

PREFEITURA MUNICIPAL DE CÁCERES

SECRETARIA MUNICIPAL DE OBRAS E SERVIÇOS URBANOS

CLIENTE: Prefeitura Municipal de Cáceres

TRECHO: Contratação de empresa especializada em engenharia e/ou arquitetura

para prestação de serviços de Elaboração de Projetos Executivos de

Pavimentação, Drenagem e Sinalização.

LOCAL: Rua da Membeca localizada na zona urbana do município de Cáceres

- MT.

PROJETO DE INFRAESTRUTURA URBANA IMPLANTAÇÃO E PAVIMENTAÇÃO ASFÁLTICA PROJETO EXECUTIVO DE ENGENHARIA.

VOLUME 2 - PROJETO DE EXECUÇÃO

OUTUBRO / 2021



PREFEITURA MUNICIPAL DE CÁCERES

SECRETARIA MUNICIPAL DE OBRAS E SERVIÇOS URBANOS

CLIENTE: Prefeitura Municipal de Cáceres

TRECHO: Contratação de empresa especializada em engenharia e/ou arquitetura

para prestação de serviços de Elaboração de Projetos Executivos de

Pavimentação, Drenagem e Sinalização.

LOCAL: Rua da Membeca localizada na zona urbana do município de Cáceres

- MT.

PROJETO DE INFRAESTRUTURA URBANA IMPLANTAÇÃO E PAVIMENTAÇÃO ASFÁLTICA PROJETO EXECUTIVO DE ENGENHARIA.

Contratante: Município de Cáceres - MT

Elaboração: Spin Soluções e Projetos Inteligentes Ltda EPP.

Eng.° Resp.: Benedito Alexandro de Oliveira Baraviera - Crea/MT: 120004427-4 ART nº 2982093

Guilherme Rodrigues de Moura - Crea/MT: 121507547-2 ART nº 2982171

VOLUME 2 - PROJETO DE EXECUÇÃO

OUTUBRO / 2021

DISCRIMINAÇÃO	FOLHA
APRESENTAÇÃO	
 ÍNDICE MAPA DE LOCALIZAÇÃO QUADRO DE QUANTIDADES 	AP-01 AP-02 AP-03/AP-08
PROJETO GEOMÉTRICO	
• PLANTA BAIXA, PERFIL LONGITUDINAL E SEÇÃO TRANS. TIPO	GEO-01/GEO-03
PROJETO DE TERRAPLENAGEM	
 SEÇÃO TRANSVERSAL DA TERRAPLENAGEM E QUADRO DE VOLUME DA TERRAPLENAGEM 	TER-01/TER-82
 LOCALIZAÇÃO DO BOTA-FORA NOTA DE SERVIÇO - LIMPEZA NOTA DE SERVIÇO - QUADRO DE TERRAPLENAGEM NOTA DE SERVIÇO - TRANSPORTE DE MAT. BOTA-FORA 	TER-83 TER-84 TER-85/TER-86 TER-87
PROJETO DE PAVIMENTAÇÃO	
 SEÇÃO TRANSVERSAL DA PAVIMENTAÇÃO LOCALIZAÇÃO DA JAZIDA LOCALIZAÇÃO DO AREAL LOCALIZAÇÃO DA PEDREIRA 	PAV-01/PAV-82 PAV-83 PAV-84 PAV-85
 LOCALIZAÇÃO DO CANTEIRO DE OBRAS NOTA DE SERVIÇO - REGULARIZAÇÃO DO SUB-LEITO NOTA DE SERVIÇO - SUB-BASE NOTA DE SERVIÇO - BASE NOTA DE SERVIÇO - REFORÇO DO SUB-LEITO 	PAV-86 PAV-87/PAV-88 PAV-89/PAV-90 PAV-91/PAV-92 PAV-93
 NOTA DE SERVIÇO - IMPRIMAÇÃO NOTA DE SERVIÇO - TSD (Tratamento Superficial Duplo) NOTA DE SERVIÇO - AQUISIÇÃO DE MAT. DE JAZIDA NOTA DE SERVIÇO - TRANS. DE MATERIAIS TERROSOS 	PAV-94/PAV-95 PAV-96/PAV-97 PAV-98 PAV-99/PAV-100
 NOTA DE SERVIÇO - TRANS. DE MATERIAIS PÉTREOS NOTA DE SERVIÇO - TRANS. LOCAL DOS MAT. BETUMINOSOS NOTA DE SERVIÇO - TRANS. COM. DOS MAT. BETUMINOSOS 	PAV-101 PAV-102 PAV-103

DISCRIMINAÇÃO	FOLHA
PROJETO DE DRENAGEM	
IMPLANTAÇÃO DA DRENAGEM, PLANTA BAIXA, QUADRO DE QUANTIDADES, QUADRO DE DIMENSIONAMENTO, DETALHE DE GUIA—CHAPÉU E SARJETA, SEÇÃO TIPO DA DISPOSIÇÃO DA DRENAGEM.	GAP-01/GAP-07
DRENAGEM. PLANTA BAIXA DAS BACIAS DE CONTRIBUIÇÃO BOCA DE LOBO SIMPLES E DUPLA CAIXA DE LIGAÇÃO E DRENO PROFUNDO POÇO DE VISITA DE ALVENARIA Ø600MM POÇO DE VISITA DE ALVENARIA Ø1000MM POÇO DE VISITA DE ALVENARIA Ø1200MM POÇO DE VISITA DE ALVENARIA Ø1500MM POÇO DE VISITA DE ALVENARIA Ø1500MM POÇO DE VISITA DE ALVENARIA 3 X Ø1000MM POÇO DE VISITA DE ALVENARIA 2 X Ø1500MM POÇO DE VISITA DE ALVENARIA 3 X Ø1500MM POÇO DE VISITA DE ALVENARIA 3 X Ø1500MM BOCA DE BSTC Ø1000MM BOCA DE BSTC Ø1200MM BOCA DE BSTC Ø1500MM NOTA DE SERVIÇO — MEIO—FIO DE CONCRETO	GAP-08 GAP-09 GAP-10 GAP-11 GAP-12 GAP-13 GAP-14 GAP-15 GAP-16 GAP-17 GAP-18 GAP-18 GAP-19 GAP-20 GAP-21 GAP-21
 NOTA DE SERVIÇO - TRANS. DE CONCRETO CAM. BETONEIRA NOTA DE SERVIÇO - DRENO LONGITUDINAL PROFUNDO NOTA DE SERVIÇO - TRANS. LOCA EXECUÇÃO DRENAGEM NOTA DE SERVIÇO - CALÇADA EM CONCRETO NOTA DE SERVIÇO - TRANS. CONCRETO P/ EXEC. CALÇADA 	GAP-24 GAP-25 GAP-26/GAP-27 GAP-28/GAP-31 GAP-32
PROJETO DE SINALIZAÇÃO	
 SINALIZAÇÃO HORIZONTAL E VERTICAL, ACESSIBILIDADE. NOTA DE SERVIÇO - MARCAS LOGITUDINAIS E FAIXAS DEL. NOTA DE SERVIÇO - MARCAS TRANS. E INSCRIÇÕES NO PAV. NOTA DE SERVIÇO - PLACAS DE SINALIZAÇÃO NOTA DE SERVIÇO - PLACAS DE SIN. IDENTIFICAÇÃO RUAS NOTA DE SERVIÇO - REBAIXAMENTO DE CALÇADAS E PISO TÁTIL 	SIN-01/SIN-02 SIN-03/SIN-07 SIN-08/SIN-15 SIN-16/SIN-18 SIN-19 SIN-20

PROPRIETÁRIO:

Prefeitura Municipal de Cáceres - MT



Implantação de Infraestrutura Urbana Apresentação

CONSTRUÇÃO:

ÍNDICE

Sologões e Projetos Inteligentes

Benedito A. C. Baraviera Eng. Civil CREA 120004427-4 SPIN Soluções e Projetos Inteligentes Itda-epp Rua 02, nº 09, qd. 17, Jd. Universitario, Cuiabá/MT

RESP. TÉCNICO:

Guilherme R. de Moura Eng. Civil - CREA 121507547-2

9

<u>Δ</u>

4

ENDEREÇO DO EMPREENDIMENTO:


Rua da Membeca localizada na zona urbana do município de Cáceres - MT.

ESCALA:

DATA: **OUTUBRO - 2021**

Observação:

AUTOR DO PROJETO:

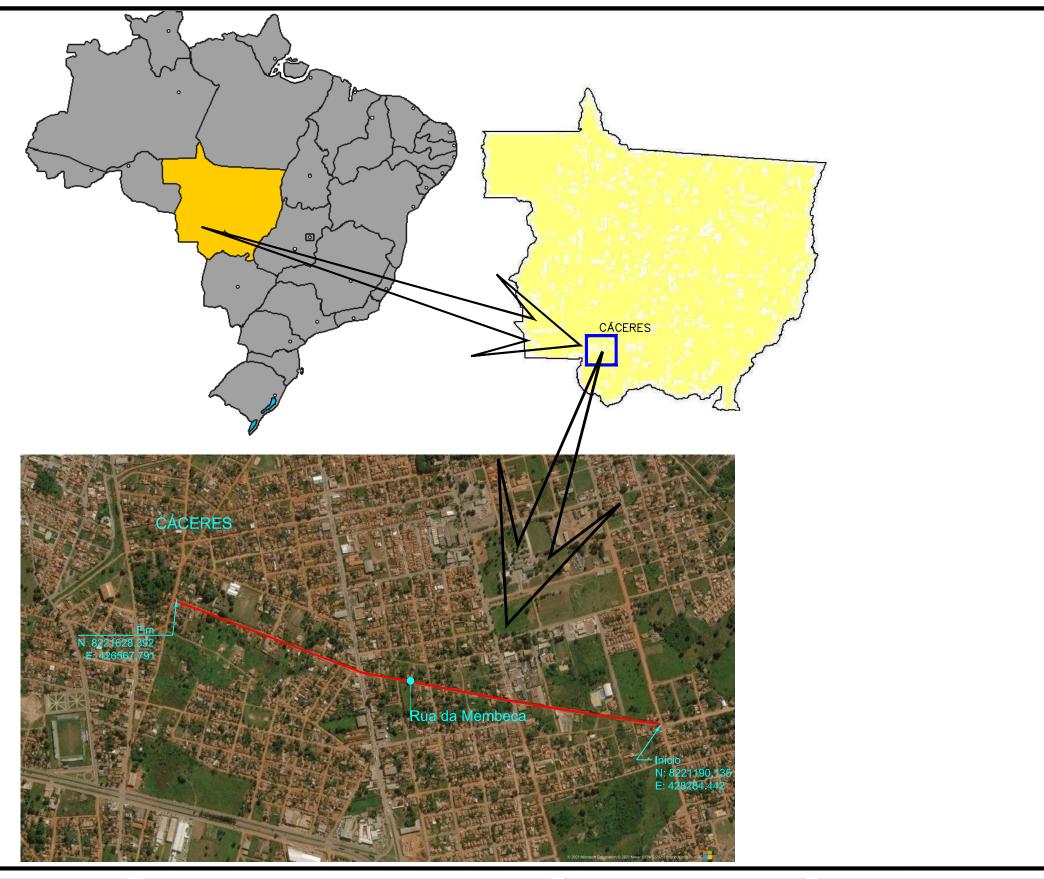



Prefeitura Municipal de Cáceres - MT



ENDEREÇO DO EMPREENDIMENTO:

Rua da Membeca localizada na zona urbana do município de Cáceres - MT.

Implantação de Infraestrutura Urbana Apresentação

construção: Mapa de Localização

ESCALA:

DATA: OUTUBRO - 2021

AUTOR DO PROJETO:

Observação:



SPIN Soluções e Projetos Inteligentes Itda-epp Rua 02, nº 09, qd. 17, Jd. Universitario, Cuiabá/MT

RESP. TÉCNICO:



02

D

4

ITEM	ORIGEM	CÓDIGO	DISCRIMINAÇÃO	UND	QUANT.
1			SERVIÇOS PRELIMINARES		
1.1			INSTALAÇÃO DO CANTERO		
1.1.01	С	C0002	Placa de obra em chapa de aço galvanizado (02 und. de 2,50mX2,00m)	m2	31,250
1.1.02	С	C0001	Instalação de Canteiro e Acampamento	un.	1,000
1.2			MOBILIZAÇÃO E DESMOBILIZAÇÃO		
1.2.01	С	C0098	Mobilização de Equipamentos	un.	1,000
1.2.02	С	C0099	Desmobilização de Equipamentos	un.	1,000
2			ADMINISTRAÇÃO LOCAL		
2.1			ADMINISTRAÇÃO LOCAL DA OBRA		
2.1.01	С	C0003	PESSOAL PARA ADM. LOCAL DA OBRA	mês	4,000
3			TERRAPLENA GEM		
3.1			TERRAPLENAGEM LIMPEZA MECANIZADA DE CAMADA VEGETAL, VEGETAÇÃO E PEQUENAS ÁRVORES		
3.1.01	S	98525	(DIÂMETRO DE TRONCO MENOR QUE 0,20 M)	m2	15.768,000
3.1.02	S	101116	ESCAVAÇÃO EM SOLO DE 1A CATEGORIA COM TRATOR DE ESTEIRAS	m3	13.256,980
			CARGA, MA NOBRA E DESCARGA DE SOLOS E MATERIAIS GRANULARES EM CAMINHÃO		
3.1.03	S	100974	BASCULANTE 10 M³ - CARGA COM PÁ CARREGADEIRA (CAÇAMBA DE 1,7 A 2,8 M³ / 128	m3	13.590,194
			HP) E DESCARGA LIVRE		
3.1.04	S	95878	TRA NSPORTE COM CAMINHÃO BA SCULA NTE DE 10 M², EM VIA URBANA PAVIMENTA DA,	txkm	77.192.298
			DMT A TÉ 30 KM		
3.1.05	S	101136	ESCAVAÇÃO HORIZONTAL, INCLUNDO CARGA, DESCARGA ETRANSPORTE EM SOLO DE 1A CATEGORIA COM TRATOR DE ESTEIRAS (170HP/LÂMINA: 5,20M3) E CAMINHÃ	m3	1.716,617
3.1.03	3	101136	O BA SCULANTE DE 10M3, DMT A TÉ 200M	IIIO	1.7 10,017
				_	
3.1.06	S	96385	EXECUÇÃO E COMPA CTA ÇÃO DE A TERRO COM SOLO PREDOMINA NTEMENTE A RGILOSO	m3	1.492,710
4		***************************************	PAVIMENTAÇÃO		
4.1			PAVIMENTAÇÃO		
4.1.01	s	100576	REGULA RIZA ÇÃO E COMPA CTA ÇÃO DE SUBLEITO DE SOLO PREDOMINA NTEMENTE	m2	17.772,000
4.1.01	3	100376	ARGILOSO.	1112	17.772,000
			EXECUÇÃO E COMPACTAÇÃO DE SUBBASE PARA PAVIMENTAÇÃO DE SOLOS DE		
4.1.02	S	96388	COMPORTAMENTO LA TERÍTICO (A RENOSO) - EXCLUSIVE SOLO, ESCAVAÇÃO, CARGA E TRA NSPORTE	m3	3.554,400
			EXECUÇÃO E COMPA CTAÇÃO DE BASE PARA PAVIMENTAÇÃO DE SOLOS DE		
4.1.03	S	96387	COMPORTAMENTO LA TERÍTICO (ARENOSO) - EXCLUSIVE SOLO, ESCAVAÇÃO, CARGA E	m3	3.554,400
11 1 1 1 1 1 1 1			TRANSPORTE		
4.1.04	s	101127	ESCAVAÇÃO HORIZONTAL, INCLUINDO CARGA E DESCARGA EM SOLO DE 1A CATEGORIA -	m3	8.175,120
7.1.07	<u> </u>	101127	escavação de jazida	1110	0.170,120
4.1.05	С	C0004	PEDREGULHO OU PICARRA DE JAZIDA, AO NATURAL, PARA BASE DE PAVIMENTACAO	m3	8.175,120
4.1.06	С	C96401	(SEM TRANSPORTE) IMPRIMA CA O DE BA SE DE PA VIMENTA CA O COM EMULSA O CM-30	m2	11.703,050
4.1.00			PAVIMENTO COM TRATAMENTO SUPERFICIAL DUPLO, COM EMULSÃO ASFÁLTICA RR-2C,	1112	11.703,030
4.1.07	C	C97807	COM CAPA SELANTE	m2	11.703,050
4.2			TRANSPORTE DE MATERIAIS PARA PAVIMENTAÇÃO		
4.2.01	s	93595	TRANSPORTE COM CAMINHA O BA SCULANTE 10 M3, EM VIA URBANA EM REVESTIMENTO	txkm	30.084,440
4.2.01	3	30030	PRIMÁ RIO - material para sub-base e base	ANII	30,084,440
4.2.02	S	95878	TRANSPORTE COM CAMINHA O BA SCULANTE 10 M3, EM VIA URBANA PAVIMENTADA -	txkm	48.527,512
			material para sub-base e base TRA NSPORTE COM CAMINHÃO BA SCULANTE DE 18 M3, EM VIA URBANA PAV IMENTADA,		
4.2.03	S	95880	DMT A TÉ 30 KM - TRA NSPORTE COMERCIA L DE BRITA - para TSD e capa selante	txkm	10.942,316
			TRANSPORTE COM CAMINHÃO TANQUE DE TRANSPORTE DE MATERIAL A SFÁLTICO DE		
4.2.04	S	102332	20000 L, EM VIA URBANA PAVIMENTADA, DMT ATÉ 30KM - para imprimação, TSD e capa	txkm	87,770
			selante		
4.2.05	S	102330	TRANSPORTE COM CAMINHÃO TANQUE DE TRANSPORTE DE MATERIAL A SFÁLTICO DE	txkm	2.106,510
11-12-5	_		30000 L, EM VIA URBANA PAVIMENTADA, DMT A TÉ 30KM		
4.2.06	S	102331	TRA NSPORTE COM CAMINHÃ O TA NQUE DE TRA NSPORTE DE MA TERIA LA SFÁLTICO DE 30000 L, EM VIA URBANA PAVIMENTADA, A DICIONAL PARA DMT EXCEDENTE A 30 KM	txkm	14.254,051
-5			DRENA GEM		
5.1			TUBULAÇÃO DE DRENAGEM URBANA E ACESSÓRIOS		
5.1.01	S	99063	LOCAÇÃO DE REDES DE DRENAGEM	m	2.568,000
	·		ESCAVACAO MECÂNICA DE VALA NAO ESCORADA EM MATERIAL DE 1A CATEGORIA COM		
5.1.02	S	90082	PROFUNDIDA DE A TÉ 1,50M	m3	409,759
5.1.03	s	90084	ESCAVACAO MECÂNICA DE VALA MATERIAL DE 1A CATEGORIA COM PROFUNDIDADE DE	m3	14.289,212
			1,5 A TE 3M		
5.1.04	S	93358	ESCAVAÇÃO MANUAL DE VALA COM PROFUNDIDADE MENOR OU IGUAL A 1,30 M	m3	45,529
5.1.05	S	97011	GUA RDA -CORPO FIXA DO EM FÔRMA DE MA DEIRA COM TRA V ESSÕES EM MA DEIRA	m2	770,400
5.1.06	S	101617	PREGADA E FECHAMENTO EM TELA DE POLIPROPILENO PREPARO DE FUNDO DE VALA COM LA RGURA DE 1,5 M.A. 2,5 M.	m2	5.282,743
3.1.06	3	101017	PILETATO DE POINDO DE VALA COM LARGORA DE 1,3 M A 2,3 M.	IIIZ	5.262,743

	ORIGEM	CÓDIGO	DISCRIMINAÇÃO	UND	QUANT.
5.1.07	S	96995	REATERRO MANUAL APILOADO DE VALA - parte inferior do tubo (10% do reaterro)	m3	1.133,13
5.1.08	S	93382	REA TERRO E COMPACTACAO MECA NICO DE VALA COM COMPACTADOR MANUAL TIPO SOQUETE VIBRA TORIO (90% do reaterro)	m3	10.198,17
5.1.09	S	101573	ESCORAMENTO DE VALA, TIPO PONTALETEAMENTO, COM PROFUNDIDADE DE 1,5 A 3,0 M, LA RGURA MAIOR OU IGUAL A 1,5 M EMENOR QUE 2,5 M.	m2	8.039,60
5.1.10	S	100323	LASTRO COM MATERIAL GRANULAR (AREIA MÉDIA), APLICADO EM FUNDO DE VALA SOBRE SOLO	m3	703,33
5.1.11	s	92210	TUBO DE CONCRETO PARA REDES COLETORAS DE ÁGUAS PLUVIAIS, DIÁMETRO DE 400 MM, JUNTA RÍGIDA, INSTALADO EM LOCAL COM BAIXO NÍVEL DE INTERFERÊNCIAS - FORNECIMENTO E ASSENTAMENTO	m	553,50
5.1.12	S	92212	TUBO DE CONCRETO PARA REDES COLETORAS DE ÁGUAS PLUVIAIS, DIÂMETRO DE 600 MM, JUNTA RÍGIDA, INSTALADO EM LOCAL COM BAIXO NÍVEL DE INTERFERÊNCIAS - FORNECIMENTO E ASSENTAMENTO	m	201,00
5.1.13	s	92214	TUBO DE CONCRETO PARA REDES COLETORAS DE ÁGUAS PLUVIAIS, DIÁMETRO DE 800 MM, JUNTA RÍGIDA, INSTALADO EM LOCAL COM BAIXO NÍVEL DE INTERFERÊNCIAS - FORNECIMENTO E ASSENTAMENTO	m	208,50
5.1.14	s	92216	TUBO DE CONCRETO PARA REDES COLETORAS DE ÁGUAS PLUVIAIS, DIÂMETRO DE 1000 MM, JUNTA RÍGIDA, INSTALADO EM LOCAL COM BAIXO NÍVEL DE INTERFERÊNCIAS - FORNECIMENTO E A SSENTAMENTO	m	357,00
5.1.15	S	92816	TUBO DE CONCRETO PARA REDES COLETORAS DE Á GUAS PLUVIAIS, DIÂMETRO DE 1200 MM, JUNTA RÍGIDA, INSTALADO EM LOCAL COM BAIXO NÍVEL DE INTERFERÊNCIAS - FORNECIMENTO E ASSENTAMENTO	m	258,00
5.1.16	s	92818	TUBO DE CONCRETO PARA REDES COLETORAS DE Á GUAS PLUVIAIS, DIÂMETRO DE 1500 MM, JUNTA RÍGIDA, INSTALADO EM LOCAL COM BAIXO NÍVEL DE INTERFERÊNCIAS - FORNECIMENTO E ASSENTAMENTO	m	990,00
5.1.17	S	99259	BASE PARA POÇO DE VISITA RETANGULAR PARA DRENAGEM, EM ALVENARIA COM BLOCOS DE CONCRETO, DIMENSÕES INTERNAS = 1X1,5 M, PROFUNDIDADE = 1,45 M, EXCLUINDO TAMPÃO, PARA REDE D=0,60 M	un.	4,0
5.1.18	s	99259	BASE PARA POÇO DE VISITA RETANGULAR PARA DRENAGEM, EM ALVENARIA COM BLOCOS DE CONCRETO, DIMENSÕES INTERNAS = 1X1,5 M, PROFUNDIDADE = 1,45 M, EXCLUINDO TAMPÃO, PARA REDE D=0,80 M	un.	4,0
5.1.19	S	99259	BASE PARA POÇO DE VISITA RETANGULAR PARA DRENAGEM, EM ALVENARIA COM BLOCOS DE CONCRETO, DIMENSÕES INTERNAS = 1X1,5 M, PROFUNDIDADE = 1,45 M, EXCLUINDO TAMPÃO, PARA REDE D=1,00 M	un.	7,0
5.1.20	S	99290	BASE PARA POÇO DE VISITA RETANGULAR PARA DRENAGEM, EM ALVENARIA COM BLOCOS DE CONCRETO, DIMENSÕES INTERNAS = 1,5X1,5 M, PROFUNDIDADE = 1,45 M, EXCLUINDO TAMPÃO, PARA REDE D=1,20 M	un.	4,0
5.1.21	S	99290	BASE PARA POÇO DE VISITA RETANGULAR PARA DRENAGEM, EM ALVENARIA COM BLOCOS DE CONCRETO, DIMENSÕES INTERNAS = 1,5X1,5 M, PROFUNDIDADE = 1,45 M, EXCLUINDO TAMPÃO, PARA REDE D=1,50 M	un.	15,0
5.1.22	S	99319	CHAMINÉ CIRCULAR PARA POÇO DE VISITA PARA DRENAGEM, EM ALVENARIA COM TUOLOS CERÂMICOS MACIÇOS, DIÂMETRO INTERNO = 0,6 M.	m	21,9
5.1.23	s	98114	TAMPA CIRCULAR PARA ESGOTO E DRENAGEM, EM FERRO FUNDIDO, DIÂMETRO INTERNO = 0,6 M.	un.	34,0
5.1.24	s	97949	CAIXA PARA BOCA DE LOBO SIMPLES RETANGULAR, EM ALVENARIA COM TIJOLOS CERÂMICOS MACIÇOS, DIMENSÕES INTERNAS: 0,6X1X1,2 M.	un.	57,0
5.1.25	S	97950	CAIXA PARA BOCA DE LOBO DUPLA RETANGULAR, EMALVENARIA COM TIJOLOS CERÂMICOS MACIÇOS, DIMENSÕES INTERNAS: 0,6X2,2X1,2 M	un.	16,0
5.1.26	С	C97951	BOCA DE LOBO TRIPLA (BLT) EM A LVENARIA DE BLOCOS DE CONCRETO, REVESTIDA C/ ARGAMASSA DE CIMENTO E AREIA 1:3, SOBRE LA STRO DE CONCRETO 10CM E TAMPA DE CONCRETO ARMADO	un.	6,0
5.2			DRENO PROFUNDO		
5.2.01	S	90082	ESCAVACAO MECÂNICA DE VALA NAO ESCORADA EM MATERIAL DE 1A CATEGORIA COM PROFUNDIDADE ATÉ 1,50M	m3	1.977,6
5.2.02	D	2003578	EXECUCA O DE DRENO COM TUBOS DE PV C CORRUGA DO FLEXIVEL PERFURA DO - DN 100	m	3.296,0
5.3			TRANSPORTE DE MATERIAIS		
5.3.01	s	97918	TRANSPORTE LOCAL COM CAMINHA O BASCULANTE 6 M3, EM VIA URBANA PAVIMENTA DA - material para bota-fora, brita, areia	tx km	110.613,2
5.3.02	s	101465	CARGA, MANOBRA E DESCARGA DE MATERIAIS DIVERSOS - cimento, tijolo, aço, tubo concreto		2.716,2
5.3.03	S	100947	TRANSPORTE COM CAMINHÃO CARROCERIA 9T, EM VIA URBANA PAVIMENTADA, DMT A TÉ 30KM - cimento, tijolo, aço, tubo concreto	tx km	3.395,3
6			SERVIÇOS COMPLEMENTARES		
6.1			SINALIZAÇÃO		
6.1.01	D	5213400	Pintura de faixa - tinta base acrílica - espessura de 0,4 mm	m2	734,8
6.1.02	D	5213404	Pintura de setas e zebrados - tinta base acrilica - espessura de 0,4 mm	m2	138,7
0.4.00	D	5213440	Fornecimento e implantação de placa de regulamentação em aço D = 0,60 m - película retrorrefletiva tipo I e SI Fornecimento e implantação de placa de regulamentação em aço, R1 lado 0,248 m - película	un.	4,0
6.1.03					

PROPRIETÁRIO:

Prefeitura Municipal de Cáceres - MT



ENDEREÇO DO EMPREENDIMENTO:

Rua da Membeca localizada na zona urbana do município de Cáceres - MT.

Implantação de Infraestrutura Urbana Apresentação

CONSTRUÇÃO:

Quadro de Quantidades

ESCALA: DATA: **OUTUBRO - 2021**



SPIN Soluções e Projetos Inteligentes Itda-epp Rua 02, nº 09, qd. 17, Jd. Universitario, Cuiabá/MT

Benedito A. C. Baraviera Eng. Civil - CREA 120004427-4

03

D

4

Guilherme R. de Moura

ITEM	ORIGEM	CÓDIGO	DISCRIMINAÇÃO	UND	QUANT.
6.1.05	D	5213851	Fornecimento e implantação de suporte metálico galvanizado para placa de regulamentação - D = 0,60 m	un.	4,000
6.1.06	D	5213855	Fornecimento e implantação de suporte metálico galvanizado para placa de regulamentação - R1 - lado de 0,248 m	un.	21,000
6.1.07	С	C0005	PLA CA ESMALTA DA PARA IDENTIFICA ÇÃO NR DE RUA, DIMENSÕES 45X25CM	un.	14,000
6.2			GUIAS E SARJETAS		
6.2.01	S	93358	ESCAVAÇÃO MANUAL DE VALA PARA MEIO-FIO	m3	289,410
6.2.02	S	94265	GUIA (MEIO-FIO) CONCRETO, MOLDA DA IN LOCO EM TRECHO RETO COM EXTRUSORA, 14 CM BASEX 30 CM ALTURA.	m	3.858,800
6.2.03	S	94287	EXECUÇÃO DE SARJETA DE CONCRETO USINADO, MOLDADA IN LOCO BY TRECHO RETO, 30 CM BASE X 10 CM ALTURA.	m	3.858,800
6.2.04	D	5909007	Carga, manobra e descarga de concreto com caminhão betoneira - carga em central de concreto de 30 m³/h	t	648,278
6.2.05	D	5914569	Transporte com caminhão betoneira - rodovia pavimentada	txkm	810,34
6.3	•		CALÇADAS E ACESSÓRIO PÚBLICOS		
6.3.01	S	97084	COMPACTAÇÃO MECÂNICA DE SOLO PARA EXECUÇÃO DE CALÇADA, COM COMPACTADOR DE SOLOS TIPO PLACA VIBRATÓRIA.	m2	9.178,980
		94990	EXECUÇÃ O DE PASSEIO (CALÇADA) OU PISO DE CONCRETO COM CONCRETO MOLDADO IN LOCO, FEITO EM OBRA, A CA BAMENTO CONVENCIONAL, NÃ O ARMADO. ESP. 7,00 CM	m3	642,523
6.3.03	S	101094	PISO PODOTÁTIL, DIRECIONAL OU ALERTA, ASSENTADO SOBRE ARGAMASSA	un.	132,860
6.3.04	D	5909007	Carga, manobra e descarga de concreto com caminhão betoneira - carga em central de concreto de 30 m³/h	t	1.587,96
6.3.05	D	5914569	Transporte com caminhão betoneira - rodovia pavimentada	txkm	5.637,268



Prefeitura Municipal de Cáceres - MT



Implantação de Infraestrutura Urbana Apresentação

CONSTRUÇÃO:

Quadro de Quantidades

Observação:

AUTOR DO PROJETO:

SPIN Soluções e Projetos Inteligentes Itda-epp Rua 02, nº 09, qd. 17, Jd. Universitario, Cuiabá/MT

RESP. TÉCNICO:

Benedito A. C. Baraviera Eng. Civil CREA 120004427-4

Guilherme R. de Moura Eng. Civil - CREA 121507547-2

AP

94


ESCALA:


DATA: **OUTUBRO - 2021**


Formato: A3 - dim. 420mm x 297mm

ENDEREÇO DO EMPREENDIMENTO:

Rua da Membeca localizada na zona urbana do município de Cáceres - MT.

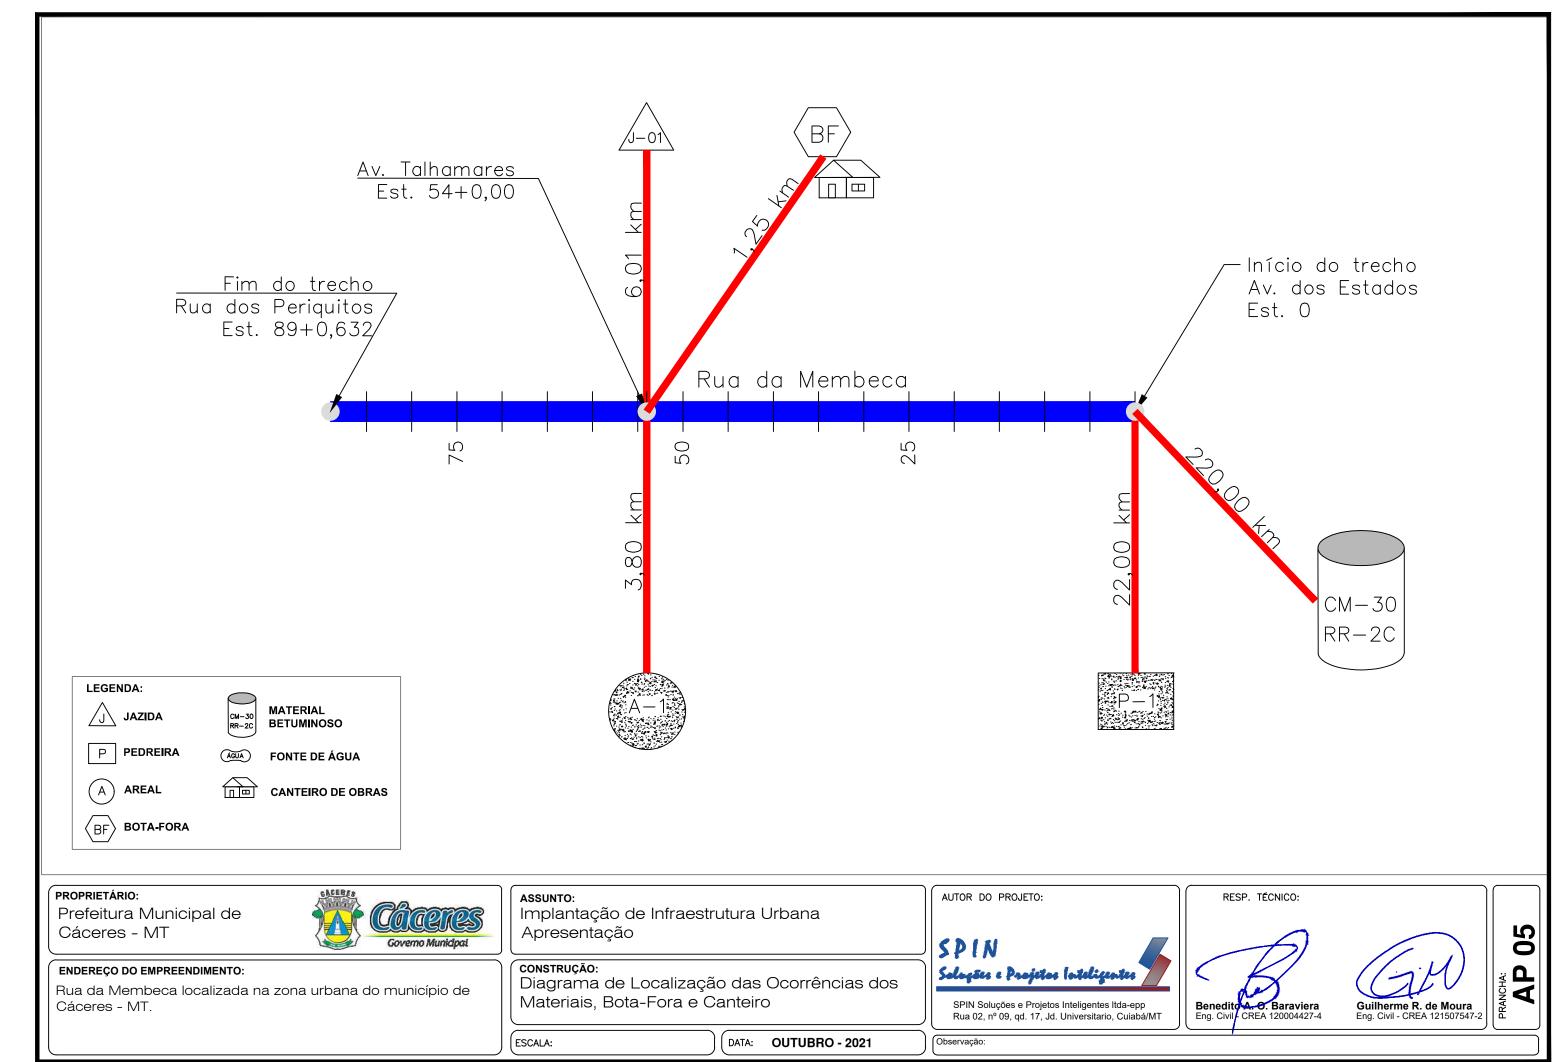

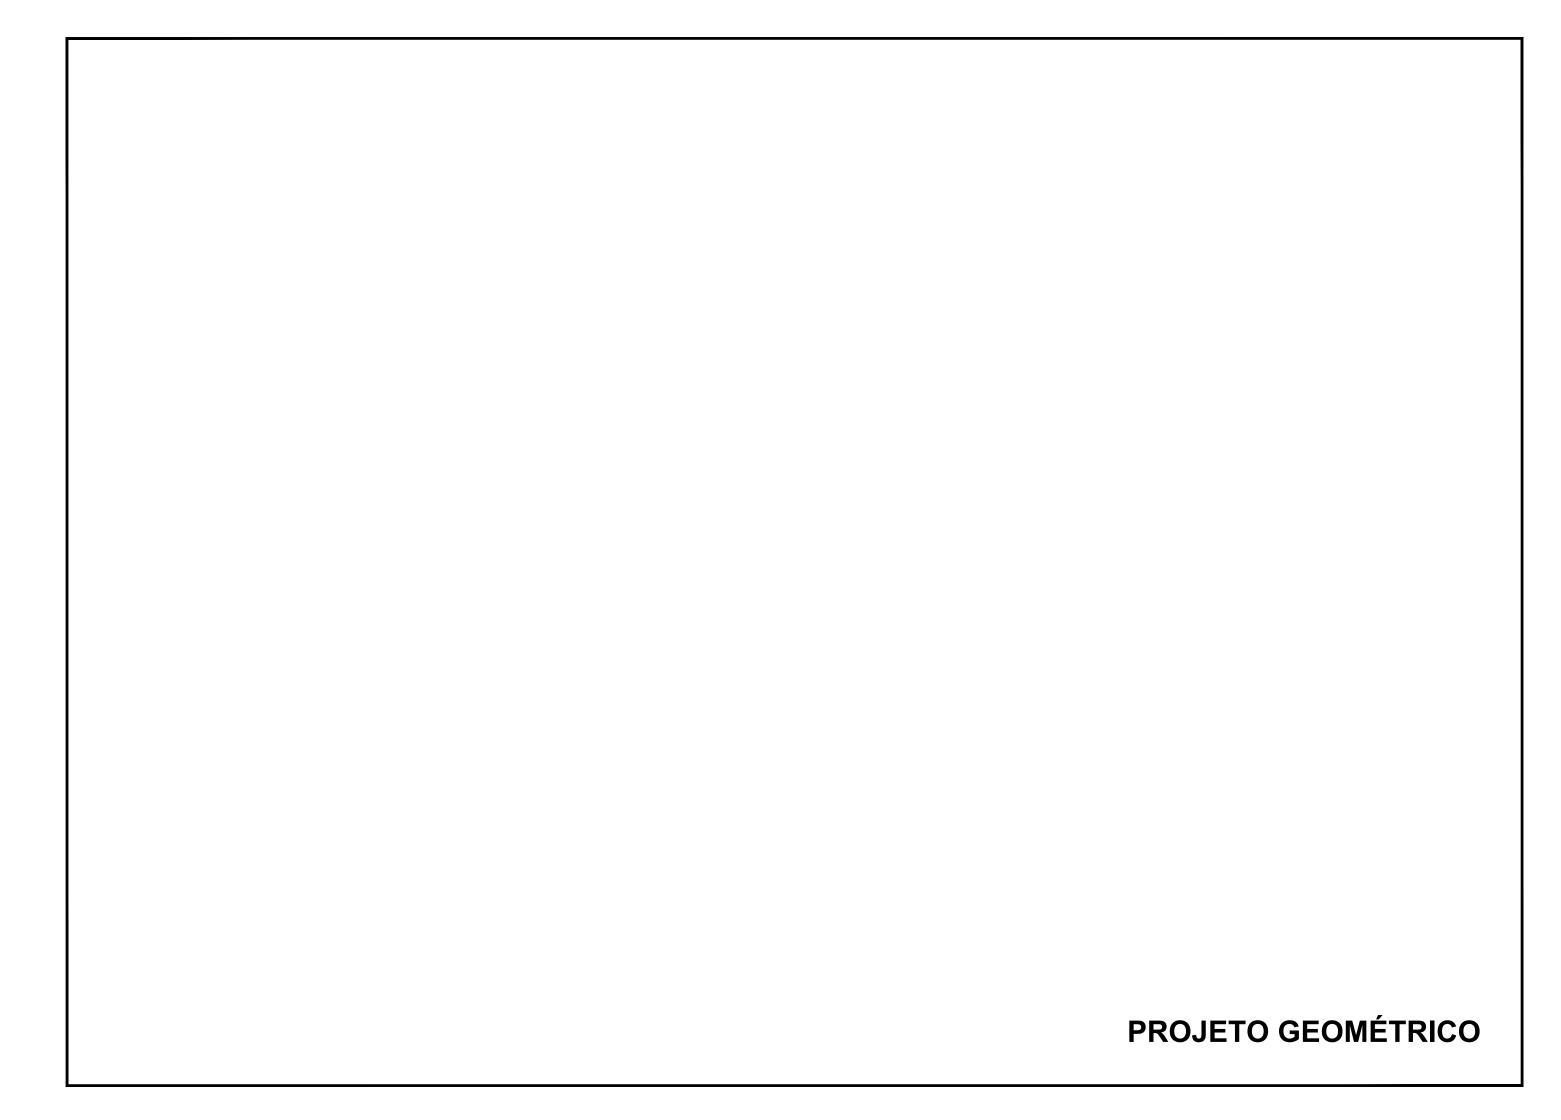

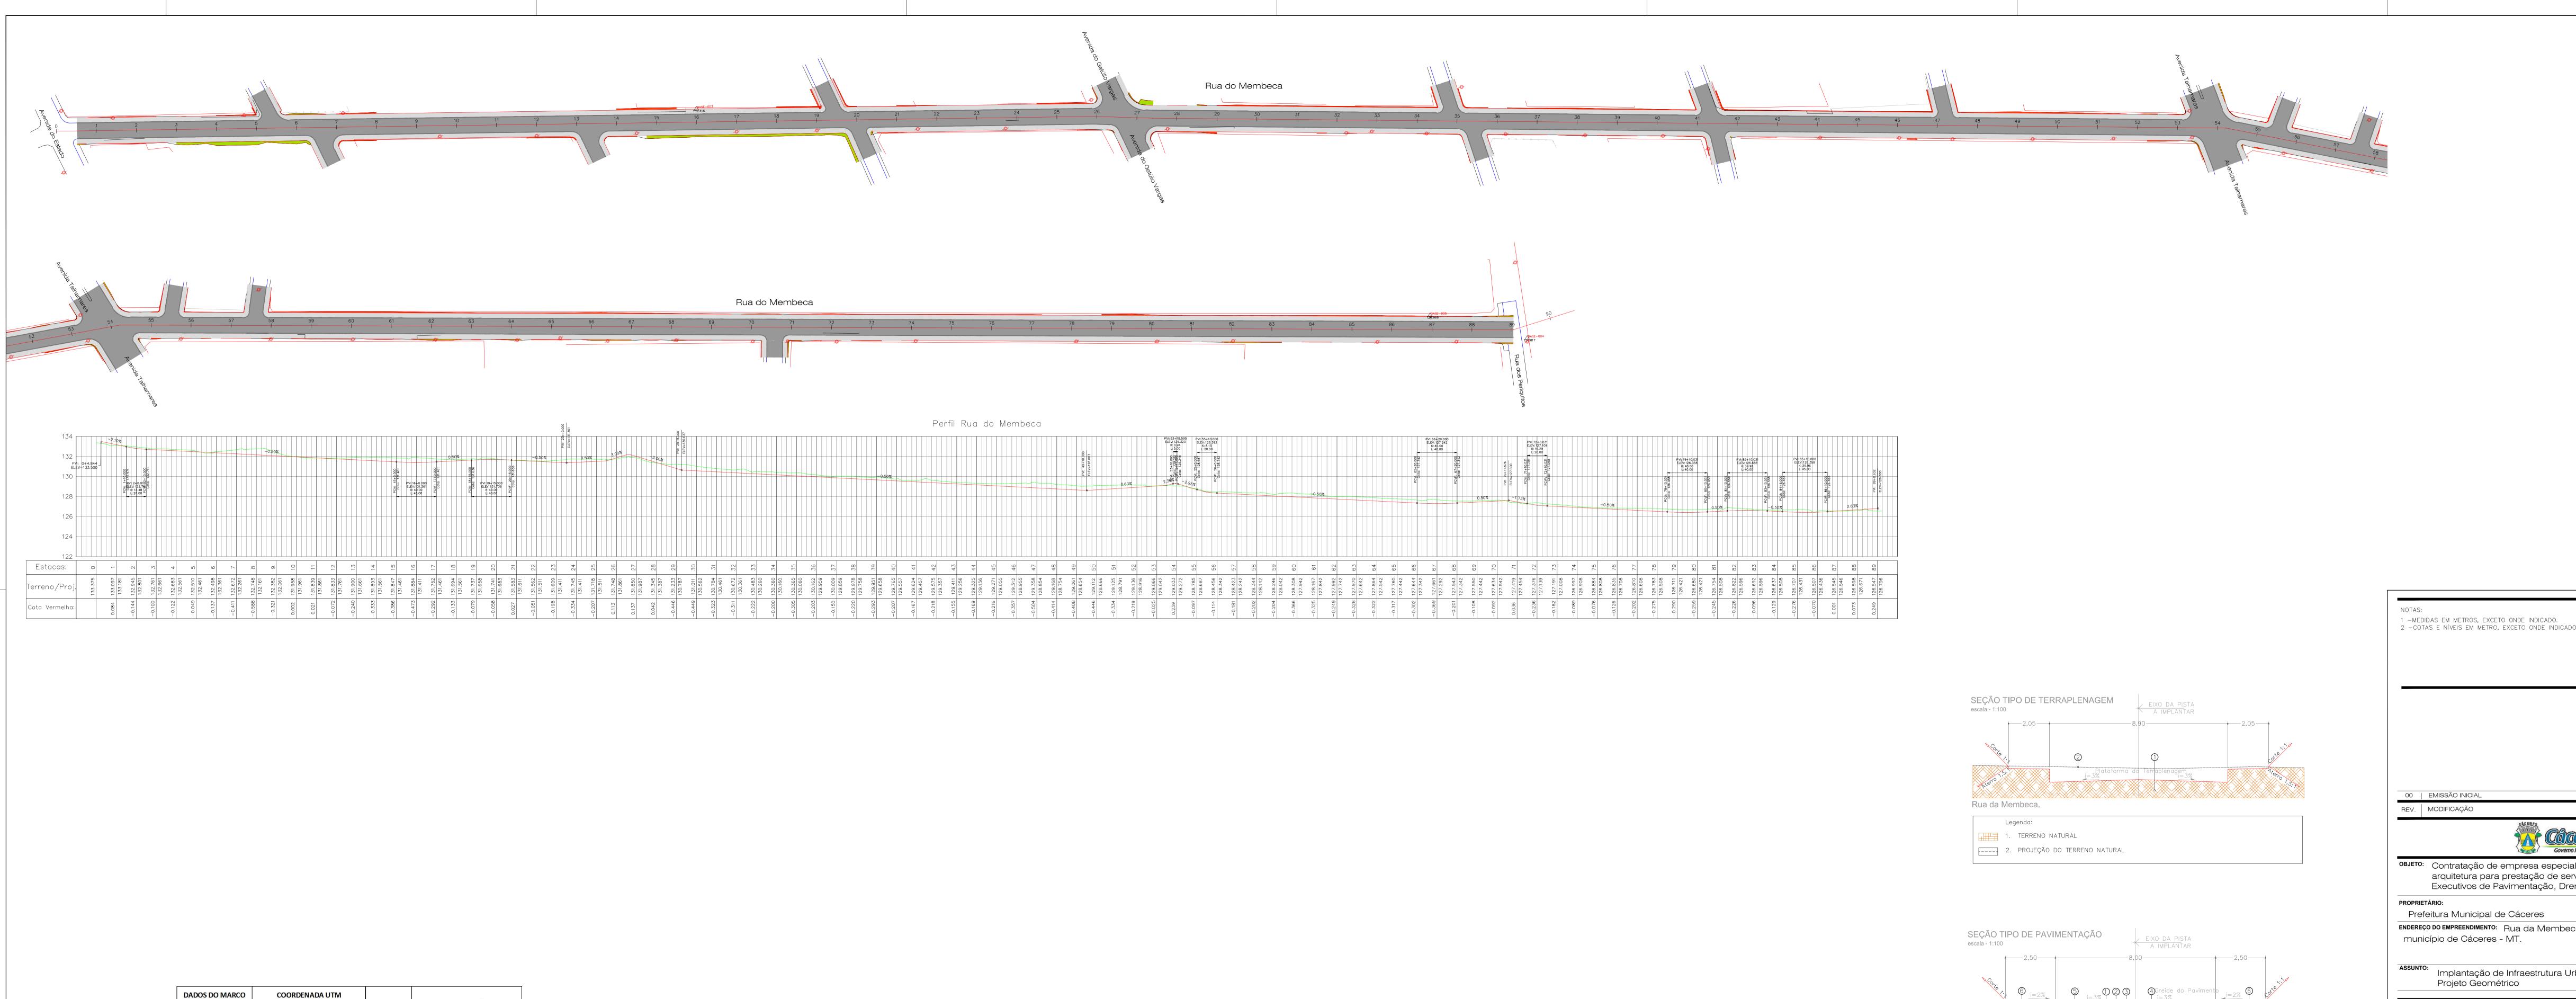

QUADRO DE ESCALA: Planta: 1:1000 Perfil: H 1:2000 V 1:200 Seção: 1:100

DADOS DO	O MARCO	COORDENADA UTM		СОТА	OBSERVAÇÃO
NOME	TIPO	E	N	COTA	OBSERVAÇÃO
BASE-003	RN	427.967,529	8.221.234,804	132,418	
BASE-004	MR	426.562,200	8.221.635,103	126,817	calçada da casa em frente ao final da rua
BASE-005	MR	426.603,420	8.221.607,092	126,966	
BASE-006	MR	427.289,962	8.222.713,444	126,230	Final da Rua Porto Carreiro
BASE-007	MR	427.156,165	8.222.778,706	126,307	Rua Porto Carreiro cruzamento com Rua Tuiuiu

INFORMAÇÕES TOPOGRÁFICAS UNIVERSAL TRANSVERSA DE MERCATOR - UTM
DATUM: SIRGAS 2000 MC: -57 FUSO: 21

1__2__3 ESTAQUEAMENTO PAVIMENTO ---- CALÇADA CERCA DE ARAME PAVIMENTO EXISTENTE POSTE MURO NOME BASE

CURVAS DE NÍVEL

RECOMENDAÇÕES:

a)O material para execução da base, deve apresentar capacidade de suporte (ISC ≥ 60%) e expansão ≤ 0,5%. A granulometria do material deve estar dentro de umas das faixas granulemétricas requeridas para o material conforme DNIT 141/2010—ES; b) A compactação das camadas do material terroso, devem ser executadas dentro do intervalo de sua umidade "ótima". As camadas não podem exceder 0,20 m de espessura compactada;

c) Todas as especificações para Base (DNIT

141/2010—ES) devem ser obedecidas.

Rua da Membeca. Legenda: 1. TSD (CAPA DE ROLAMENTO ESP: 2,50 cm) 2. BASE DE SOLO ESTABILIZADA GRANULOMÉTRICAMENTE SEM MISTURA — 20 cm (CBR ≥60%, EXP < 0,5%) 3. SUB-BASE DE SOLO ESTABILIZADA GRANULOMÉTRICAMENTE SEM MISTURA - 20 cm (CBR ≥20%, EXP < 1,0%) 4. TERRENO NATURAL 5. PROJEÇÃO DO TERRENO NATURAL

NOMENCLATURA: GEO-PE-001-INF-R00.DWG COORD. DE DISCIPLINA:


6. CALÇADA EM CONCRETO FCK 15.0 MPa


овјето: Contratação de empresa especializada em engenharia e/ou arquitetura para prestação de serviços de Elaboração de Projetos Executivos de Pavimentação, Drenagem e Sinalização. 03.214.145/0001-83 ENDEREÇO DO EMPREENDIMENTO: Rua da Membeca localizada na zona urbana do Implantação de Infraestrutura Urbana FASE: Projeto Executivo Planta Baixa de Implantação Perfil Longitudinal Seção Transversal Tipo 10/10/2021


Guilherme Moura


ESCALA: INDICADA


FORMATO: Personalizado - 1400mm x 594 mm

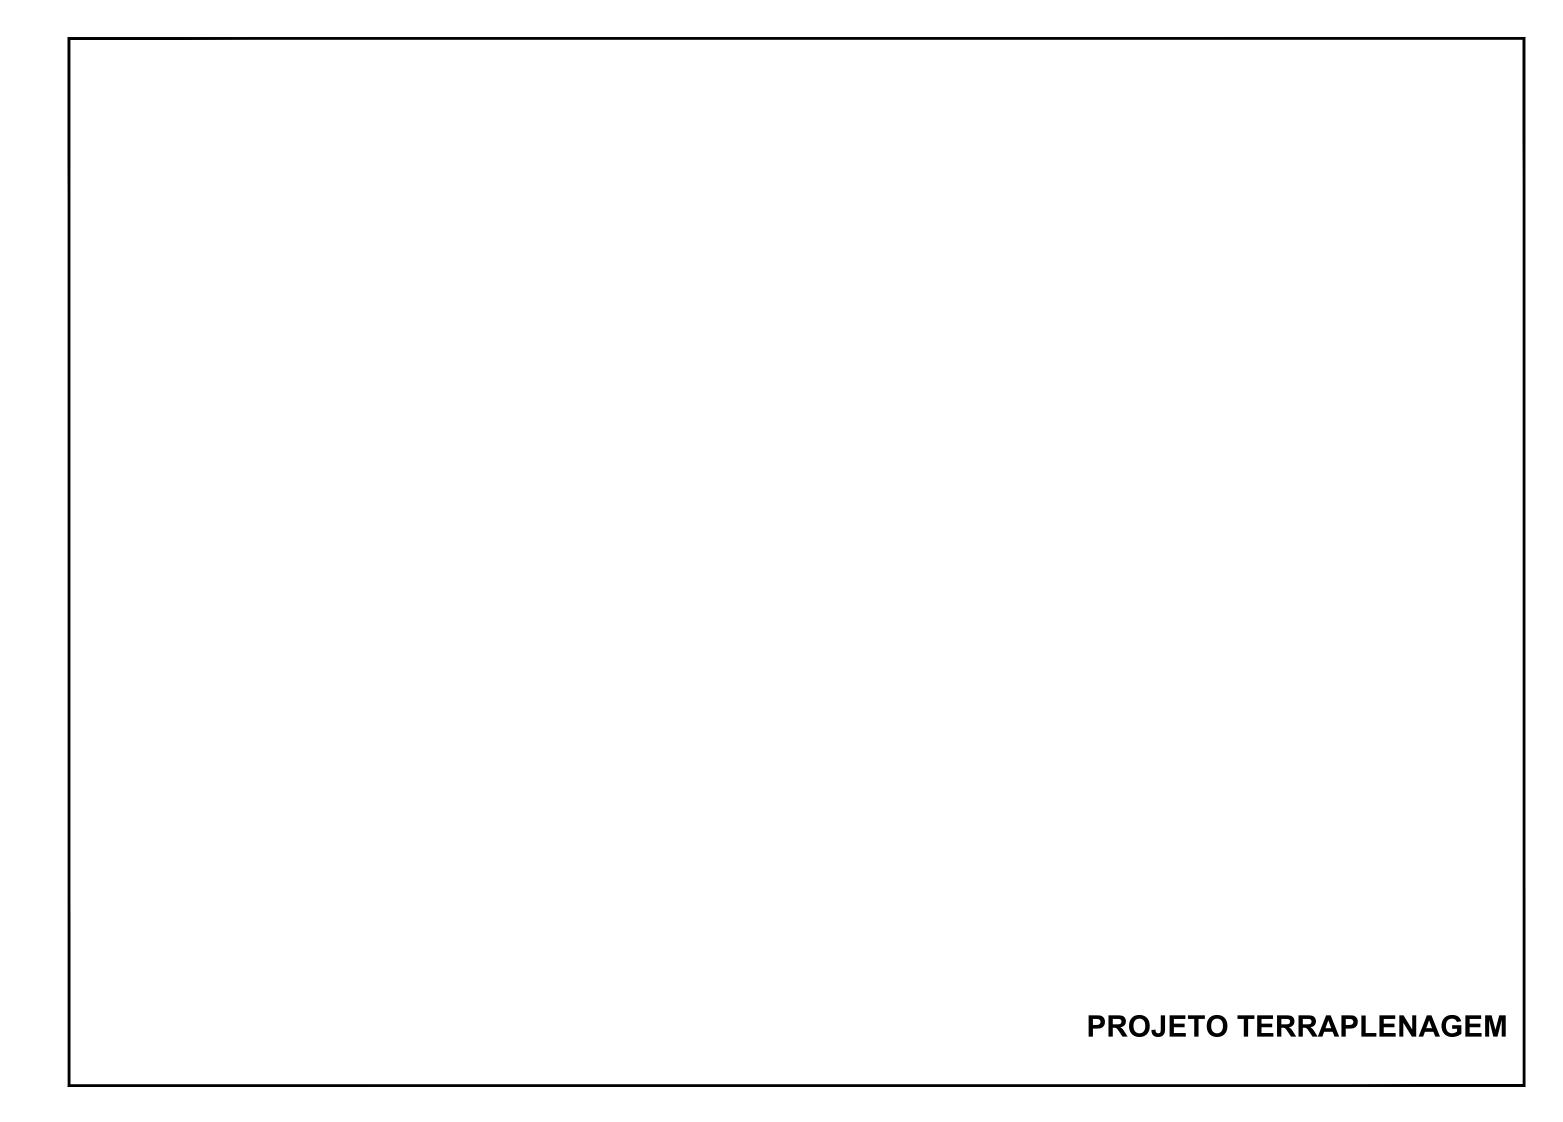


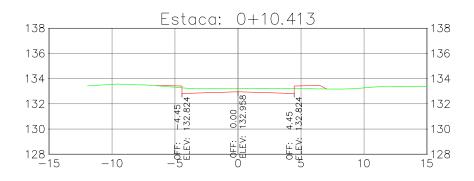


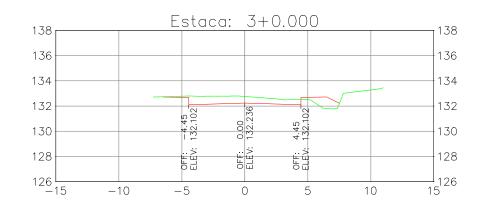


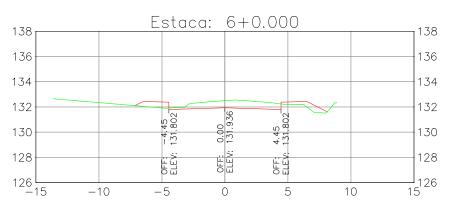


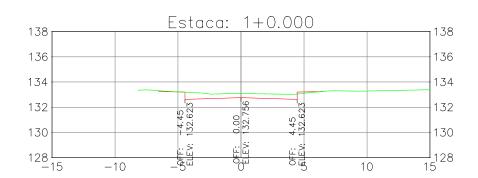


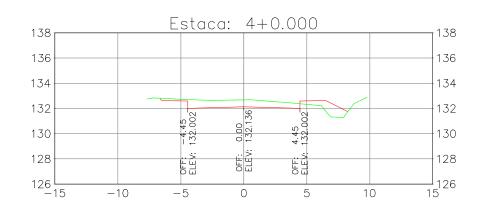

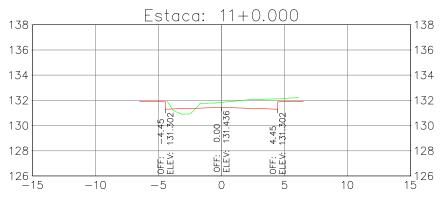

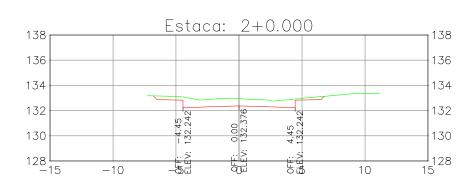

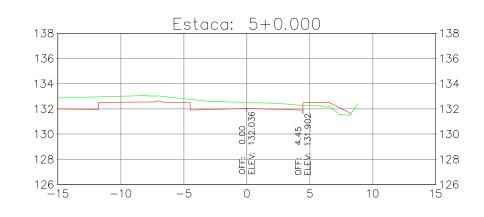

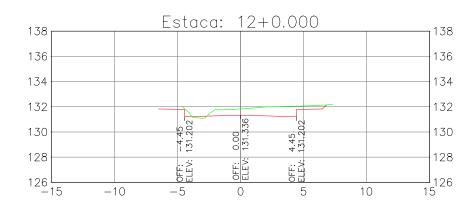

PROPRIETÁRIO:

Prefeitura Municipal de Cáceres - MT



Implantação de Infraestrutura Urbana Projeto de Terraplenagem

CONSTRUÇÃO:

Seção Transversal da Terraplenagem

AUTOR DO PROJETO:

Observação:



SPIN Soluções e Projetos Inteligentes Itda-epp

Rua 02, nº 09, qd. 17, Jd. Universitario, Cuiabá/MT

Benedito A. C. Baraviera Eng. Civil CREA 120004427-4

RESP. TÉCNICO:

Guilherme R. de Moura

9


ER


ENDEREÇO DO EMPREENDIMENTO:


Rua da Membeca localizada na zona urbana do município de Cáceres - MT.


> ESCALA: 1:300


DATA: OUTUBRO - 2021

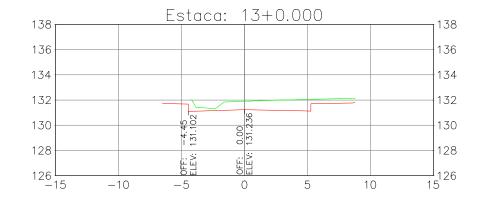


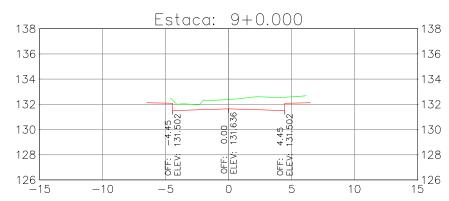


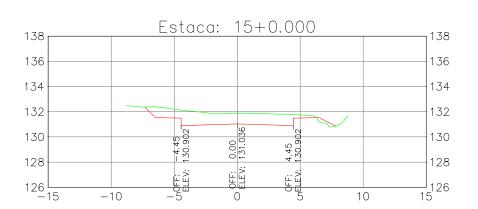


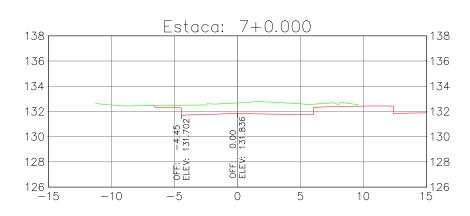


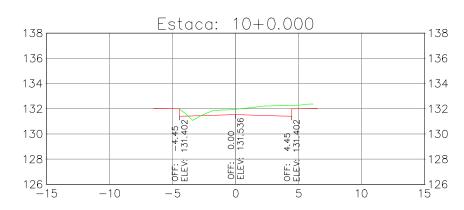

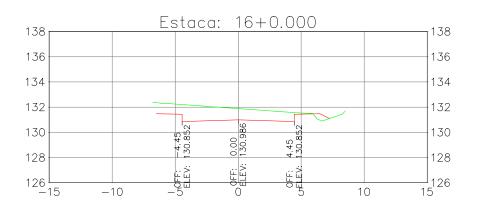

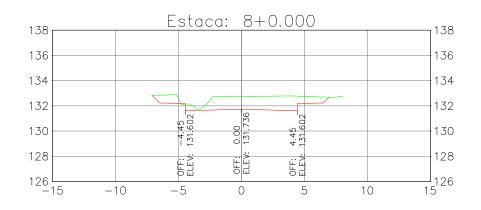

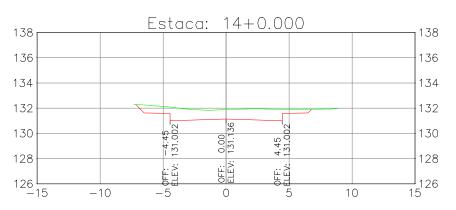

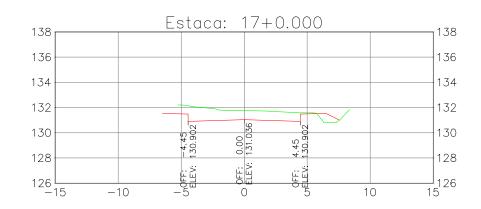

PROPRIETÁRIO:

Prefeitura Municipal de Cáceres - MT



ASSUNT

Implantação de Infraestrutura Urbana Projeto de Terraplenagem

CONSTRUÇÃO:

Seção Transversal da Terraplenagem

, AUTOR DO PROJETO:

Observação:



SPIN Soluções e Projetos Inteligentes Itda-epp

Rua 02, nº 09, qd. 17, Jd. Universitario, Cuiabá/MT

Benedito A. O. Baraviera Eng. Civil CREA 120004427-4

RESP. TÉCNICO:


Guilherme R. de Moura Eng. Civil - CREA 121507547PRANCHA:
TER 02


ENDEREÇO DO EMPREENDIMENTO:


Rua da Membeca localizada na zona urbana do município de Cáceres - MT.


ESCALA: 1:300


DATA: OUTUBRO - 2021

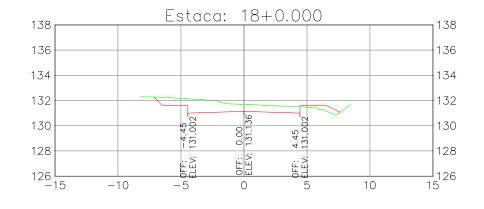


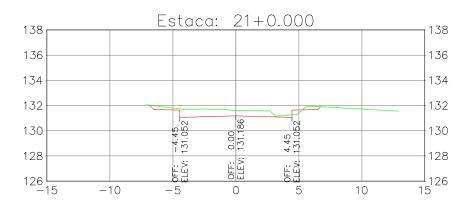


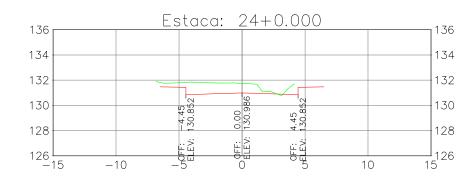


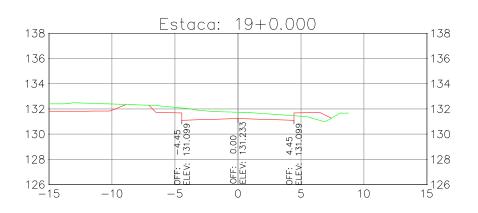


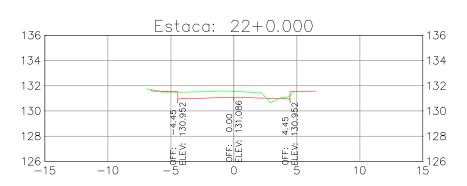

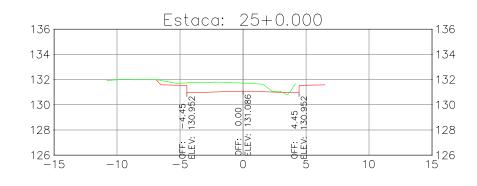

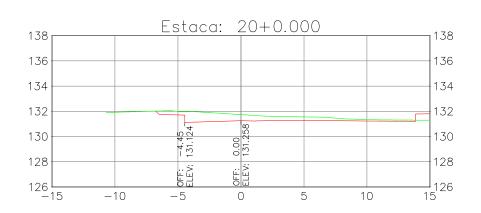

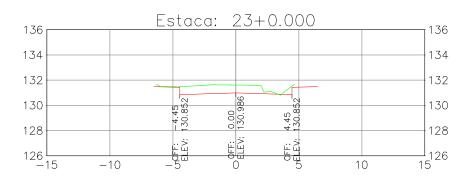

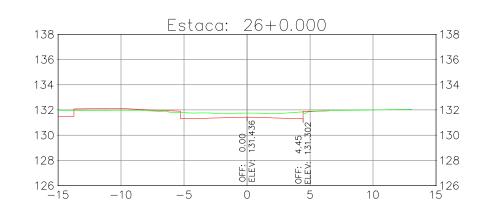

PROPRIETÁRIO:

Prefeitura Municipal de Cáceres - MT



ASSUNTO

Implantação de Infraestrutura Urbana Projeto de Terraplenagem

CONSTRUÇÃO:

Seção Transversal da Terraplenagem

AUTOR DO PROJETO:

Observação:



SPIN Soluções e Projetos Inteligentes Itda-epp

Rua 02, nº 09, qd. 17, Jd. Universitario, Cuiabá/MT

Benedito A. O. Baraviera Eng. Civil CREA 120004427-4

RESP. TÉCNICO:

Guilherme R. de Moura Eng. Civil - CREA 121507547-


PRANCHA: **TER 03**


ENDEREÇO DO EMPREENDIMENTO:


Rua da Membeca localizada na zona urbana do município de Cáceres - MT.


ESCALA: 1:300


DATA: OUTUBRO - 2021

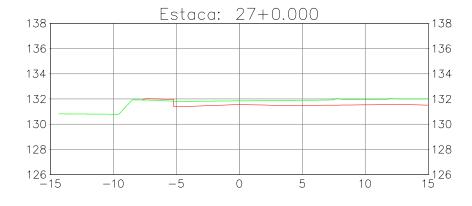


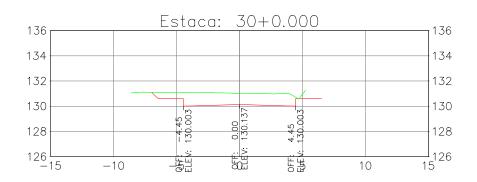


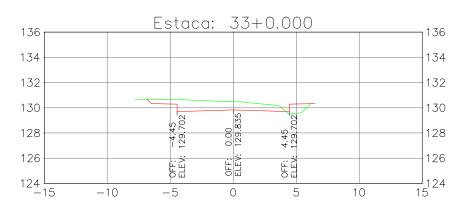


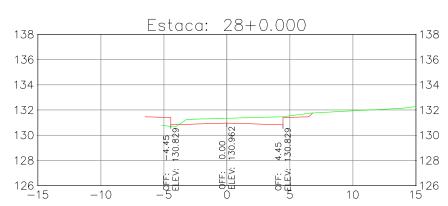


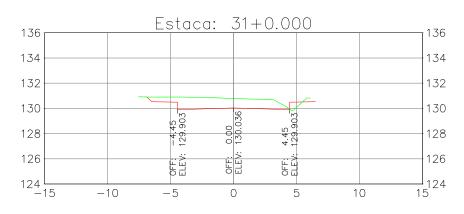

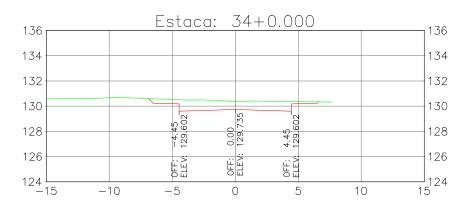

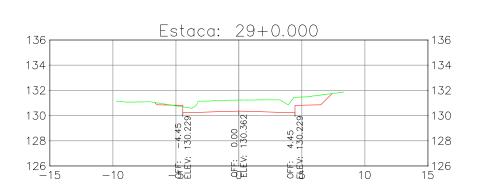

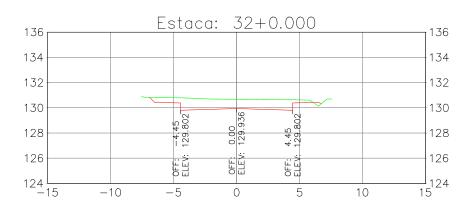

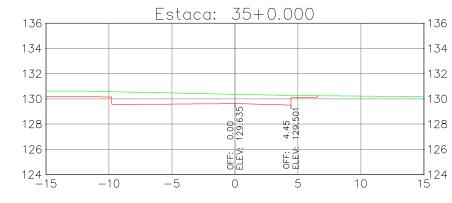

PROPRIETÁRIO:

Prefeitura Municipal de Cáceres - MT



Implantação de Infraestrutura Urbana Projeto de Terraplenagem

CONSTRUÇÃO:

Seção Transversal da Terraplenagem

AUTOR DO PROJETO:

Observação:



SPIN Soluções e Projetos Inteligentes Itda-epp

Rua 02, nº 09, qd. 17, Jd. Universitario, Cuiabá/MT

Benedito A. C. Baraviera Eng. Civil CREA 120004427-4

RESP. TÉCNICO:

Guilherme R. de Moura

04


ER


ENDEREÇO DO EMPREENDIMENTO:


Rua da Membeca localizada na zona urbana do município de Cáceres - MT.


> ESCALA: 1:300


DATA: OUTUBRO - 2021

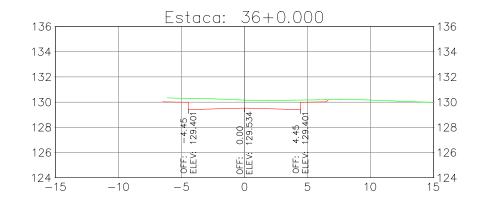


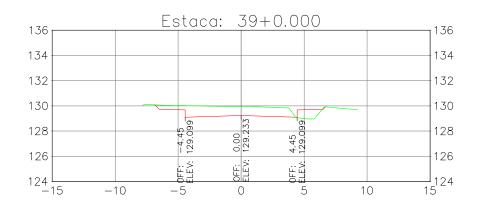


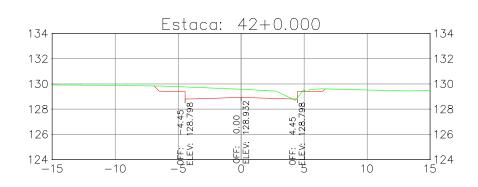


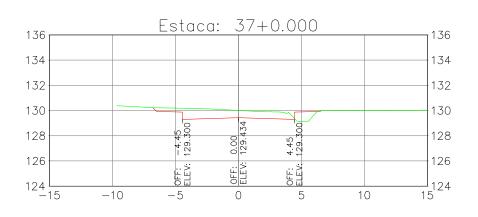


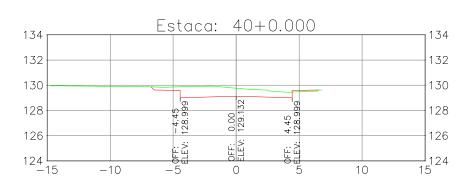

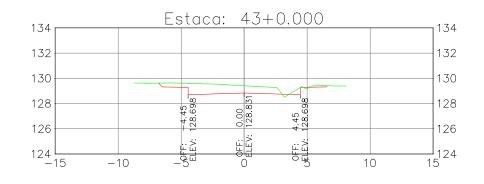

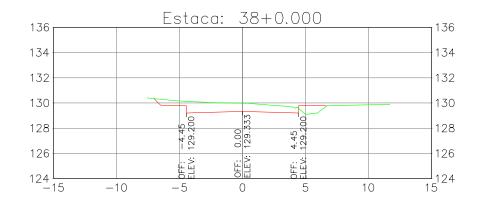

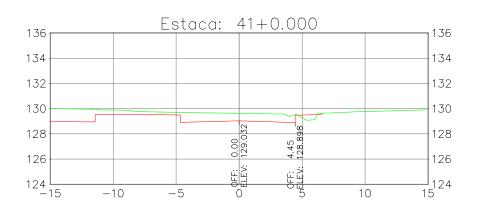

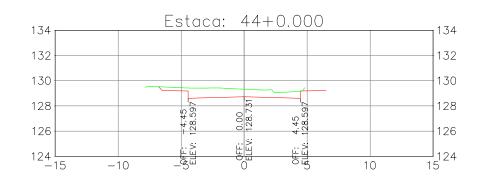

PROPRIETÁRIO:

Prefeitura Municipal de Cáceres - MT



ASSUNTO

Implantação de Infraestrutura Urbana Projeto de Terraplenagem

CONSTRUÇÃO:

Seção Transversal da Terraplenagem

AUTOR DO PROJETO:

Observação:



SPIN Soluções e Projetos Inteligentes Itda-epp

Rua 02, nº 09, qd. 17, Jd. Universitario, Cuiabá/MT

Benedito A.-O. Baraviera Eng. Civil CREA 120004427-4

RESP. TÉCNICO:

Guilherme R. de Moura Eng. Civil - CREA 121507547-2


PRANCHA:


ENDEREÇO DO EMPREENDIMENTO:


Rua da Membeca localizada na zona urbana do município de Cáceres - MT.


ESCALA: 1:300


DATA: OUTUBRO - 2021

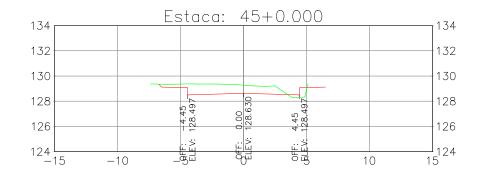


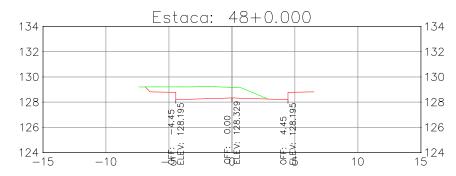


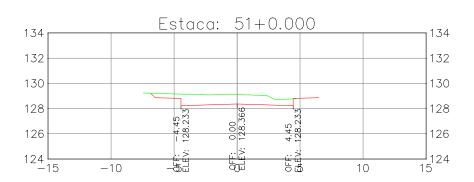


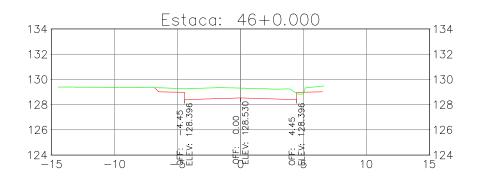


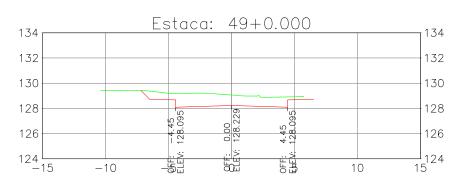

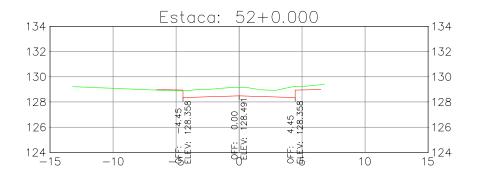

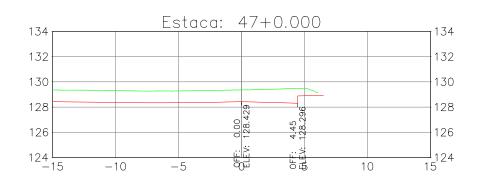

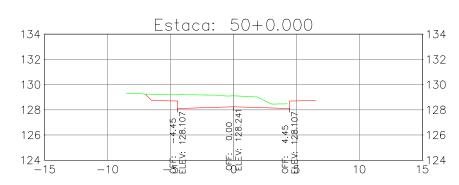

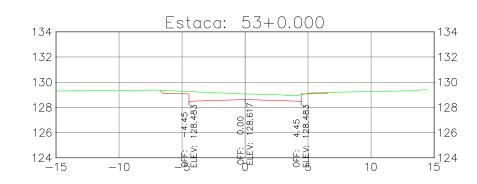

PROPRIETÁRIO:

Prefeitura Municipal de Cáceres - MT



ASSUNT

Implantação de Infraestrutura Urbana Projeto de Terraplenagem

CONSTRUÇÃO:

Seção Transversal da Terraplenagem

AUTOR DO PROJETO:

Observação:



SPIN Soluções e Projetos Inteligentes Itda-epp

Rua 02, nº 09, qd. 17, Jd. Universitario, Cuiabá/MT

Benedito A. O. Baraviera Eng. Civil CREA 120004427-4

RESP. TÉCNICO:

Guilherme R. de Moura Eng. Civil - CREA 121507547-


de Moura 121507547-2


ENDEREÇO DO EMPREENDIMENTO:


Rua da Membeca localizada na zona urbana do município de Cáceres - MT.


ESCALA: 1:300


DATA: OUTUBRO - 2021

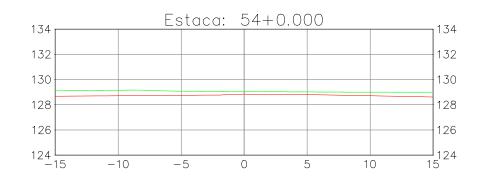


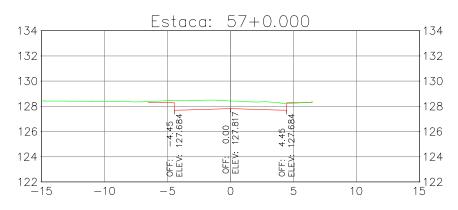


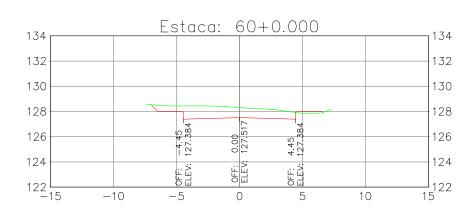


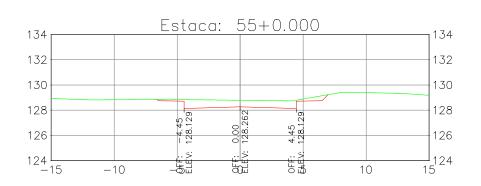


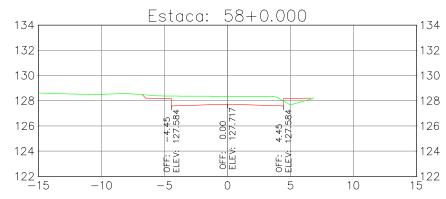

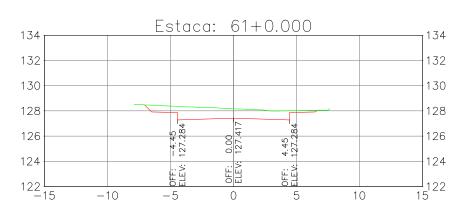

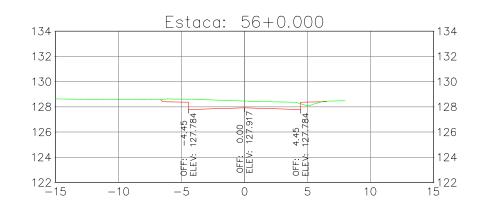

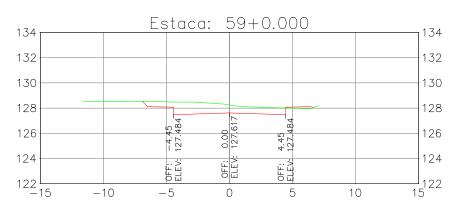

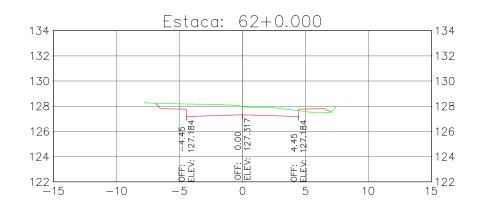

PROPRIETÁRIO:

Prefeitura Municipal de Cáceres - MT



ASSUNTO

Implantação de Infraestrutura Urbana Projeto de Terraplenagem

CONSTRUÇÃO:

Seção Transversal da Terraplenagem

AUTOR DO PROJETO:

Observação:



SPIN Soluções e Projetos Inteligentes Itda-epp

Rua 02, nº 09, qd. 17, Jd. Universitario, Cuiabá/MT

Benedito A. O. Baraviera Eng. Civil CREA 120004427-4

RESP. TÉCNICO:

Guilherme R. de Moura Eng. Civil - CREA 121507547-3


de Moura (121507547-2


ENDEREÇO DO EMPREENDIMENTO:


Rua da Membeca localizada na zona urbana do município de Cáceres - MT.


ESCALA: 1:300


DATA: OUTUBRO - 2021

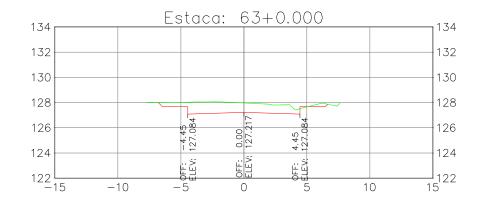


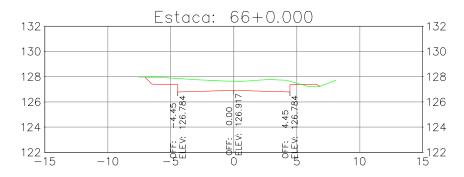


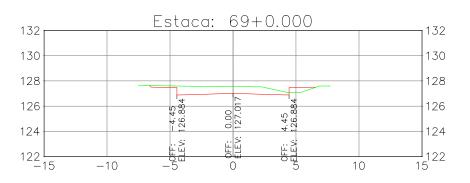


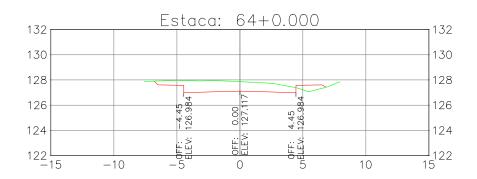


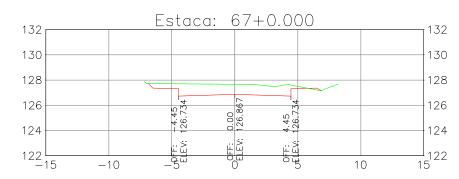

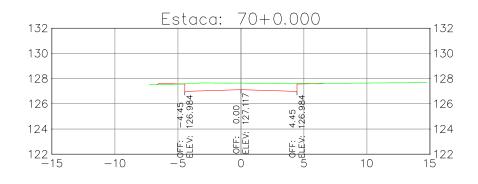

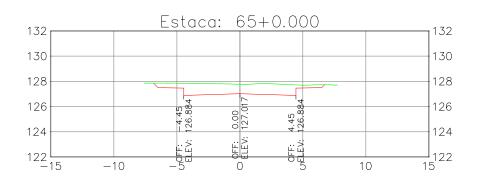

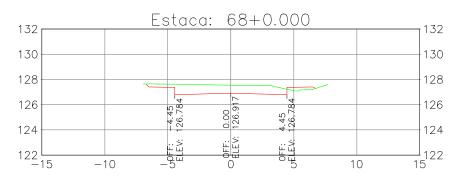

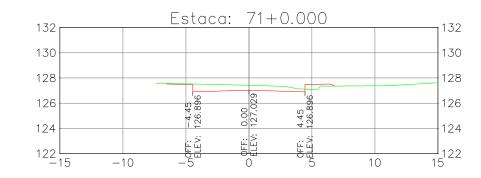

PROPRIETÁRIO:

Prefeitura Municipal de Cáceres - MT



Implantação de Infraestrutura Urbana Projeto de Terraplenagem

CONSTRUÇÃO:

Seção Transversal da Terraplenagem

AUTOR DO PROJETO:



SPIN Soluções e Projetos Inteligentes Itda-epp

Rua 02, nº 09, qd. 17, Jd. Universitario, Cuiabá/MT

Benedito A. C. Baraviera Eng. Civil CREA 120004427-4

RESP. TÉCNICO:

Guilherme R. de Moura

98

ER


ENDEREÇO DO EMPREENDIMENTO:


Rua da Membeca localizada na zona urbana do município de Cáceres - MT.


> ESCALA: 1:300


DATA: OUTUBRO - 2021


Observação:

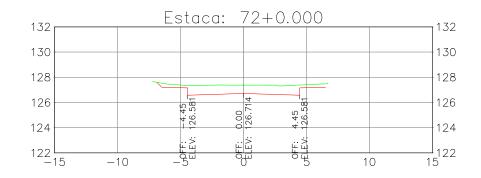


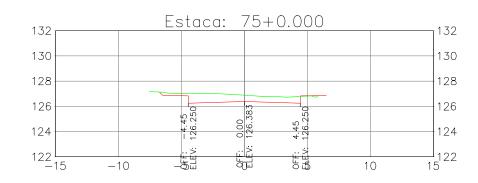


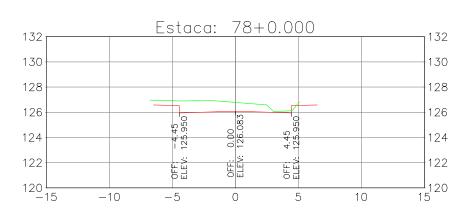


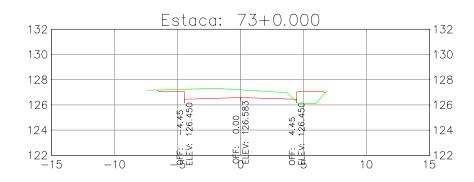


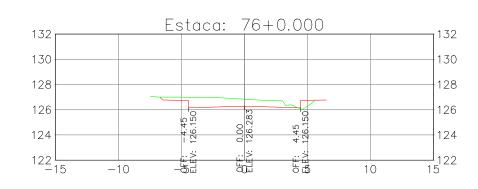

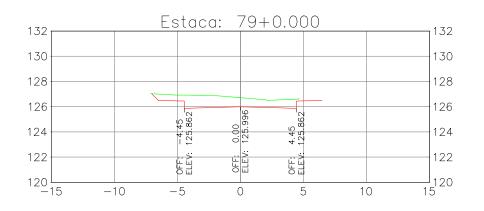

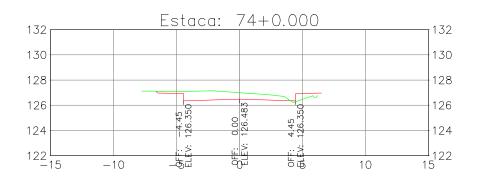

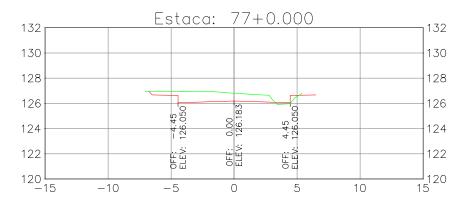

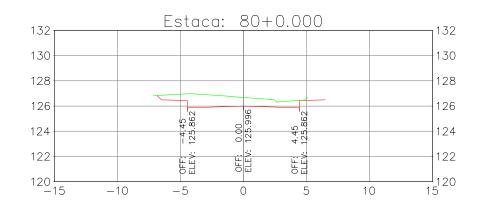

PROPRIETÁRIO:

Prefeitura Municipal de Cáceres - MT



Implantação de Infraestrutura Urbana Projeto de Terraplenagem

CONSTRUÇÃO:

Seção Transversal da Terraplenagem

AUTOR DO PROJETO:



SPIN Soluções e Projetos Inteligentes Itda-epp

Rua 02, nº 09, qd. 17, Jd. Universitario, Cuiabá/MT

Benedito A. C. Baraviera Eng. Civil CREA 120004427-4

RESP. TÉCNICO:

Guilherme R. de Moura

60

ER


ENDEREÇO DO EMPREENDIMENTO:


Rua da Membeca localizada na zona urbana do município de Cáceres - MT.


> ESCALA: 1:300


DATA: OUTUBRO - 2021


Observação:

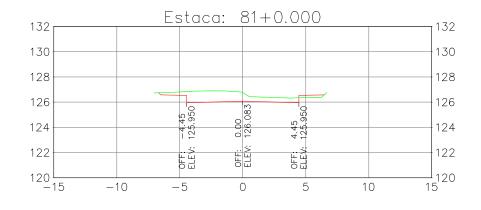


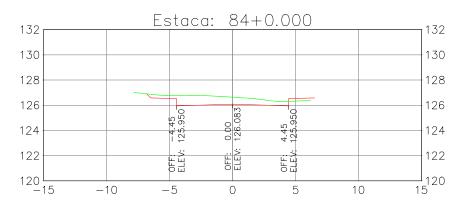


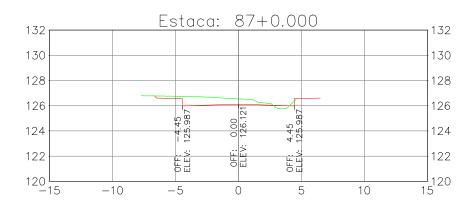


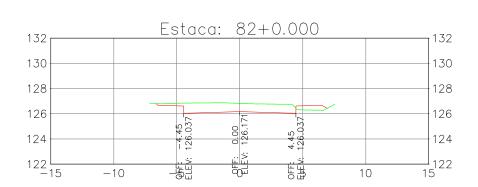


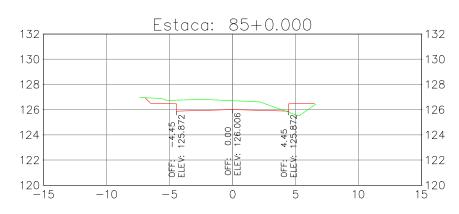

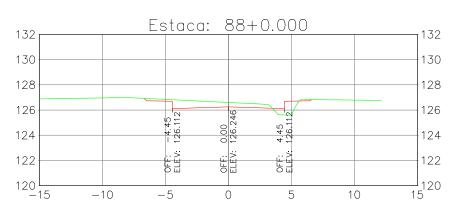

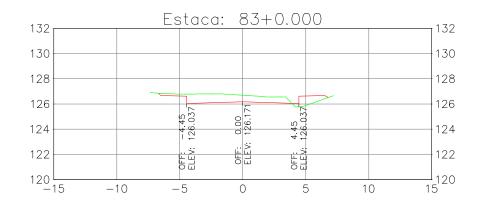

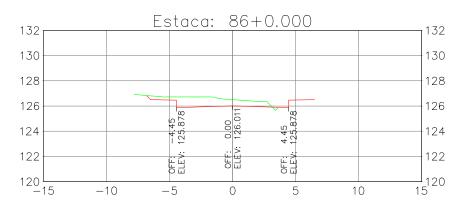

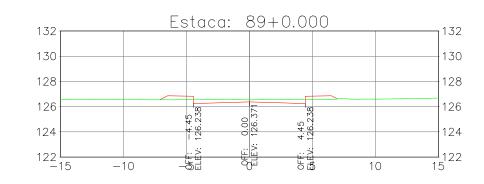

PROPRIETÁRIO:

Prefeitura Municipal de Cáceres - MT



Implantação de Infraestrutura Urbana Projeto de Terraplenagem

CONSTRUÇÃO:

Seção Transversal da Terraplenagem

AUTOR DO PROJETO:

Observação:



SPIN Soluções e Projetos Inteligentes Itda-epp

Rua 02, nº 09, qd. 17, Jd. Universitario, Cuiabá/MT

Benedito A. C. Baraviera Eng. Civil CREA 120004427-4

RESP. TÉCNICO:

Guilherme R. de Moura

10

ER

ENDEREÇO DO EMPREENDIMENTO:

Rua da Membeca localizada na zona urbana do município de Cáceres - MT.

> ESCALA: 1:300

DATA: OUTUBRO - 2021

Volume de Terraplenagem Rua do Membeca

			l			
Estaca	Area Corte	Area Aterro	Volume Corte	Volume Aterro	Vol. Corte Acumulado	Vol. Aterro Acumulado
0+10.413	2.79	0.71	0.00	0.00	0.00	0.00
1+0.000	3.49	0.16	30.09	4.15	30.09	4.15
2+0.000	6.28	0.00	97.69	1.60	127.78	5.75
3+0.000	4.80	1.61	110.79	16.07	238.57	21.83
4+0.000	5.14	2.11	99.37	37.21	337.94	59.04
5+0.000	10.99	1.22	161.29	33.33	499.23	92.37
6+0.000	4.16	2.11	151.54	33.29	650.78	125.66
7+0.000	10.23	0.00	143.94	21.10	794.72	146.76
8+0.000	10.55	0.02	207.87	0.22	1002.59	146.99
9+0.000	7.88	0.00	184.31	0.22	1186.90	147.21
10+0.000	4.66	0.18	125.36	1.82	1312.25	149.03
11+0.000	4.14	0.59	87.97	7.71	1400.23	156.74
12+0.000	5.11	0.13	92.43	7.16	1492.66	163.90
13+0.000	7.41	0.00	125.15	1.27	1617.81	165.17
14+0.000	9.53	0.00	169.37	0.00	1787.18	165.17
15+0.000	10.44	0.32	199.64	3.23	1986.82	168.40
16+0.000	10.38	0.41	208.18	7.29	2194.99	175.69
17+0.000	7.93	0.76	183.08	11.69	2378.07	187.38
18+0.000	7.58	0.82	155.08	15.83	2533.15	203.20
19+0.000	9.48	1.14	170.57	19.61	2703.72	222.81

Volume de Terraplenagem Rua do Membeca

Estaca	Area Corte	Area Aterro	Volume Corte	Volume Aterro	Vol. Corte Acumulado	Vol. Aterro Acumulado
20+0.000	6.91	0.57	163.86	17.12	2867.59	239.93
21+0.000	4.80	0.22	117.14	7.95	2984.72	247.88
22+0.000	3.50	0.30	83.01	5.27	3067.74	253.15
23+0.000	4.84	0.01	83.37	3.16	3151.11	256.31
24+0.000	6.23	0.03	110.71	0.39	3261.82	256.69
25+0.000	5.25	0.06	114.82	0.84	3376.64	257.53
26+0.000	4.34	0.97	95.90	10.26	3472.54	267.79
27+0.000	8.06	0.29	123.95	12.61	3596.50	280.40
28+0.000	3.99	0.58	120.49	8.66	3716.99	289.06
29+0.000	9.30	0.05	132.93	6.28	3849.91	295.34
30+0.000	9.77	0.00	190.67	0.54	4040.58	295.88
31+0.000	7.84	0.42	176.04	4.18	4216.63	300.06
32+0.000	8.49	0.09	163.24	5.11	4379.86	305.16
33+0.000	6.52	1.00	150.02	10.91	4529.89	316.08
34+0.000	7.79	0.00	143.05	9.97	4672.94	326.05
35+0.000	14.51	0.00	223.04	0.00	4895.98	326.05
36+0.000	7.36	0.00	218.71	0.00	5114.70	326.05
37+0.000	6.29	1.06	136.51	10.60	5251.21	336.65
38+0.000	6.83	1.11	131.28	21.75	5382.49	358.41
39+0.000	7.27	1.20	141.07	23.11	5523.56	381.51

Volume de Terraplenagem Rua do Membeca

Estaca	Area Corte	Area Aterro	Volume Corte	Volume Aterro	Vol. Corte Acumulado	Vol. Aterro Acumulado
40+0.000	6.52	0.22	137.95	14.12	5661.51	395.63
41+0.000	11.46	0.45	179.83	6.68	5841.34	402.31
42+0.000	6.78	0.12	182.43	5.68	6023.76	407.99
43+0.000	5.97	0.10	127.52	2.14	6151.29	410.14
44+0.000	6.22	0.00	121.89	1.01	6273.18	411.15
45+0.000	5.92	0.54	121.36	5.47	6394.54	416.62
46+0.000	8.46	0.08	143.77	6.24	6538.31	422.86
47+0.000	19.46	0.00	279.22	0.80	6817.53	423.66
48+0.000	6.64	0.00	261.04	0.00	7078.56	423.66
49+0.000	9.68	0.00	163.21	0.00	7241.77	423.66
50+0.000	8.20	0.00	178.79	0.00	7420.56	423.66
51+0.000	7.27	0.01	154.71	0.11	7575.27	423.78
52+0.000	6.14	0.11	134.08	1.25	7709.35	425.03
53+0.000	5.33	0.01	114.71	1.22	7824.06	426.25
54+0.000	9.52	0.00	148.52	0.09	7972.58	426.34
55+0.000	6.07	0.00	155.87	0.00	8128.45	426.34
56+0.000	5.96	0.29	120.31	2.88	8248.76	429.22
57+0.000	6.08	0.04	120.39	3.30	8369.15	432.52
58+0.000	6.52	0.67	125.96	7.16	8495.11	439.68
59+0.000	7.19	0.24	137.11	9.11	8632.22	448.79

PROPRIETÁRIO:

Prefeitura Municipal de Cáceres - MT



ENDEREÇO DO EMPREENDIMENTO:

Rua da Membeca localizada na zona urbana do município de Cáceres - MT.

Implantação de Infraestrutura Urbana Projeto de Terraplenagem

CONSTRUÇÃO:

Seção Transversal da Terraplenagem

AUTOR DO PROJETO:



SPIN Soluções e Projetos Inteligentes Itda-epp Rua 02, nº 09, qd. 17, Jd. Universitario, Cuiabá/MT

RESP. TÉCNICO:

Benedito A. C. Baraviera Eng. Civil - CREA 120004427-4

Guilherme R. de Moura

7

TER

ESCALA:

DATA: OUTUBRO - 2021

Volume de Terraplenagem Rua do Membeca

Estaca	Area Corte	Area Aterro	Volume Corte	Volume Aterro	Vol. Corte Acumulado	Vol. Aterro Acumulado
60+0.000	8.47	0.26	156.64	4.97	8788.86	453.75
61+0.000	8.76	0.00	172.29	2.60	8961.15	456.36
62+0.000	7.51	0.62	162.66	6.19	9123.81	462.55
63+0.000	7.78	0.05	152.89	6.70	9276.70	469.25
64+0.000	7.52	0.82	153.00	8.67	9429.69	477.92
65+0.000	8.84	0.00	163.55	8.16	9593.24	486.07
66+0.000	9.09	0.19	179.22	1.91	9772.46	487.98
67+0.000	8.53	0.08	176.16	2.71	9948.62	490.69
68+0.000	6.60	0.49	151.32	5.68	10099.94	496.37
69+0.000	5.11	0.61	117.16	10.98	10217.11	507.35
70+0.000	5.20	0.10	103.13	7.15	10320.24	514.50
71+0.000	3.92	0.62	91.16	7.22	10411.39	521.72
72+0.000	7.45	0.00	113.68	6.17	10525.07	527.89
73+0.000	5.84	1.81	132.93	18.06	10658.00	545.95
74+0.000	4.97	0.73	108.09	25.33	10766.09	571.28
75+0.000	5.45	0.08	104.17	8.03	10870.26	579.31
76+0.000	5.52	0.50	109.68	5.78	10979.94	585.09
77+0.000	5.95	0.33	114.70	8.27	11094.65	593.36
78+0.000	6.59	0.09	125.39	4.19	11220.04	597.56
79+0.000	8.18	0.00	147.66	0.94	11367.70	598.50

Volume de Terraplenagem Rua do Membeca

Estaca	Area Corte	Area Aterro	Volume Corte	Volume Aterro	Vol. Corte Acumulado	Vol. Aterro Acumulado
80+0.000	7.65	0.00	158.31	0.00	11526.00	598.50
81+0.000	5.99	0.36	136.45	3.64	11662.45	602.14
82+0.000	6.64	0.79	126.29	11.59	11788.74	613.73
83+0.000	5.05	1.36	116.89	21.58	11905.63	635.31
84+0.000	5.70	0.37	107.51	17.34	12013.14	652.66
85+0.000	6.67	1.36	123.65	17.30	12136.79	669.95
86+0.000	5.12	0.06	117.84	14.22	12254.63	684.18
87+0.000	3.91	0.25	90.26	3.13	12344.89	687.31
88+0.000	3.81	1.28	77.21	15.27	12422.10	702.57
89+0.000	2.29	1.32	60.97	25.93	12483.07	728.50
90+0.000	0.00	0.00	22.86	13.16	12505.93	741.66
91+0.000	0.00	0.00	0.00	0.00	12505.93	741.66
92+0.000	0.00	0.00	0.00	0.00	12505.93	741.66
93+0.000	0.00	0.00	0.00	0.00	12505.93	741.66
94+0.000	0.00	0.00	0.00	0.00	12505.93	741.66
95+0.000	0.00	0.00	0.00	0.00	12505.93	741.66
96+0.000	0.00	0.00	0.00	0.00	12505.93	741.66
97+0.000	0.00	0.00	0.00	0.00	12505.93	741.66
98+0.000	0.00	0.00	0.00	0.00	12505.93	741.66
99+0.000	0.00	0.00	0.00	0.00	12505.93	741.66

Volume de Terraplenagem Rua do Membeca

Estaca	Area Corte	Area Aterro	Volume Corte	Volume Aterro	Vol. Corte Acumulado	Vol. Aterro Acumulado
100+0.000	0.00	0.00	0.00	0.00	12505.93	741.66
101+0.000	0.00	0.00	0.00	0.00	12505.93	741.66
102+0.000	0.00	0.00	0.00	0.00	12505.93	741.66
103+0.000	0.00	0.00	0.00	0.00	12505.93	741.66
103+13.054	0.00	0.00	0.00	0.00	12505.93	741.66

PROPRIETÁRIO:

Cáceres - MT.

Prefeitura Municipal de Cáceres - MT

ENDEREÇO DO EMPREENDIMENTO:

Rua da Membeca localizada na zona urbana do município de



Implantação de Infraestrutura Urbana Projeto de Terraplenagem

Seção Transversal da Terraplenagem

AUTOR DO PROJETO:



SPIN Soluções e Projetos Inteligentes Itda-epp Rua 02, nº 09, qd. 17, Jd. Universitario, Cuiabá/MT

RESP. TÉCNICO:

Benedito A. O. Baraviera Eng. Civil - CREA 120004427-4

12 TER

DATA: OUTUBRO - 2021

Formato: A3 - dim. 420mm x 297mm

ESCALA:



PROPRIETÁRIO:

Prefeitura Municipal de Cáceres - MT



ENDEREÇO DO EMPREENDIMENTO:

Rua da Membeca localizada na zona urbana do município de Cáceres - MT.

Implantação de Infraestrutura Urbana Projeto de Terraplenagem

construção: Localização do Bota-Fora

ESCALA:

DATA: OUTUBRO - 2021

AUTOR DO PROJETO:



SPIN Soluções e Projetos Inteligentes Itda-epp Rua 02, nº 09, qd. 17, Jd. Universitario, Cuiabá/MT

RESP. TÉCNICO:



က

ER

LOCALIZAÇÃO LOGRADOURO			ESTA	CAS			EXTENSÃO	PGM	LARGURA EFETIVA DE LIMPIZA	ÁREA	ESP. CAMADA DE LIMPEZA	VOLUME DE EXPURGO (EMPOLAMENTO 30%)
		INICIAL			FIN	AL	(₩)	(M)	(M)	(№2)	(M)	(M3)
Rua do Membeca (Av. dos Estados a Av. Getúlio Vargas)	0	+	5,500	26	+	8,000	522,50	15,00	9,00	4.702,500	0,100	611,320
Rua do Membeca (Av. Getúlio Vargas a Av. Talhamares)	26	+	18,500	53	+	10,500	532,00	15,00	9,00	4.788,000	0,100	622,440
Rua do Membeca (Av. Talhamares a Rua dos Periquitos)	54	+	6,500	89	+	4,000	697,50	15,00	9,00	6.277,500	0,100	816,070
	TOTA	L								15.768,000		2.049,830

Sendo: PGM - padrão geométrico do logradouro (largura de uma testada a outra o alinhamento frontal do terreno) e

LEC - leito existente carroçável (considerado uma média de 6,0 metros para o bairro)

PROPRIETÁRIO:

Prefeitura Municipal de Cáceres - MT



ENDEREÇO DO EMPREENDIMENTO:

Rua da Membeca localizada na zona urbana do município de Cáceres - MT.

Implantação de Infraestrutura Urbana Projeto de Terraplenagem

CONSTRUÇÃO:

Notas de Serviço - Limpeza

AUTOR DO PROJETO:

Observação:



SPIN Soluções e Projetos Inteligentes Itda-epp Rua 02, nº 09, qd. 17, Jd. Universitario, Cuiabá/MT

RESP. TÉCNICO:

Benedito A. O. Baraviera Eng. Civil - CREA 120004427-4

Guilherme R. de Moura

14

TER

ESCALA: S/ ESCALA

DATA: **OUTUBRO - 2021**

		(QUADR	O DE	Т	ERRAPI	LENAGEM			
ESTACAS/LOCALIZAÇÃO			ESTA	CAS			EXTENSÃO	VOLUME DE CORTE	VOLUME DE ATERRO	
2017-07-07-20-7-21-2-3-3-7-2		INICIAL			FIN	IAL	(M)	(M3)	(M3)	
Rua do Membeca (Av. dos Estados a Av. Getúlio Vargas)	0	+	0,000	27	+	0,000	540,00	3.596,500	280,400	
Rua do Membeca (Av. Getúlio Vargas a Av. Talhamares)	27	+	0,000	54	+	0,000	540,00	4.376,080	145,940	
Rua do Membeca (Av. Talhamares a Rua dos Periquitos)	54	+	0,000	89	+	4,000	704,00	4.533,350	315,320	
Retirada de Solo Mole, Saturado ou Inservível										
Rua do Membeca	7	+	5,000	13	+	7,500	122,50	110,250	110,250	Vala lateral p/ drenagem
Rua do Membeca	14	+	10,000	19	+	14,000	104,00	93,600	93,600	Vala lateral p/ drenagem
Rua do Membeca	20	+	0,000	26	+	5,000	125,00	112,500	112,500	Vala lateral p/ drenagem
Rua do Membeca	29	+	8,000	32	+	0,000	52,00	46,800	46,800	Vala lateral p/ drenagem
Rua do Membeca	32	+	17,000	33	+	17,000	20,00	18,000	18,000	Vala lateral p/ drenagem
Rua do Membeca	36	+	16,000	38	+	17,000	41,00	36,900	36,900	Vala lateral p/ drenagem
Rua do Membeca	40	+	0,000	41	+	5,000	25,00	22,500	22,500	Vala lateral p/ drenagem
Rua do Membeca	41	+	13,000	45	+	15,000	82,00	73,800	73,800	Vala lateral p/ drenagem
Rua do Membeca	56	+	1,000	58	+	2,000	41,00	36,900	36,900	Vala lateral p/ drenagem
Rua do Membeca	67	+	16,000	68	+	19,000	23,00	20,700	20,700	Vala lateral p/ drenagem
Rua do Membeca	73	+	0,000	80	+	7,000	147,00	132,300	132,300	Vala lateral p/ drenagem
Rua do Membeca	82	+	13,000	84	+	0,000	27,00	24,300	24,300	Vala lateral p/ drenagem
Rua do Membeca	87	+	2,000	88	+	7,000	25,00	22,500	22,500	Vala lateral p/ drenagem
TOTAL							2.618,50	13.256,980	1.492,710	
OBSERVAÇÕES:		-								
VOLUME DE MATERIAL DE CORTE PARA BOTA -FORA ()								11.540,364		
VOLUME DE MATERIAL DE CORTE PARA ATERRO ()								1.716,617		
VOLUME DE MAT. ESC. NECESSÁRIO P/ O ATERRO (fator de contração de 15%)								1.716,617		
VOLUME DE MAT. PARA ATERRO COMPENSADO DMT =200 a 400 M								1.716,617		
VOLUME DE MAT. DE EMPRÉSTIMO LOCAL DMT = 800 a 1000 M								0,000		
VOLUME DE MAT. DE EMPRÉSTIMO DE JAZIDA PARA ATERRO DMT = KM								0,000		
VOLUME DE MAT. DE JAZIDA A SER INDENIZADO								0,000		

obs.: Os volumes de Corte e Aterro foram extraídos da planilha de volumes de terraplenagem exposta na seção - PLANILHA DOS VOLUMES DE TERRAPLENAGEM

PROPRIETÁRIO:

Prefeitura Municipal de Cáceres - MT



Implantação de Infraestrutura Urbana Projeto de Terraplenagem

CONSTRUÇÃO:

Notas de Serviço - Quadro de Terraplenagem

AUTOR DO PROJETO:



SPIN Soluções e Projetos Inteligentes Itda-epp Rua 02, nº 09, qd. 17, Jd. Universitario, Cuiabá/MT RESP. TÉCNICO:

Benedito A. O. Baraviera Eng. Civil - CREA 120004427-4

Guilherme R. de Moura

15

TER

ENDEREÇO DO EMPREENDIMENTO:

Rua da Membeca localizada na zona urbana do município de Cáceres - MT.

> ESCALA: S/ ESCALA

DATA: **OUTUBRO - 2021**

Observação:

ORIGEM	DESTINO	MATERIAL	VOLUME (m3)	PESO ESPECÍFICO DO SOLO NATURAL (γ)	PESO (Ton.)	DISTÂNCIA (KM)	MOMENTO (T x KM)
MATERIAL INSERV	/ÍVEL PROVENIENTE	E DA LIMPEZA (raspag	em do terreno)				
PISTA	BOTA-FORA	SOLO	2.049,830	1,600	3.279,728	3,550	11.643,03
MATERIAL PROVE	ENIENTE DO REBAIX	AMENTO DO SUB-LEI	O E SOLO INSERVÍVEL				
PISTA	BOTA-FORA	SOLO	11.540,364	1,600	18.464,582	3,550	65.549,26
TOTAL			13.590,19				77.192,30

PROPRIETÁRIO:

Prefeitura Municipal de Cáceres - MT



ENDEREÇO DO EMPREENDIMENTO:

Rua da Membeca localizada na zona urbana do município de Cáceres - MT.

Implantação de Infraestrutura Urbana Projeto de Terraplenagem

CONSTRUÇÃO:

ESCALA:

Notas de Serviço - Transporte Material de Bota-Fora

S/ ESCALA

DATA: **OUTUBRO - 2021**

AUTOR DO PROJETO:

Observação:



SPIN Soluções e Projetos Inteligentes Itda-epp Rua 02, nº 09, qd. 17, Jd. Universitario, Cuiabá/MT


RESP. TÉCNICO:





Guilherme R. de Moura


16


TER

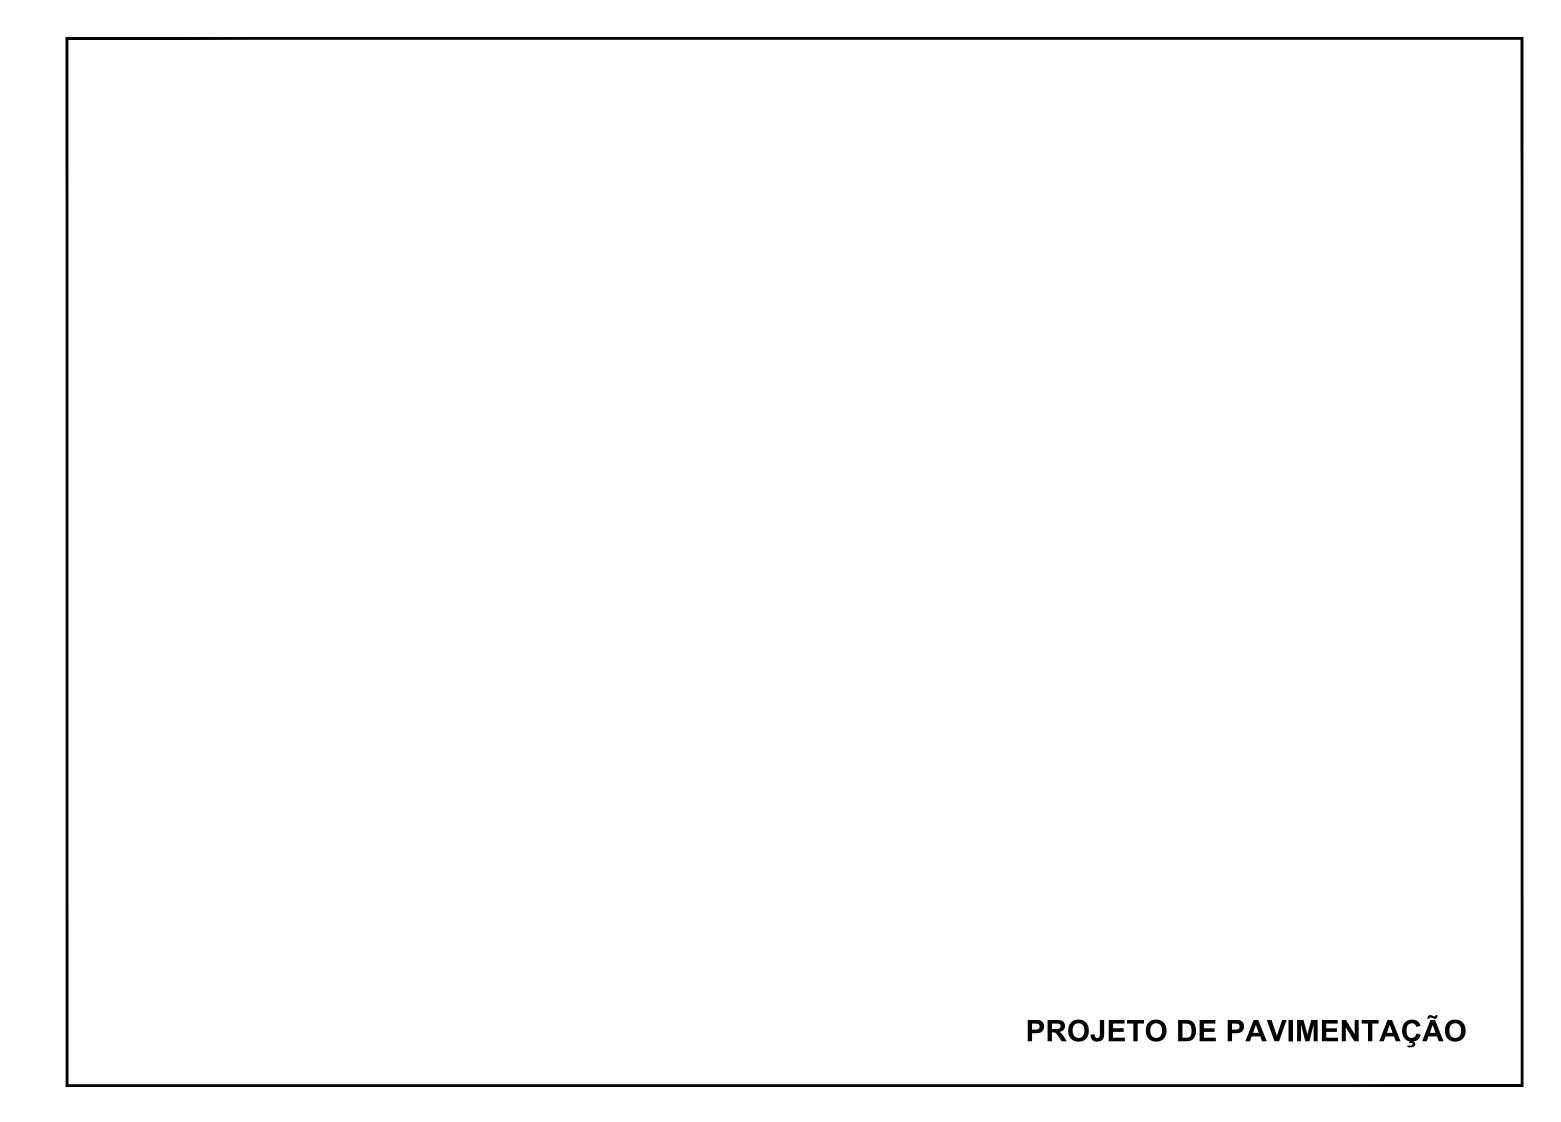


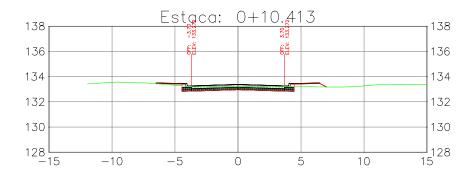


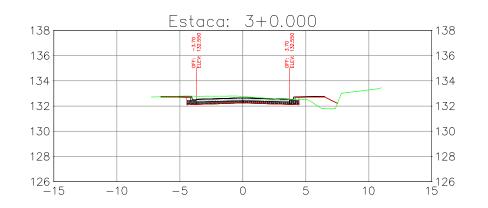


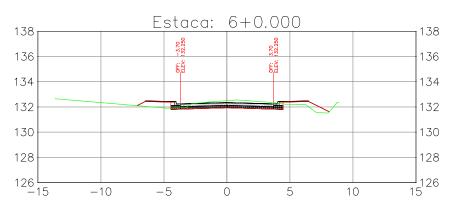


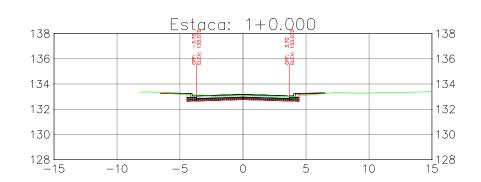


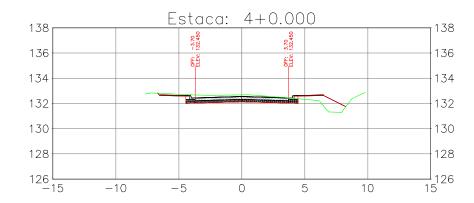

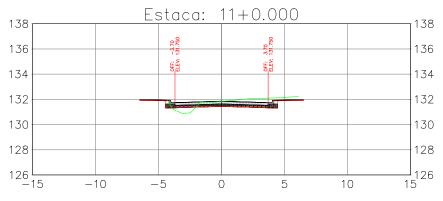

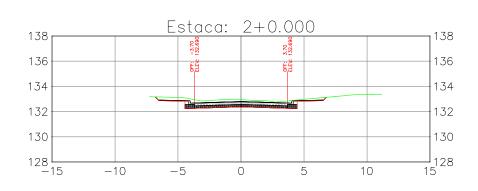

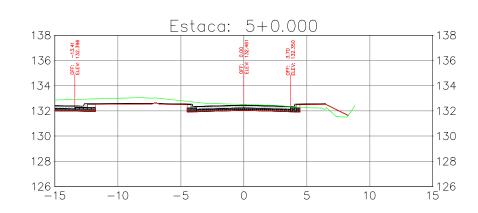

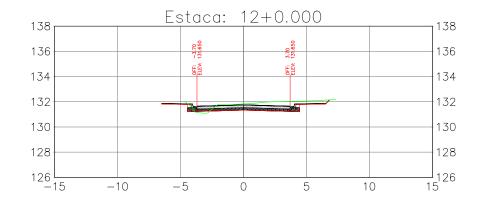

PROPRIETÁRIO:

Prefeitura Municipal de Cáceres - MT



ASSUNT

Implantação de Infraestrutura Urbana Projeto de Terraplenagem

CONSTRUÇÃO:

Seção Transversal de Pavimentação

AUTOR DO PROJETO:

Observação:



SPIN Soluções e Projetos Inteligentes Itda-epp

Rua 02, nº 09, qd. 17, Jd. Universitario, Cuiabá/MT

Benedito A. O. Baraviera Eng. Civil CREA 120004427-4

RESP. TÉCNICO:

Guilherme R. de Moura Eng. Civil - CREA 121507547-


Moura 21507547-2


ENDEREÇO DO EMPREENDIMENTO:


Ruas da Membeca localizada na zona urbana do município de Cáceres - MT.


ESCALA: 1:300


DATA: OUTUBRO - 2021

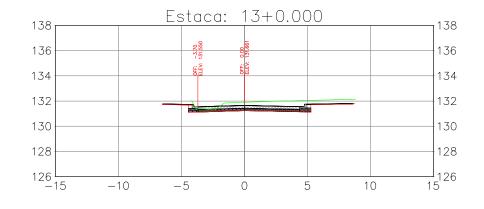


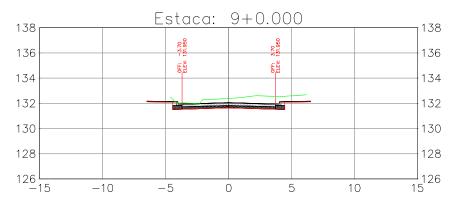


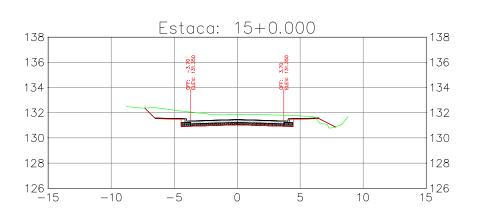


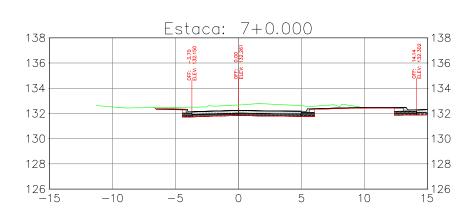


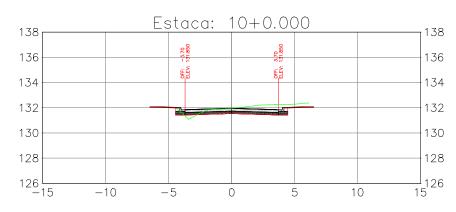

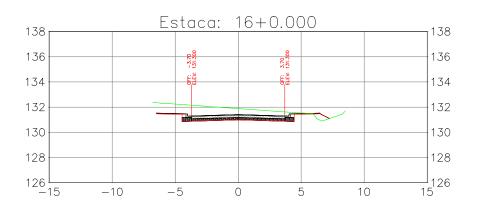

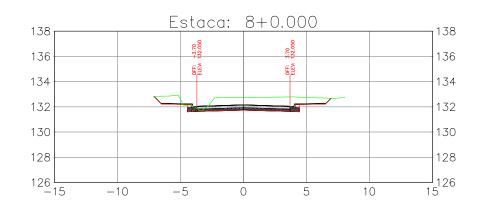

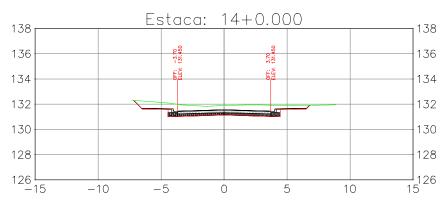

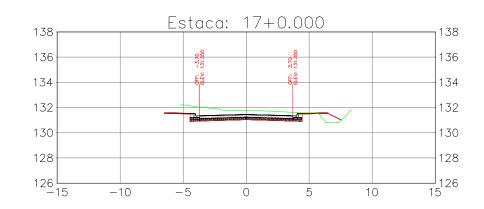

RESP. TÉCNICO:

PROPRIETÁRIO:

Prefeitura Municipal de Cáceres - MT



Implantação de Infraestrutura Urbana Projeto de Terraplenagem

CONSTRUÇÃO:

Seção Transversal de Pavimentação

AUTOR DO PROJETO:

Observação:



SPIN Soluções e Projetos Inteligentes Itda-epp Benedito A. C. Baraviera Rua 02, nº 09, qd. 17, Jd. Universitario, Cuiabá/MT Eng. Civil CREA 120004427-4 Guilherme R. de Moura

ENDEREÇO DO EMPREENDIMENTO:


Ruas da Membeca localizada na zona urbana do município de Cáceres - MT.


> ESCALA: 1:300


DATA: OUTUBRO - 2021


Formato: A3 - dim. 420mm x 297mm


AV 02 **D**

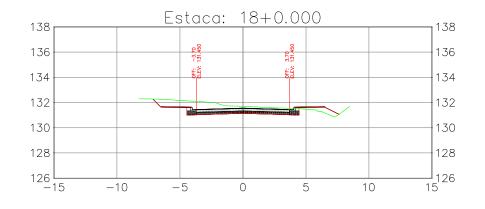


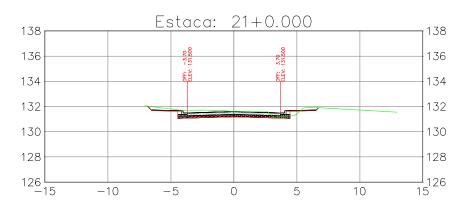


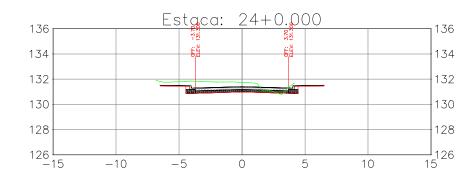


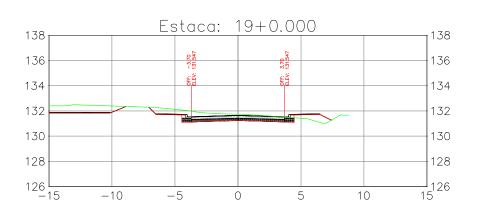


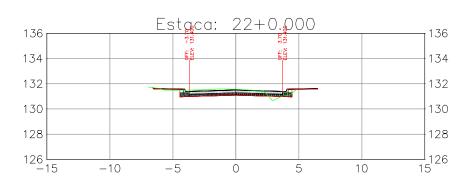

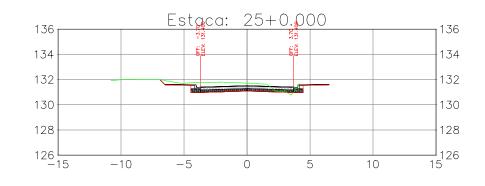

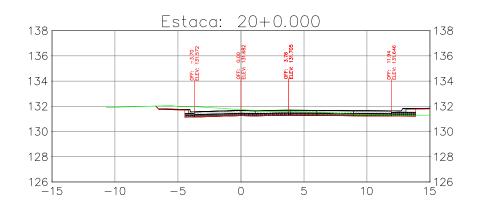

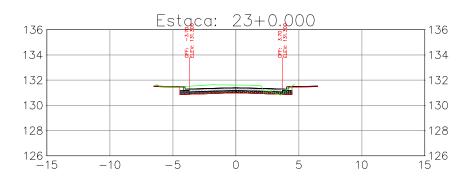

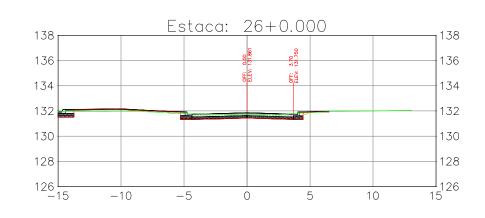

PROPRIETÁRIO:

Prefeitura Municipal de Cáceres - MT



ASSUNTO

Implantação de Infraestrutura Urbana Projeto de Terraplenagem

CONSTRUÇÃO:

Seção Transversal de Pavimentação

AUTOR DO PROJETO:

Observação:



Rua 02, nº 09, qd. 17, Jd. Universitario, Cuiabá/MT

Benedito A. O. Baraviera Eng. Civil CREA 120004427-4

RESP. TÉCNICO:

Guilherme R. de Moura Eng. Civil - CREA 121507547-2


PRANCHA:


ENDEREÇO DO EMPREENDIMENTO:


Ruas da Membeca localizada na zona urbana do município de Cáceres - MT.


ESCALA: 1:300


DATA: **OUTUBRO - 2021**

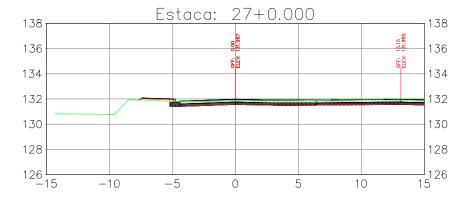


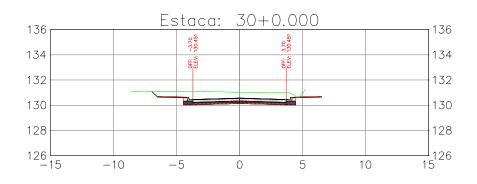


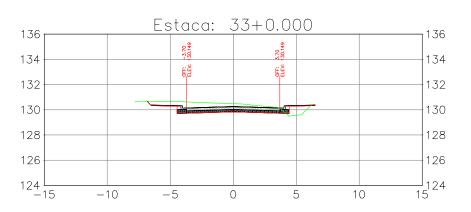


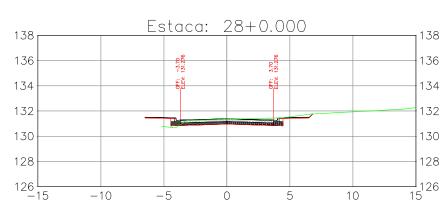


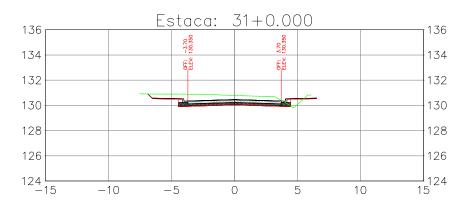

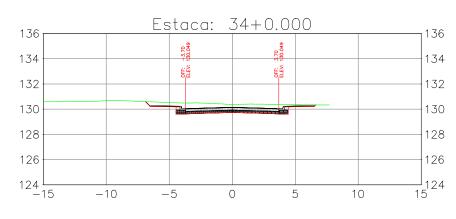

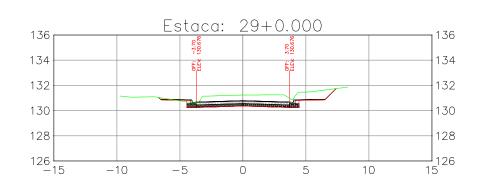

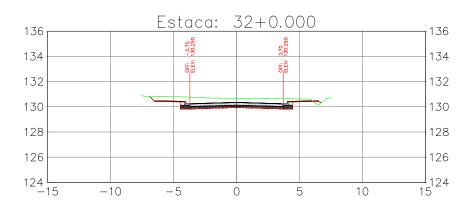

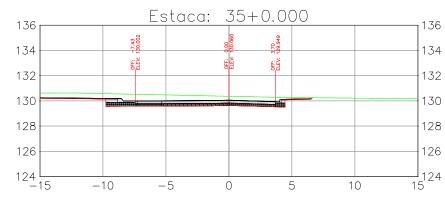

PROPRIETÁRIO:

Prefeitura Municipal de Cáceres - MT



ASSUNTO

Implantação de Infraestrutura Urbana Projeto de Terraplenagem

CONSTRUÇÃO:

Seção Transversal de Pavimentação

AUTOR DO PROJETO:

Observação:



Rua 02, nº 09, qd. 17, Jd. Universitario, Cuiabá/MT

Benedito A. O. Baraviera Eng. Civil CREA 120004427-4

RESP. TÉCNICO:

Guilherme R. de Moura Eng. Civil - CREA 121507547-2


Moura 21507547-2


ENDEREÇO DO EMPREENDIMENTO:


Ruas da Membeca localizada na zona urbana do município de Cáceres - MT.


ESCALA: 1:300


DATA: **OUTUBRO - 2021**

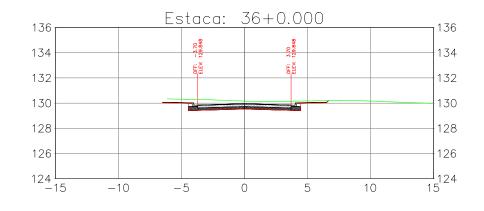


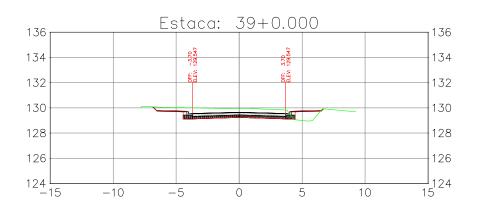


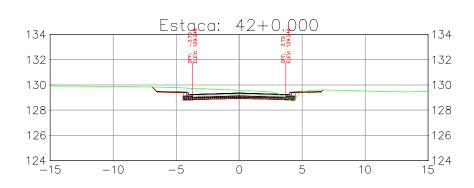


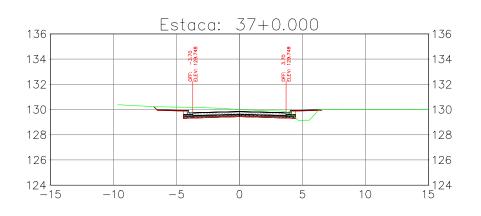


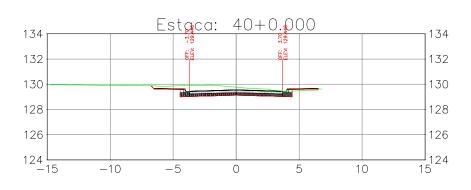

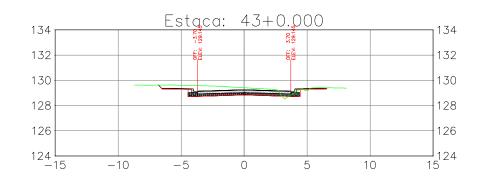

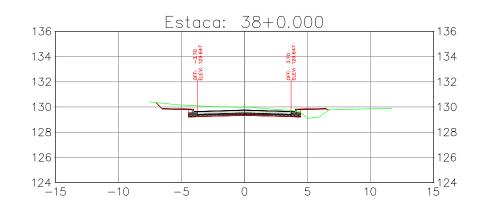

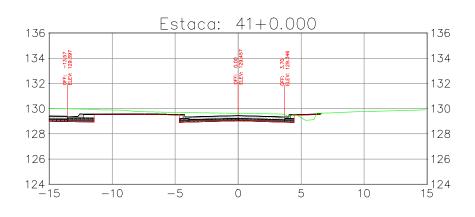

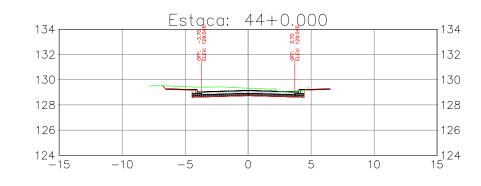

PROPRIETÁRIO:

Prefeitura Municipal de Cáceres - MT



Implantação de Infraestrutura Urbana Projeto de Terraplenagem

CONSTRUÇÃO:

Seção Transversal de Pavimentação

AUTOR DO PROJETO:

Observação:



Rua 02, nº 09, qd. 17, Jd. Universitario, Cuiabá/MT

Benedito A. C. Baraviera Eng. Civil CREA 120004427-4

RESP. TÉCNICO:

Guilherme R. de Moura

ENDEREÇO DO EMPREENDIMENTO:

Ruas da Membeca localizada na zona urbana do município de Cáceres - MT.


> ESCALA: 1:300


DATA: OUTUBRO - 2021


Formato: A3 - dim. 420mm x 297mm


Δ.


AV 05

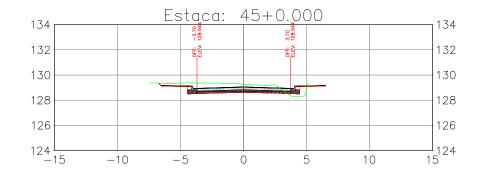


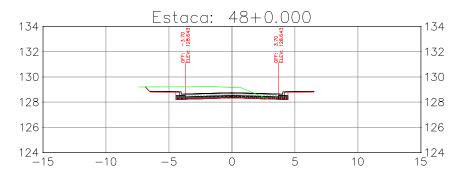


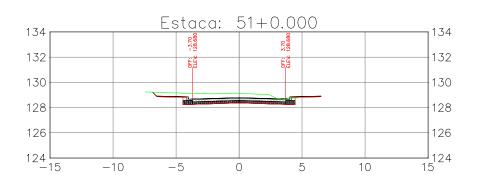


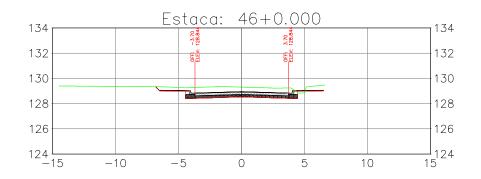


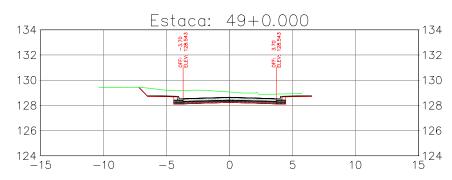

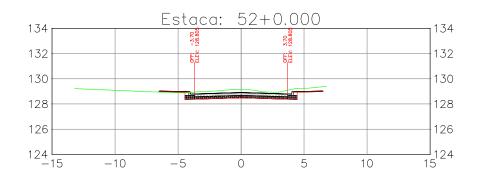

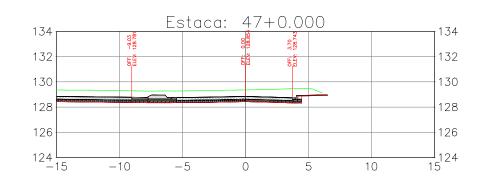

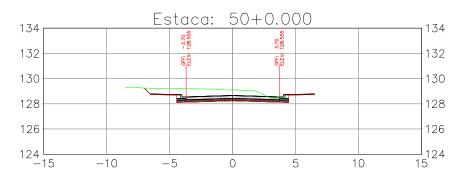

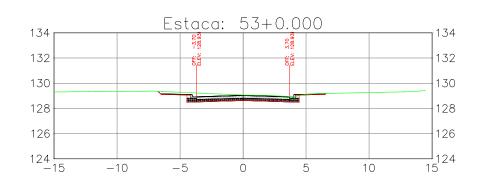

PROPRIETÁRIO:

Prefeitura Municipal de Cáceres - MT



ASSUNT

Implantação de Infraestrutura Urbana Projeto de Terraplenagem

CONSTRUÇÃO:

Seção Transversal de Pavimentação

AUTOR DO PROJETO:

Observação:



SPIN Soluções e Projetos Inteligentes Itda-epp

Rua 02, nº 09, qd. 17, Jd. Universitario, Cuiabá/MT

Benedito A. O. Baraviera Eng. Civil CREA 120004427-4

RESP. TÉCNICO:

Guilherme R. de Moura Eng. Civil - CREA 121507547-


PANCHA: **PAV 06**


ENDEREÇO DO EMPREENDIMENTO:


Ruas da Membeca localizada na zona urbana do município de Cáceres - MT.


ESCALA: 1:300


DATA: OUTUBRO - 2021

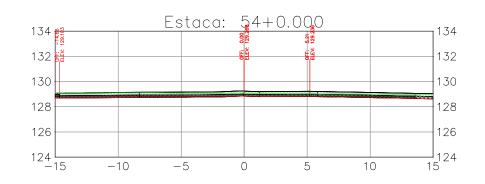


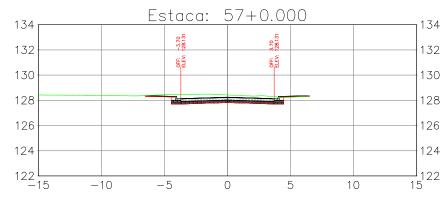


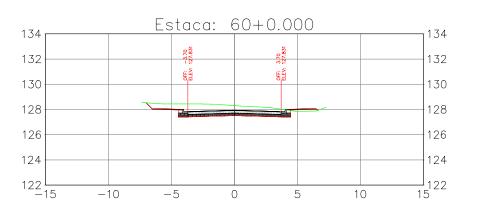


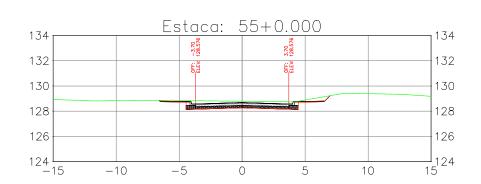


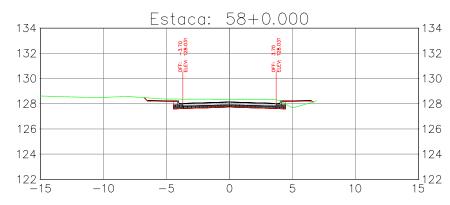

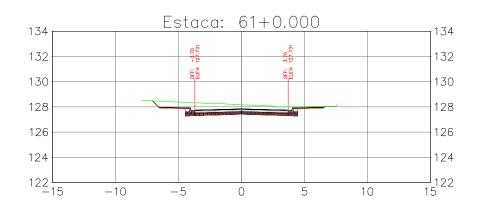

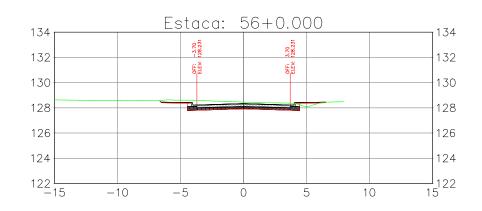

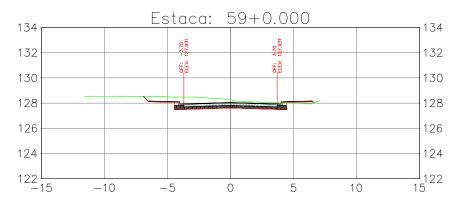

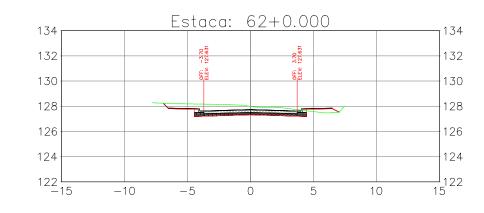

PROPRIETÁRIO:

Prefeitura Municipal de Cáceres - MT



ASSUNTO

Implantação de Infraestrutura Urbana Projeto de Terraplenagem

CONSTRUÇÃO:

Seção Transversal de Pavimentação

AUTOR DO PROJETO:

Observação:



Rua 02, nº 09, qd. 17, Jd. Universitario, Cuiabá/MT

Benedito A. O. Baraviera Eng. Civil CREA 120004427-4

RESP. TÉCNICO:


Guilherme R. de Moura Eng. Civil - CREA 121507547-2 PRANCHA:
PAV 07


ENDEREÇO DO EMPREENDIMENTO:
Ruas da Membeca localizada na zona urbana do município de


Cáceres - MT.


ESCALA: 1:300


DATA: OUTUBRO - 2021

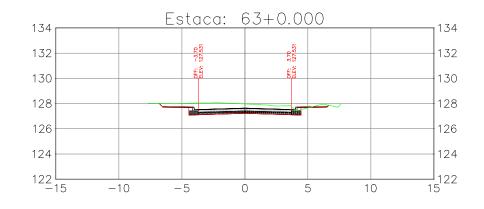


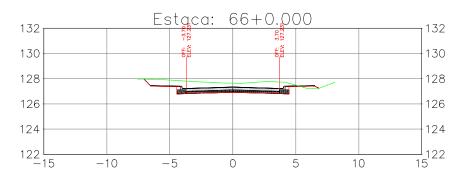


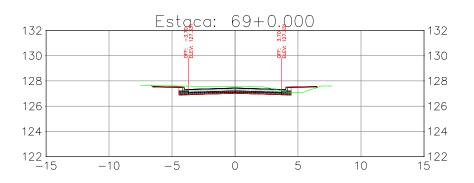


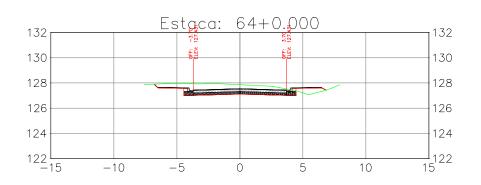


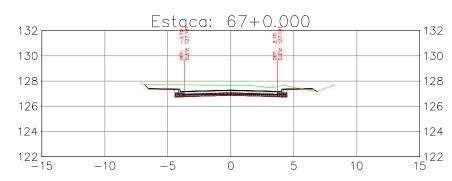

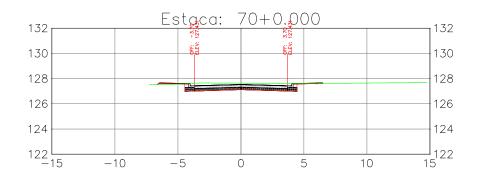

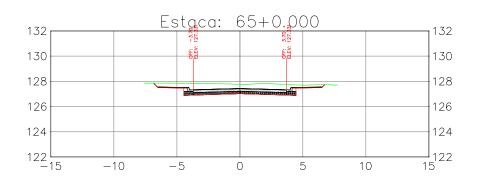

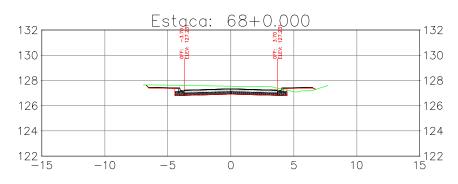

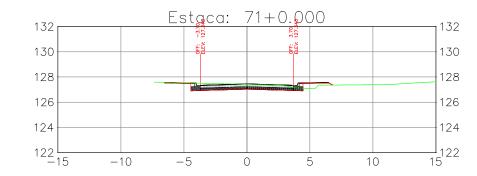

PROPRIETÁRIO:

Prefeitura Municipal de Cáceres - MT

ENDEREÇO DO EMPREENDIMENTO:



ASSUNTO

Implantação de Infraestrutura Urbana Projeto de Terraplenagem

CONSTRUÇÃO:

Seção Transversal de Pavimentação

AUTOR DO PROJETO:

Observação:



SPIN Soluções e Projetos Inteligentes Itda-epp

Rua 02, nº 09, qd. 17, Jd. Universitario, Cuiabá/MT

Benedito A. O. Baraviera Eng. Civil CREA 120004427-4

RESP. TÉCNICO:


Guilherme R. de Moura Eng. Civil - CREA 121507547-2


PRANCHA: **PAV 08**


Ruas da Membeca localizada na zona urbana do município de Cáceres - MT.


ESCALA: 1:300


DATA: OUTUBRO - 2021

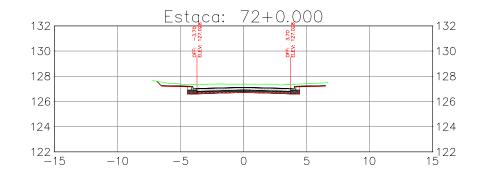


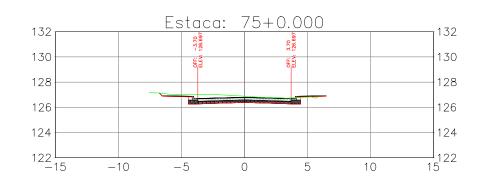


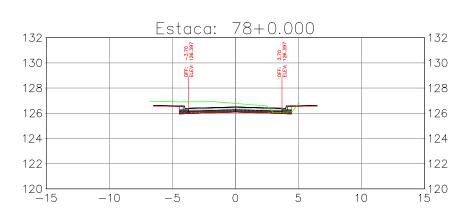


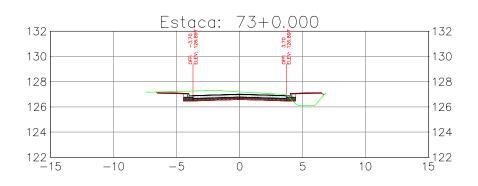


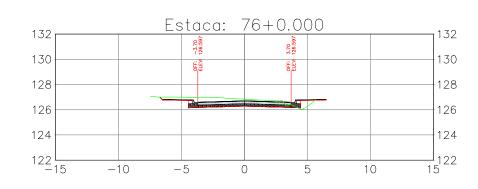

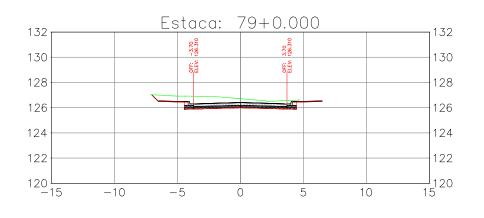

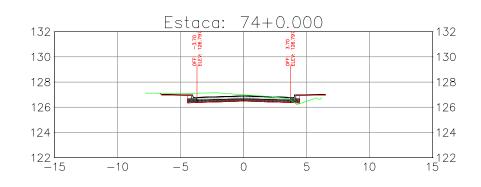

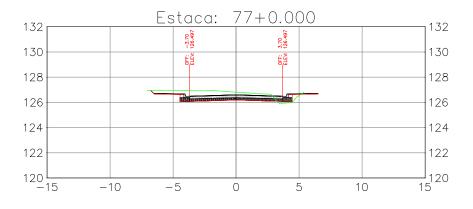

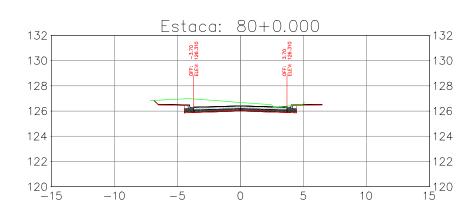

RESP. TÉCNICO:

PROPRIETÁRIO:

Prefeitura Municipal de Cáceres - MT

ENDEREÇO DO EMPREENDIMENTO:



ASSUNTO

Implantação de Infraestrutura Urbana Projeto de Terraplenagem

CONSTRUÇÃO:

Seção Transversal de Pavimentação

AUTOR DO PROJETO:

Observação:



SPIN Soluções e Projetos Inteligentes Itda-epp
Rua 02, nº 09, qd. 17, Jd. Universitario, Cuiabá/MT

Benedito A. O. Baraviera
Eng. Civil CREA 120004427-4

Guilherme R. de Moura Eng. Civil - CREA 121507547-2

PRANCHA:

(1)

(1)

(2)


(3)


(47-2)


Ruas da Membeca localizada na zona urbana do município de Cáceres - MT.


ESCALA: 1:300


DATA: OUTUBRO - 2021

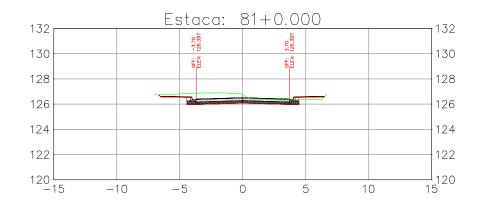


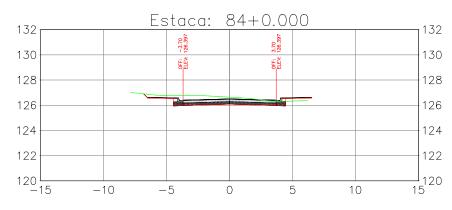


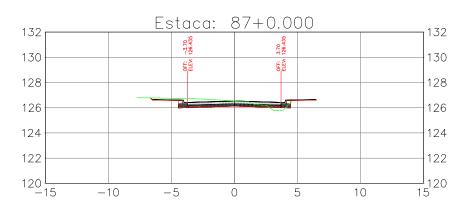


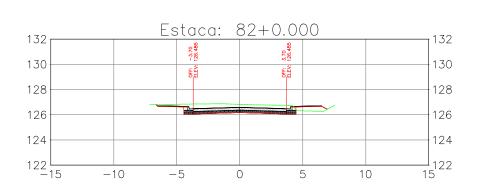


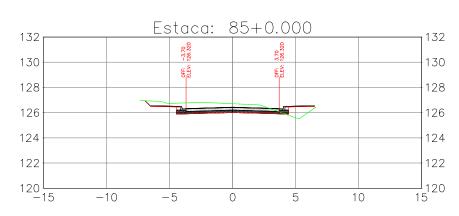

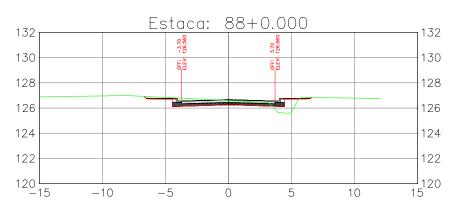

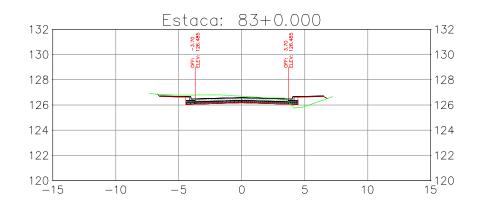

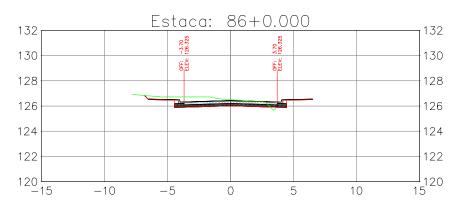

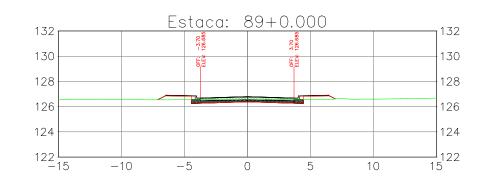

RESP. TÉCNICO:

PROPRIETÁRIO:

Prefeitura Municipal de Cáceres - MT



Implantação de Infraestrutura Urbana Projeto de Terraplenagem

CONSTRUÇÃO:

Seção Transversal de Pavimentação

AUTOR DO PROJETO:

Observação:



SPIN Soluções e Projetos Inteligentes Itda-epp

Benedito A. C. Baraviera Rua 02, nº 09, qd. 17, Jd. Universitario, Cuiabá/MT Eng. Civil CREA 120004427-4 Guilherme R. de Moura

10 A\ Δ.

ENDEREÇO DO EMPREENDIMENTO:

Ruas da Membeca localizada na zona urbana do município de Cáceres - MT.

> ESCALA: 1:300

DATA: OUTUBRO - 2021

Volume de Terraplenagem Rua do Membeca

Estaca	Area Corte	Area Aterro	Volume Corte	Volume Aterro	Vol. Corte Acumulado	Vol. Aterro Acumulado
0+10.413	2.79	0.71	0.00	0.00	0.00	0.00
1+0.000	3.49	0.16	30.09	4.15	30.09	4.15
2+0.000	6.28	0.00	97.69	1.60	127.78	5.75
3+0.000	4.80	1.61	110.79	16.07	238.57	21.83
4+0.000	5.14	2.11	99.37	37.21	337.94	59.04
5+0.000	10.99	1.22	161.29	33.33	499.23	92.37
6+0.000	4.16	2.11	151.54	33.29	650.78	125.66
7+0.000	10.23	0.00	143.94	21.10	794.72	146.76
8+0.000	10.55	0.02	207.87	0.22	1002.59	146.99
9+0.000	7.88	0.00	184.31	0.22	1186.90	147.21
10+0.000	4.66	0.18	125.36	1.82	1312.25	149.03
11+0.000	4.14	0.59	87.97	7.71	1400.23	156.74
12+0.000	5.11	0.13	92.43	7.16	1492.66	163.90
13+0.000	7.41	0.00	125.15	1.27	1617.81	165.17
14+0.000	9.53	0.00	169.37	0.00	1787.18	165.17
15+0.000	10.44	0.32	199.64	3.23	1986.82	168.40
16+0.000	10.38	0.41	208.18	7.29	2194.99	175.69
17+0.000	7.93	0.76	183.08	11.69	2378.07	187.38
18+0.000	7.58	0.82	155.08	15.83	2533.15	203.20
19+0.000	9.48	1.14	170.57	19.61	2703.72	222.81

Volume de Terraplenagem Rua do Membeca

Estaca	Area Corte	Area Aterro	Volume Corte	Volume Aterro	Vol. Corte Acumulado	Vol. Aterro Acumulado
20+0.000	6.91	0.57	163.86	17.12	2867.59	239.93
21+0.000	4.80	0.22	117.14	7.95	2984.72	247.88
22+0.000	3.50	0.30	83.01	5.27	3067.74	253.15
23+0.000	4.84	0.01	83.37	3.16	3151.11	256.31
24+0.000	6.23	0.03	110.71	0.39	3261.82	256.69
25+0.000	5.25	0.06	114.82	0.84	3376.64	257.53
26+0.000	4.34	0.97	95.90	10.26	3472.54	267.79
27+0.000	8.06	0.29	123.95	12.61	3596.50	280.40
28+0.000	3.99	0.58	120.49	8.66	3716.99	289.06
29+0.000	9.30	0.05	132.93	6.28	3849.91	295.34
30+0.000	9.77	0.00	190.67	0.54	4040.58	295.88
31+0.000	7.84	0.42	176.04	4.18	4216.63	300.06
32+0.000	8.49	0.09	163.24	5.11	4379.86	305.16
33+0.000	6.52	1.00	150.02	10.91	4529.89	316.08
34+0.000	7.79	0.00	143.05	9.97	4672.94	326.05
35+0.000	14.51	0.00	223.04	0.00	4895.98	326.05
36+0.000	7.36	0.00	218.71	0.00	5114.70	326.05
37+0.000	6.29	1.06	136.51	10.60	5251.21	336.65
38+0.000	6.83	1.11	131.28	21.75	5382.49	358.41
39+0.000	7.27	1.20	141.07	23.11	5523.56	381.51

Volume de Terraplenagem Rua do Membeca

Estaca	Area Corte	Area Aterro	Volume Corte	Volume Aterro	Vol. Corte Acumulado	Vol. Aterro Acumulado
40+0.000	6.52	0.22	137.95	14.12	5661.51	395.63
41+0.000	11.46	0.45	179.83	6.68	5841.34	402.31
42+0.000	6.78	0.12	182.43	5.68	6023.76	407.99
43+0.000	5.97	0.10	127.52	2.14	6151.29	410.14
44+0.000	6.22	0.00	121.89	1.01	6273.18	411.15
45+0.000	5.92	0.54	121.36	5.47	6394.54	416.62
46+0.000	8.46	0.08	143.77	6.24	6538.31	422.86
47+0.000	19.46	0.00	279.22	0.80	6817.53	423.66
48+0.000	6.64	0.00	261.04	0.00	7078.56	423.66
49+0.000	9.68	0.00	163.21	0.00	7241.77	423.66
50+0.000	8.20	0.00	178.79	0.00	7420.56	423.66
51+0.000	7.27	0.01	154.71	0.11	7575.27	423.78
52+0.000	6.14	0.11	134.08	1.25	7709.35	425.03
53+0.000	5.33	0.01	114.71	1.22	7824.06	426.25
54+0.000	9.52	0.00	148.52	0.09	7972.58	426.34
55+0.000	6.07	0.00	155.87	0.00	8128.45	426.34
56+0.000	5.96	0.29	120.31	2.88	8248.76	429.22
57+0.000	6.08	0.04	120.39	3.30	8369.15	432.52
58+0.000	6.52	0.67	125.96	7.16	8495.11	439.68
59+0.000	7.19	0.24	137.11	9.11	8632.22	448.79

PROPRIETÁRIO:

Prefeitura Municipal de Cáceres - MT



ENDEREÇO DO EMPREENDIMENTO:

Ruas da Membeca localizada na zona urbana do município de Cáceres - MT.

Implantação de Infraestrutura Urbana Projeto de Terraplenagem

CONSTRUÇÃO:

Seção Transversal de Pavimentação

AUTOR DO PROJETO:



SPIN Soluções e Projetos Inteligentes Itda-epp Rua 02, nº 09, qd. 17, Jd. Universitario, Cuiabá/MT

RESP. TÉCNICO:

Benedito A. C. Baraviera Eng. Civil - CREA 120004427-4

Guilherme R. de Moura

AV 1

₽

ESCALA:

DATA: OUTUBRO - 2021

Volume de Terraplenagem Rua do Membeca

Estaca	Area Corte	Area Aterro	Volume Corte	Volume Aterro	Vol. Corte Acumulado	Vol. Aterro Acumulado
60+0.000	8.47	0.26	156.64	4.97	8788.86	453.75
61+0.000	8.76	0.00	172.29	2.60	8961.15	456.36
62+0.000	7.51	0.62	162.66	6.19	9123.81	462.55
63+0.000	7.78	0.05	152.89	6.70	9276.70	469.25
64+0.000	7.52	0.82	153.00	8.67	9429.69	477.92
65+0.000	8.84	0.00	163.55	8.16	9593.24	486.07
66+0.000	9.09	0.19	179.22	1.91	9772.46	487.98
67+0.000	8.53	0.08	176.16	2.71	9948.62	490.69
68+0.000	6.60	0.49	151.32	5.68	10099.94	496.37
69+0.000	5.11	0.61	117.16	10.98	10217.11	507.35
70+0.000	5.20	0.10	103.13	7.15	10320.24	514.50
71+0.000	3.92	0.62	91.16	7.22	10411.39	521.72
72+0.000	7.45	0.00	113.68	6.17	10525.07	527.89
73+0.000	5.84	1.81	132.93	18.06	10658.00	545.95
74+0.000	4.97	0.73	108.09	25.33	10766.09	571.28
75+0.000	5.45	0.08	104.17	8.03	10870.26	579.31
76+0.000	5.52	0.50	109.68	5.78	10979.94	585.09
77+0.000	5.95	0.33	114.70	8.27	11094.65	593.36
78+0.000	6.59	0.09	125.39	4.19	11220.04	597.56
79+0.000	8.18	0.00	147.66	0.94	11367.70	598.50

Volume de Terraplenagem Rua do Membeca

Estaca	Area Corte	Area Aterro	Volume Corte	Volume Aterro	Vol. Corte Acumulado	Vol. Aterro Acumulado
80+0.000	7.65	0.00	158.31	0.00	11526.00	598.50
81+0.000	5.99	0.36	136.45	3.64	11662.45	602.14
82+0.000	6.64	0.79	126.29	11.59	11788.74	613.73
83+0.000	5.05	1.36	116.89	21.58	11905.63	635.31
84+0.000	5.70	0.37	107.51	17.34	12013.14	652.66
85+0.000	6.67	1.36	123.65	17.30	12136.79	669.95
86+0.000	5.12	0.06	117.84	14.22	12254.63	684.18
87+0.000	3.91	0.25	90.26	3.13	12344.89	687.31
88+0.000	3.81	1.28	77.21	15.27	12422.10	702.57
89+0.000	2.29	1.32	60.97	25.93	12483.07	728.50
90+0.000	0.00	0.00	22.86	13.16	12505.93	741.66
91+0.000	0.00	0.00	0.00	0.00	12505.93	741.66
92+0.000	0.00	0.00	0.00	0.00	12505.93	741.66
93+0.000	0.00	0.00	0.00	0.00	12505.93	741.66
94+0.000	0.00	0.00	0.00	0.00	12505.93	741.66
95+0.000	0.00	0.00	0.00	0.00	12505.93	741.66
96+0.000	0.00	0.00	0.00	0.00	12505.93	741.66
97+0.000	0.00	0.00	0.00	0.00	12505.93	741.66
98+0.000	0.00	0.00	0.00	0.00	12505.93	741.66
99+0.000	0.00	0.00	0.00	0.00	12505.93	741.66

Volume de Terraplenagem Rua do Membeca

Estaca	Area Corte	Area Aterro	Volume Corte	Volume Aterro	Vol. Corte Acumulado	Vol. Aterro Acumulado
100+0.000	0.00	0.00	0.00	0.00	12505.93	741.66
101+0.000	0.00	0.00	0.00	0.00	12505.93	741.66
102+0.000	0.00	0.00	0.00	0.00	12505.93	741.66
103+0.000	0.00	0.00	0.00	0.00	12505.93	741.66
103+13.054	0.00	0.00	0.00	0.00	12505.93	741.66

PROPRIETÁRIO:

Cáceres - MT.

Prefeitura Municipal de Cáceres - MT

ENDEREÇO DO EMPREENDIMENTO:

Ruas da Membeca localizada na zona urbana do município de



Implantação de Infraestrutura Urbana Projeto de Terraplenagem

Seção Transversal da Terraplenagem

AUTOR DO PROJETO:



SPIN Soluções e Projetos Inteligentes Itda-epp Rua 02, nº 09, qd. 17, Jd. Universitario, Cuiabá/MT

RESP. TÉCNICO:


Benedito A. O. Baraviera Eng. Civil - CREA 120004427-4

AV 12 **₽**

ESCALA:

DATA: OUTUBRO - 2021

MATERIAL	EST. PAV. (Km)	EST. Ñ PAV. (Km)	TOTAL (Km)	DESTINO
Jazida	3,71	2,30	6,01	Rua da Membeca

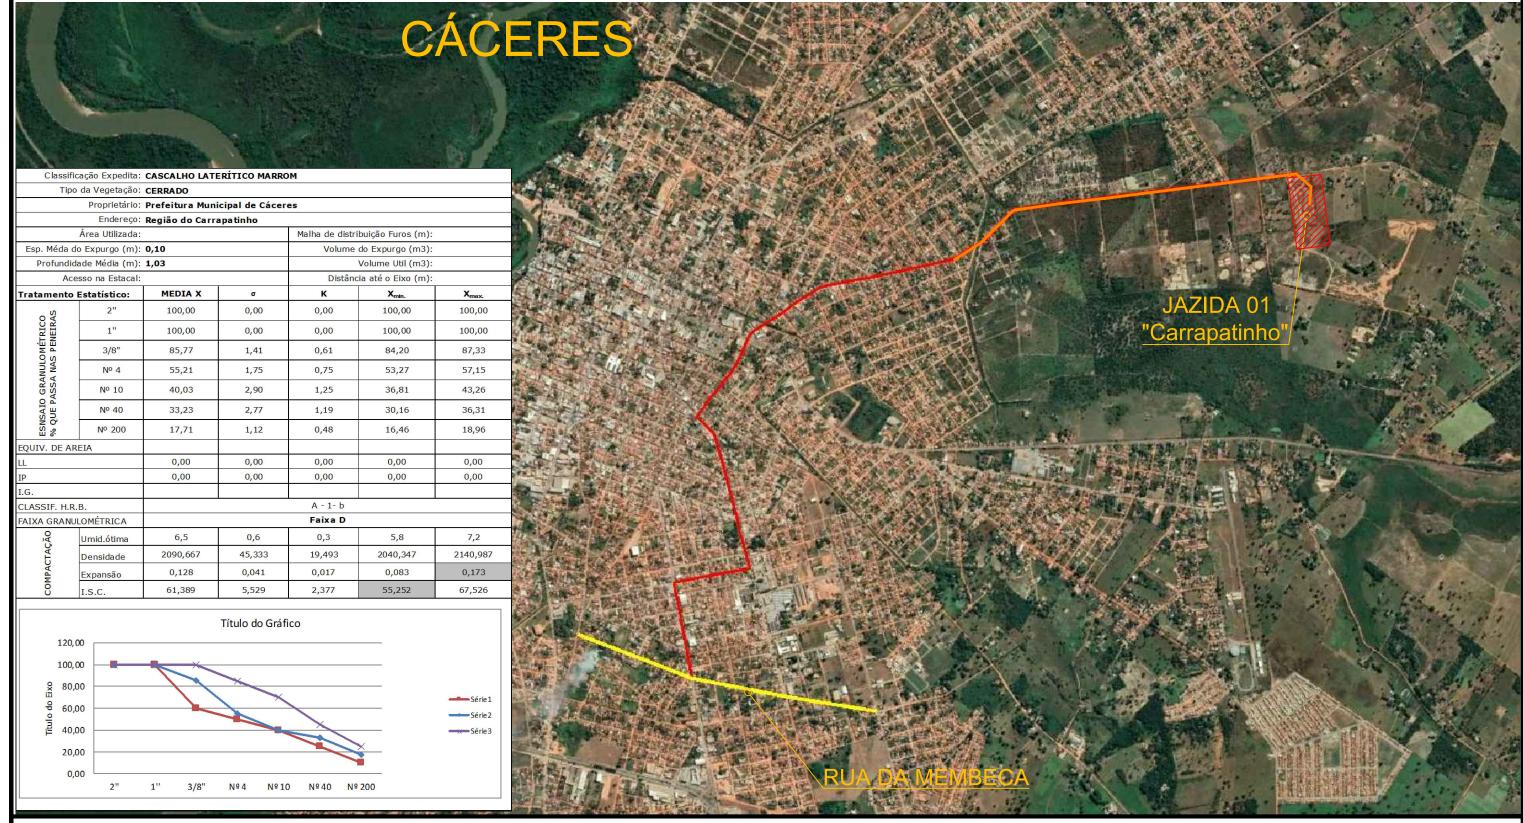

DATA: OUTUBRO - 2021

PROPRIETÁRIO:

Prefeitura Municipal de Cáceres - MT



ENDEREÇO DO EMPREENDIMENTO:

Rua da Membeca localizada na zona urbana do município de Cáceres - MT.

Implantação de Infraestrutura Urbana Projeto de Pavimentação

CONSTRUÇÃO:

ESCALA:

Localização da Jazida

AUTOR DO PROJETO:

Observação:




SPIN Soluções e Projetos Inteligentes Itda-epp Rua 02, nº 09, qd. 17, Jd. Universitario, Cuiabá/MT RESP. TÉCNICO:



3

1

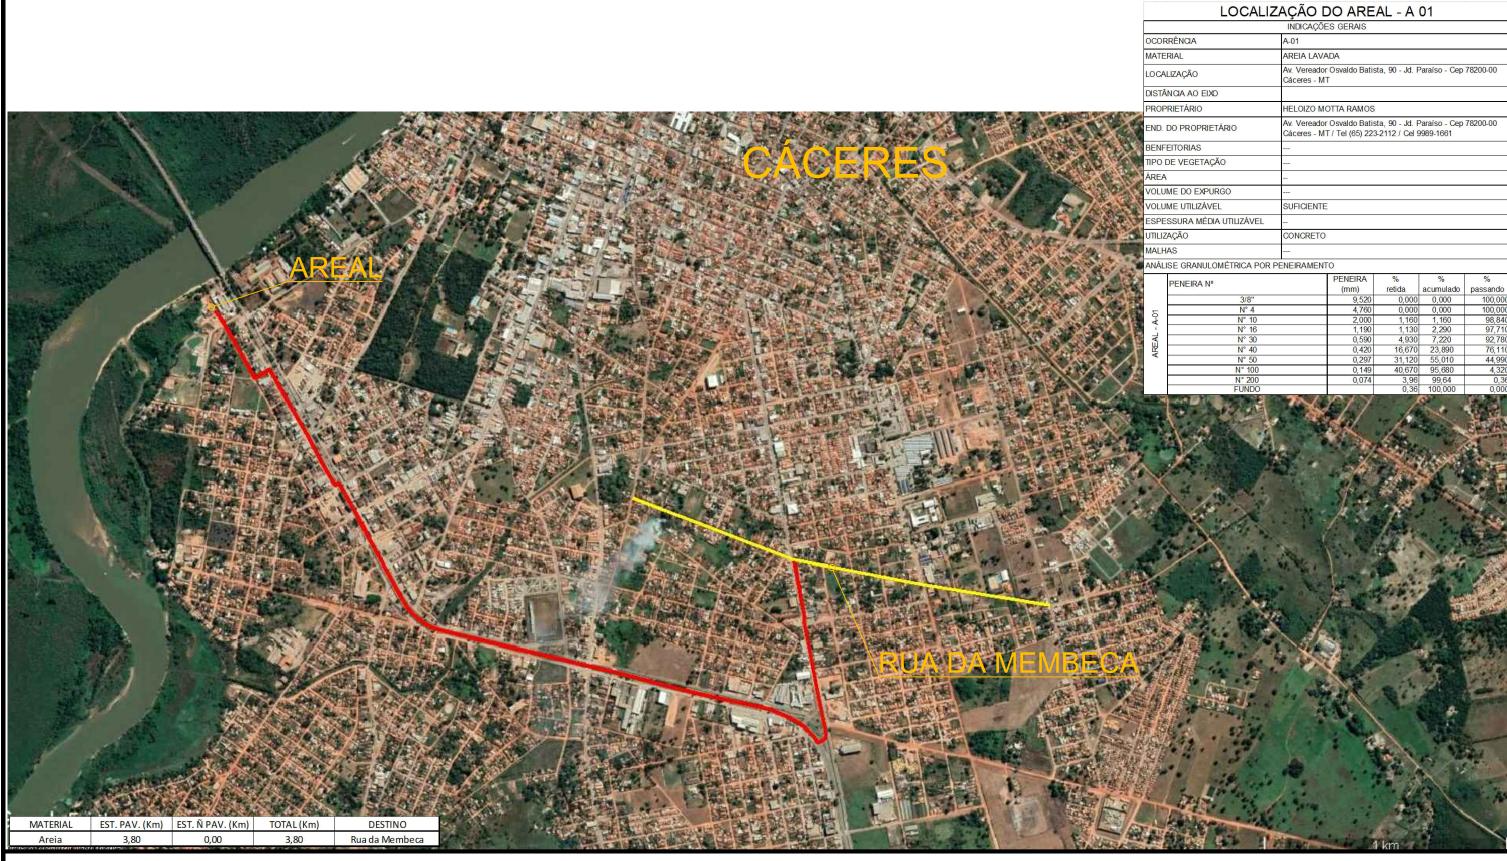

PROPRIETÁRIO:

Prefeitura Municipal de Cáceres - MT



ENDEREÇO DO EMPREENDIMENTO:

Rua da Membeca localizada na zona urbana do município de Cáceres - MT.

Implantação de Infraestrutura Urbana Projeto de Pavimentação

CONSTRUÇÃO:

Localização do Areal

ESCALA: DATA: OUTUBRO - 2021 AUTOR DO PROJETO:

Observação:




SPIN Soluções e Projetos Inteligentes Itda-epp Rua 02, nº 09, qd. 17, Jd. Universitario, Cuiabá/MT

RESP. TÉCNICO:



14

₽

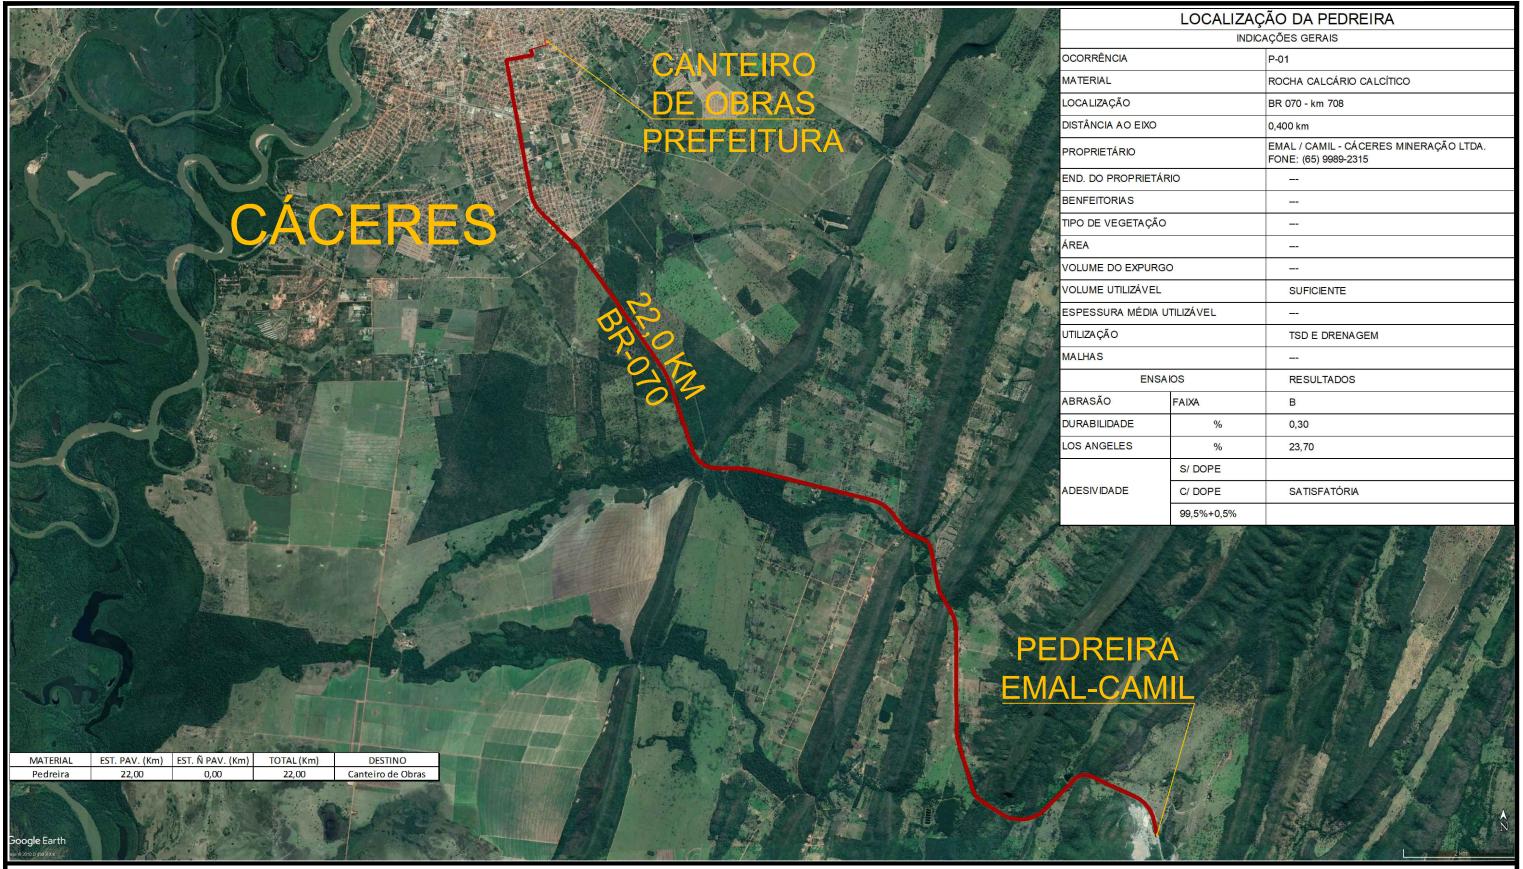

PROPRIETÁRIO:

Prefeitura Municipal de Cáceres - MT



ENDEREÇO DO EMPREENDIMENTO:

Rua da Membeca localizada na zona urbana do município de Cáceres - MT.

Implantação de Infraestrutura Urbana Projeto de Pavimentação

CONSTRUÇÃO:

Localização da Pedreira

AUTOR DO PROJETO:

Observação:



SPIN Soluções e Projetos Inteligentes Itda-epp Rua 02, nº 09, qd. 17, Jd. Universitario, Cuiabá/MT

RESP. TÉCNICO:



ESCALA:

DATA: OUTUBRO - 2021

Formato: A3 - dim. 420mm x 297mm

5 **A** Δ.



PROPRIETÁRIO:

Prefeitura Municipal de Cáceres - MT



ENDEREÇO DO EMPREENDIMENTO:

Rua da Membeca localizada na zona urbana do município de Cáceres - MT.

A SCHINTO:

Implantação de Infraestrutura Urbana Projeto de Terraplenagem

CONSTRUÇÃO:

Localização do Canteiro de Obras

AUTOR DO PROJETO:



SPIN Soluções e Projetos Inteligentes Itda-epp Rua 02, nº 09, qd. 17, Jd. Universitario, Cuiabá/MT RESP. TÉCNICO:



Guilherme R. de Moura

ESCALA:

) (DATA: **OUTUBRO - 2021**

Formato: A3 - dim. 420mm x 297mm

PRANCHA:
PAV 16

LOCALIZAÇÃO			ESTA	CAS			EXTENSÃO LARGURA ÁREA			OBSERVAÇÃO
LOGRADOURO	1	INIC	IAL		ĦΝ	AL	(M)	(M)	(M2)	OBSERVAÇÃO
Rua do Membeca (Av. dos Estados a Av. Getúlio Vargas)	0	+	5,500	26	+	7,600	522,10	9,00	4.698,900	
Rua do Membeca (Av. Getúlio Vargas a Av. Talhamares)	26	+	18,800	53	+	9,900	531,10	9,00	4.779,900	
Rua do Membeca (Av. Talhamares a Rua dos Periquitos)	54	+	6,200	89	+	4,000	697,80	9,00	6.280,200	
LIMPA RODAS							EXTENSÃO	LARGURA MÉDIA	ÁREA	
							(M)	(M)	(M2)	
Travessa D		+			+		15,60	8,00	124,800	
Rua 02		+			+		15,60	8,00	124,800	
Rua 03		+			+		15,60	8,00	124,800	
Rua 04 (lado direito)		+			+		15,60	8,00	124,800	
Rua 04 (lado esquerdo)		+			+		15,60	8,00	124,800	
Rua dos Mutuns (lado direito)		+			+		15,60	8,00	124,800	
Rua dos Mutuns (lado esquerdo)		+			+		15,60	8,00	124,800	
Rua dos Tucanos (lado direito)		+			+		15,60	8,00	124,800	
Rua dos Tucanos (lado esquerdo)		+			+		15,60	8,00	124,800	
Rua das Gralhas		+			+		15,60	8,00	124,800	
Rua São Damião		+			+		15,60	8,00	124,800	
Rua São Carlos		+			+		15,60	8,00	124,800	
Travessa dos Pardais		+			+		15,60	8,00	124,800	
Rua dos Periquitos (lado direito)		+			+		15,60	8,00	124,800	
Rua dos Periquitos (Iado esquerdo)		+			+		15,60	8,00	124,800	
RAIO DOS CRUZAMENTOS DAS RUAS QUE CRUZAM COM A RUA DO MENBECA							QTD de Quadrantes		ÁREA	
							(UND)	(M2)	(M2)	
Av. dos Estados		1			Н		2,00	-	7,000	
Travessa D		+			Н		2,00		7,000	
Rua 02		-			H		2,00	3,50	7,000	
Rua 03		-			Н		2,00	3,50	7,000	
Rua 04		-			\vdash		4,00	3,50	14,000	
Av. Getúlio Vargas		+			Н		4,00	4,50	18,000	
Rua dos Mutuns		-			Н		4,00	3,50	14,000	
Rua dos Tucanos		+			Н		4,00		14,000	
Ruas das Gralhas		-			Ш		2,00		7,000	
Av. Talhamares		-			Н		4,00		18,000	
Rua São Damião		1			Ц		2,00		7,000	
Rua São Carlos		-			Ц		2,00		7,000	
Travessa dos Pardais		1			Ц		2,00		7,000	
Rua dos Periquitos		1			Ш		2,00	3,50	7,000	
									17.772,000	

PROPRIETÁRIO:

Prefeitura Municipal de Cáceres - MT

ENDEREÇO DO EMPREENDIMENTO:



Rua da Membeca localizada na zona urbana do município de Cáceres - MT.

Implantação de Infraestrutura Urbana Projeto de Pavimentação

CONSTRUÇÃO:

ESCALA:

Notas de Serviço - Regularização do Sub-Leito

SPIN Soluções e Projetos Inteligentes Itda-epp Rua 02, nº 09, qd. 17, Jd. Universitario, Cuiabá/MT

AUTOR DO PROJETO:



Benedito A. C. Baraviera Eng. Civil - CREA 120004427-4

RESP. TÉCNICO:

Guilherme R. de Moura

AV 17

_

DATA: OUTUBRO - 2021 S/ ESCALA

LOCALIZAÇÃO			ESTA	CAS			EXTENSÃO	LARGURA MÉDIA	ÁREA	ESP.	VOLUME
LOGRADOURO	ACAO DOURD DOURD	(M)	(M2)	(M)	(M 3)						
Rua do Membeca (Av. dos Estados a Av. Getúlio Vargas)	0	+	5,500	26	+	7,600	522,10	9,00	4.698,900	0,20	939,780
Rua do Membeca (Av. Getúlio Vargas a Av. Talhamares)	26	+	18,800	53	+	9,900	531,10	9,00	4.779,900	0,20	955,980
Rua do Membeca (Av. Talhamares a Rua dos Periquitos)	54	+	6,200	89	+	4,000	697,80	9,00	6.280,200	0,20	1.256,040
LIM PA RODA S							EXTENSÃO	MÉDIA	ÁREA	ESP.	VOLUME
							(M)	(M)	(M2)	(M)	(M 3)
Travessa D							15,60	8,00	124,800	0,20	24,960
Rua 02							15,60	8,00	124,800	0,20	24,960
Rua 03							15,60	8,00	124,800	0,20	24,960
Rua 04 (lado direito)							15,60	8,00	124,800	0,20	24,960
Rua 04 (lado esquerdo)							15,60	8,00	124,800	0,20	24,960
Rua dos Mutuns (lado direito)							15,60	8,00	124,800	0,20	24,960
Rua dos Mutuns (lado esquerdo)							15,60	8,00	124,800	0,20	24,960
Rua dos Tucanos (lado direito)							15,60	8,00	124,800	0,20	24,960
Rua dos Tucanos (lado esquerdo)							15,60	8,00	124,800	0,20	24,960
Rua das Gralhas							15,60	8,00	124,800	0,20	24,960
Rua São Damião							15,60	8,00	124,800	0,20	24,960
Rua São Carlos							15,60	8,00	124,800	0,20	24,960
Travessa dos Pardais							15,60	8,00	124,800	0,20	24,960
Rua dos Periquitos (lado direito)					Γ		15,60	8,00	124,800	0,20	24,960
Rua dos Periquitos (lado esquerdo)							15,60	8,00	124,800	0,20	24,960
RAIO DOS CRUZAMENTOS DAS RUAS QUE								ÁREA/	ÁREA	ESP.	VOLUME
CRUZAM COM A RUA DO MENBECA									(110)	(141)	(84.2)
Av. dos Estados		+			\vdash			3,50	(M2) 7,000	(M) 0,20	(M3) 1,400
Travessa D		+			+			3,50	7,000	0,20	1,400
Rua 02		+			\vdash			3,50	7,000	0,20	1,400
Rua 03		+			+		- 1	3,50	7,000	0,20	1,400
Rua 04		+			+		4,00	3,50	14,000	0,20	2,800
Av. Getúlio Vargas		+			+		4,00	4,50	18.000	0,20	3,600
Rua dos Mutuns		H			+		4.00		14,000	0,20	2,800
Rua dos Tucanos	+	+			+		4,00		14,000	0,20	2,800
Ruas das Gralhas		t			+		2,00		7,000	0,20	1,400
Av. Talhamares		t			+		4,00	-	18,000	0,20	3,600
Rua São Damião		t			+		2,00		7,000	0,20	1,400
	-	+			\dagger		2,00		7,000	0,20	1,400
IRua Sao Carlos					1		_,50				1,400
Rua São Carlos Travessa dos Pardais		H					2.00	3.50	7.0001	0,20	
Travessa dos Pardais		F					2,00 2.00		7,000 7.000	0,20	
							2,00		7,000	0,20	
Travessa dos Pardais							-				1,400

PROPRIETÁRIO:

Prefeitura Municipal de Cáceres - MT



ENDEREÇO DO EMPREENDIMENTO:

Rua da Membeca localizada na zona urbana do município de Cáceres - MT.

Implantação de Infraestrutura Urbana Projeto de Pavimentação

CONSTRUÇÃO:

Notas de Serviço - Sub-Base

Sologões e Projetos Inteligentes

AUTOR DO PROJETO:

SPIN Soluções e Projetos Inteligentes Itda-epp Rua 02, nº 09, qd. 17, Jd. Universitario, Cuiabá/MT

RESP. TÉCNICO:

Benedito A. C. Baraviera Eng. Civil - CREA 120004427-4

Guilherme R. de Moura

AV 18

_

ESCALA: S/ ESCALA DATA: **OUTUBRO - 2021**

LOCALIZAÇÃO			ESTA	CAS			EXTENSÃO	LARGURA MÉDIA	ÁREA	ESP.	VOLUME
LOGRADOURO	П	NIC	IAL		FIN	AL	(M)	(M)	(M2)	(M)	(M 3)
Rua do Membeca (Av. dos Estados a Av. Getúlio Vargas)	0	+	5,500	26	+	7,600	522,10	9,00	4.698,900	0,20	939,780
Rua do Membeca (Av. Getúlio Vargas a Av. Talhamares)	26	+	18,800	53	+	9,900	531,10	9,00	4.779,900	0,20	955,980
Rua do Membeca (Av. Talhamares a Rua dos Periquitos)	54	+	6,200	89	+	4,000	697,80		6.280,200	0,20	1.256,040
LIMPA RODAS							EXTENSÃO (M)	LARGURA MÉDIA (M)	ÁREA (M2)	ESP.	VOLUME (M3)
Travessa D		+			H		15,60	5 15	124,800	0,20	24,960
Rua 02		+			Н		15,60		124,800	0,20	24,960
Rua 03		+			Н		15,60		124,800	0,20	24,960
Rua 04 (lado direito)		-			Н		15,60		124,800	0,20	24,960
Rua 04 (lado esquerdo)		+			H		15,60		124,800	0,20	24,960
Rua dos Mutuns (lado direito)		+			Н		15,60		124,800	0,20	24,960
Rua dos Mutuns (lado esquerdo)		+			Н		15,60		124,800	0,20	24,960
Rua dos Tucanos (lado direito)		+			H		15,60	· ·	124,800	0,20	24,960
Rua dos Tucanos (lado esquerdo)		+			Н		15,60		124,800	0,20	24,960
Rua das Gralhas		+			Н		15,60		124,800	0,20	24,960
Rua São Damião		+			Н		15,60		124,800	0,20	24,960
Rua São Carlos		+			H		15,60	116	124,800	0,20	24,960
Travessa dos Pardais		+			Н		15,60		124,800	0,20	24,960
Rua dos Periquitos (lado direito)		+			Н		15,60		124,800	0,20	24,960
Rua dos Periquitos (lado esquerdo)		_			Н		15,60		124,800	0,20	24,960
rau aco r cirquitos (tato ocqueras)		+			Н		10,00	5,55	121,000	0,20	2.,,000
		-			Н		QTD de	ÁREA/	ÁDEA	ESP.	VOLUME
RAIO DOS CRUZAM ENTOS DAS RUAS QUE CRUZAM COM A RUA DO MENBECA							Quadrantes	Quadrante	ÁREA	ESP.	VOLUME
CROZAM COM A ROA DO MENDECA							(UND)	(M 2)	(M2)	(M)	(M 3)
Av. dos Estados							2,00	3,50	7,000	0,20	1,400
Travessa D							2,00	3,50	7,000	0,20	1,400
Rua 02							2,00	3,50	7,000	0,20	1,400
Rua 03							2,00		7,000	0,20	1,400
Rua 04							4,00	3,50	14,000	0,20	2,800
Av. Getúlio Vargas							4,00	4,50	18,000	0,20	3,600
Rua dos Mutuns							4,00		14,000	0,20	2,800
Rua dos Tucanos							4,00		14,000	0,20	2,800
Ruas das Gralhas							2,00		7,000	0,20	1,400
Av. Talhamares							4,00	10	18,000	0,20	3,600
Rua São Damião							2,00		7,000	0,20	1,400
Rua São Carlos							2,00		7,000	0,20	1,400
Travessa dos Pardais							2,00		7,000	0,20	1,400
Rua dos Periquitos		\perp					2,00	3,50	7,000	0,20	1,400
		_									
	TOTAL				Ħ						3.554,400

PROPRIETÁRIO:

Prefeitura Municipal de Cáceres - MT



ENDEREÇO DO EMPREENDIMENTO:

Rua da Membeca localizada na zona urbana do município de Cáceres - MT.

Implantação de Infraestrutura Urbana Projeto de Pavimentação

CONSTRUÇÃO:

Notas de Serviço - Base

AUTOR DO PROJETO:



SPIN Soluções e Projetos Inteligentes Itda-epp Rua 02, nº 09, qd. 17, Jd. Universitario, Cuiabá/MT

RESP. TÉCNICO:

Benedito A. C. Baraviera Eng. Civil - CREA 120004427-4

Guilherme R. de Moura

AV 19

_

ESCALA: S/ ESCALA DATA: **OUTUBRO - 2021**

LOCALIZAÇÃO			ESTA	CAS			EXTENSÃO	LARGURA MÉDIA	ÁREA
LOGRADOURO	ı	INIC	IAL		FIN	AL	(M)	(M)	(M 2)
Rua do Membeca (Av. dos Estados a Av. Getúlio Vargas)	0	+	0,000	28	+	13,510	573,51	7,40	4.243,974
Rua do Membeca (Av. Getúlio Vargas a Av. Talhamares)	0	+	0,000	31	+	18,240	638,24	7,40	4.722,976
Rua do Membeca (Av. Talhamares a Rua dos Periquitos)	0	+	4,000	5	+	13,500	109,50	7,40	810,300
LIMPA RODAS									
Travessa D							15,60	7,40	115,440
Rua 02							15,60	7,40	115,440
Rua 03							15,60	7,40	115,440
Rua 04 (lado direito)							15,60	7,40	115,440
Rua 04 (lado esquerdo)							15,60	7,40	115,440
Rua dos Mutuns (lado direito)							15,60	7,40	115,440
Rua dos Mutuns (lado esquerdo)							15,60	7,40	115,440
Rua dos Tucanos (lado direito)		П					15,60	7,40	115,440
Rua dos Tucanos (lado esquerdo)							15,60	7,40	115,440
Rua das Gralhas							15,60	7,40	115,440
Rua São Damião							15,60	7,40	115,440
Rua São Carlos							15,60	7,40	115,440
Travessa dos Pardais							15,60	7,40	115,440
Rua dos Periquitos (lado direito)							15,60	7,40	115,440
Rua dos Periquitos (lado esquerdo)					F		15,60	7,40	115,440
RAIO DOS CRUZAMENTOS DA S RUA S QUE CRUZAM COM A RUA DO MENBECA							QTD de Quadrantes	ÁREA/ Quadrante	ÁREA
							(UND)	(M 2)	(M 2)
Av. dos Estados							2,00	4,90	9,800
Travessa D							2,00	4,90	9,800
Rua 02							2,00	4,90	9,800
Rua 03							2,00	4,90	9,800
Rua 04							4,00	4,90	19,600
Av. Getúlio Vargas							4,00	5,90	23,600
Rua dos Mutuns							4,00	4,90	19,600
Rua dos Tucanos							4,00	4,90	19,600
Ruas das Gralhas							2,00	4,90	9,800
Av. Talhamares							4,00	1.0	23,600
Rua São Damião							2,00	4,90	9,800
Rua São Carlos							2,00	,	9,800
Travessa dos Pardais							2,00	4,90	9,800
Rua dos Periquitos							2,00	4,90	9,800
									11.703,050

PROPRIETÁRIO:

Prefeitura Municipal de Cáceres - MT



ENDEREÇO DO EMPREENDIMENTO:

Rua da Membeca localizada na zona urbana do município de Cáceres - MT.

Implantação de Infraestrutura Urbana Projeto de Pavimentação

CONSTRUÇÃO:

Notas de Serviço - Imprimação

AUTOR DO PROJETO:



SPIN Soluções e Projetos Inteligentes Itda-epp Rua 02, nº 09, qd. 17, Jd. Universitario, Cuiabá/MT

RESP. TÉCNICO:

Benedito A. C. Baraviera Eng. Civil - CREA 120004427-4

Guilherme R. de Moura

AV 20

_

ESCALA: S/ ESCALA DATA: **OUTUBRO - 2021**

LOCALIZAÇÃO			ESTA	CAS			EXTENSÃO	LARGURA MÉDIA	ÁREA
LOGRA DOURO	- 1	NIC	IAL		FIN	AL	(M)	(M)	(M2)
Rua do Membeca (Av. dos Estados a Av. Getúlio Vargas)	0	+	0,000	28	+	13,510	573,51	7,40	4.243,974
Rua do Membeca (Av. Getúlio Vargas a Av. Talhamares)	0	+	0,000	31	+	18,240	638,24	7,40	4.722,976
Rua do Membeca (Av. Talhamares a Rua dos Periquitos)	0	+	4,000	5	+	13,500	109,50	7,40	810,300
LIMPA RODAS									
Travessa D							15,60	7,40	115,440
Rua 02							15,60	7,40	115,440
Rua 03							15,60	7,40	115,440
Rua 04 (lado direito)							15,60	7,40	115,440
Rua 04 (lado esquerdo)					H		15,60	7,40	115,440
Rua dos Mutuns (lado direito)							15,60	7,40	115,440
Rua dos Mutuns (lado esquerdo)							15,60	7,40	115,440
Rua dos Tucanos (lado direito)					t		15,60	7,40	115,440
Rua dos Tucanos (lado esquerdo)							15,60	7,40	115,440
Rua das Gralhas							15,60	7,40	115,440
Rua São Damião					Т		15,60	7,40	115,440
Rua São Carlos					Т		15,60	7,40	115,440
Travessa dos Pardais					Н		15.60	7,40	115,440
Rua dos Periguitos (lado direito)							15,60	7,40	115,440
Rua dos Periquitos (lado esquerdo)					Т		15,60	7,40	115,440
RAIO DOS CRUZAMENTOS DAS RUAS QUE CRUZAM COM A RUA DO MENBECA							QTD de Quadrantes	ÁREA/ Quadrante	ÁREA
							(UND)	(M 2)	(M2)
Av. dos Estados							2,00	4,90	9,800
Travessa D							2,00	4,90	9,800
Rua 02							2,00	4,90	9,800
Rua 03							2,00	4,90	9,800
Rua 04							4,00	4,90	19,600
Av. Getúlio Vargas							4,00	5,90	23,600
Rua dos Mutuns							4,00	4,90	19,600
Rua dos Tucanos							4,00	4,90	19,600
Ruas das Gralhas							2,00	4,90	9,800
Av. Talhamares							4,00	5,90	23,600
Rua São Damião							2,00	4,90	9,800
Rua São Carlos							2,00	4,90	9,800
Travessa dos Pardais							2,00	4,90	9,800
Rua dos Periquitos							2,00	4,90	9,800

PROPRIETÁRIO:

Prefeitura Municipal de Cáceres - MT



ENDEREÇO DO EMPREENDIMENTO:

Rua da Membeca localizada na zona urbana do município de Cáceres - MT.

Implantação de Infraestrutura Urbana Projeto de Pavimentação

CONSTRUÇÃO:

Notas de Serviço - TSD (Tratamento Superficial Duplo)

ESCALA: S/ ESCALA DATA: OUTUBRO - 2021

AUTOR DO PROJETO:



SPIN Soluções e Projetos Inteligentes Itda-epp Rua 02, nº 09, qd. 17, Jd. Universitario, Cuiabá/MT

RESP. TÉCNICO:



Guilherme R. de Moura

2

A\

_

SERVIÇO	UND.	QUANTIDADE COMPACTADO	MATERIAL	CODIGO DO MATERIAL	FATOR DE CONTRAÇÃO	QUANTIDADE DA AQUISIÇÃO
BASE	M3	3.554,400	CASCALHO		15,00%	4.087,560
SUB-BASE	M3	3.554,400	CASCALHO		15,00%	4.087,560
REFORÇO	M3					0,000
TOTAL						8.175,120

PROPRIETÁRIO:

Prefeitura Municipal de Cáceres - MT



ENDEREÇO DO EMPREENDIMENTO:

Rua da Membeca localizada na zona urbana do município de Cáceres - MT.

Implantação de Infraestrutura Urbana Projeto de Pavimentação

CONSTRUÇÃO:

Notas de Serviço - Aquisição de Material de Jazida

ESCALA: S/ ESCALA DATA: **OUTUBRO - 2021** AUTOR DO PROJETO:



SPIN Soluções e Projetos Inteligentes Itda-epp Rua 02, nº 09, qd. 17, Jd. Universitario, Cuiabá/MT

RESP. TÉCNICO:



Guilherme R. de Moura

AV 22

ORIGEM	DESTINO	MA TERIA L	V OLUME COMPA CTA DO (m3)	VOLUME ESCAVADO (15%) (m3)	PESO ESPECÍFICO DO SOLO NA TURA L (γ)	PESO (Ton.)	DISTÂNCIA (KM)	MOMENTO (Tx KM)
MA TERIA L PARA SUB-BASE								
J-1	PISTA	CASCALHO	3.554,400	4.087,560	1,600	6.540,096	3,710	24.263,76
MA TERIAL PARA	BASE							
J-1	PISTA	CASCALHO	3.554,400	4.087,560	1,600	6.540,096	3,710	24.263,76
MA TERIAL PARA	REFORÇO DO SUBL	EITO						
J-1	PISTA	CASCALHO		0,000	1,600	-	3,710	-
TOTAL			7.108,800	8.175,120		13.080,192		48.527,51

PROPRIETÁRIO:

Prefeitura Municipal de Cáceres - MT



ENDEREÇO DO EMPREENDIMENTO:

Rua da Membeca localizada na zona urbana do município de Cáceres - MT.

Implantação de Infraestrutura Urbana Projeto de Pavimentação

CONSTRUÇÃO:

Notas de Serviço - Transporte dos Materiais Terrosos em Rod. Pavimentada

ESCALA: S/ ESCALA DATA: **OUTUBRO - 2021**

AUTOR DO PROJETO:



SPIN Soluções e Projetos Inteligentes Itda-epp Rua 02, nº 09, qd. 17, Jd. Universitario, Cuiabá/MT

RESP. TÉCNICO:



Guilherme R. de Moura

AV 23

ORIGEM	DESTINO	MA TERIA L	VOLUME COMPA CTA DO (m3)	VOLUME ESCAVADO (15%) (m3)	PESO ESPECÍFICO DO SOLO NA TURA L (Y)	PESO (Ton.)	DISTÂNCIA (KM)	MOMENTO (T x KM)
MA TERIAL PARA	SUB-BASE							
J-1	PISTA	CASCALHO	3.554,400	4.087,560	1,600	6.540,096	2,300	15.042,22
MA TERIAL PARA	BASE							
J-1	PISTA	CASCALHO	3.554,400	4.087,560	1,600	6.540,096	2,300	15.042,22
MA TERIA L PA RA	REFORÇO DO SUBL	ETO						
J-1	PISTA	CASCALHO		0,000	1,600		2,300	-
TOTAL			7.108,800	8.175,120		13.080,192		30.084,44

PROPRIETÁRIO:

Cáceres - MT.

Prefeitura Municipal de Cáceres - MT

ENDEREÇO DO EMPREENDIMENTO:

Rua da Membeca localizada na zona urbana do município de



Implantação de Infraestrutura Urbana Projeto de Pavimentação

CONSTRUÇÃO:

Notas de Serviço - Transporte dos Materiais Terrosos em Rod. Não Pavimentada

ESCALA: S/ ESCALA DATA: **OUTUBRO - 2021**

AUTOR DO PROJETO:



SPIN Soluções e Projetos Inteligentes Itda-epp Rua 02, nº 09, qd. 17, Jd. Universitario, Cuiabá/MT

RESP. TÉCNICO:



Guilherme R. de Moura

AV 24

ORIGEM	DESTINO	MA TERIA L	QUANTIDADE DO SERVIÇO (m2)	TAXA DE APLICAÇÃO (ton./m2)	PESO (T)	DISTÂ NCIA (KM)	MOMENTO (T x KM)
BRITA PARA TSD							
PEDREIRA	PISTA	BRITA	11.703,050	0,0371	434,183	22,000	9.552,03
PÓ DE PEDRA CAF	A SELANTE						
PEDREIRA	PISTA	BRITA	11.703,050	0,0090	105,327	22,000	2.317,19
TOTAL					539,510		11.869,22

PROPRIETÁRIO:

Cáceres - MT.

Prefeitura Municipal de Cáceres - MT

ENDEREÇO DO EMPREENDIMENTO:

Rua da Membeca localizada na zona urbana do município de



Implantação de Infraestrutura Urbana Projeto de Pavimentação

CONSTRUÇÃO:

Notas de Serviço - Transporte dos Materiais

Pétreos em Rod. Pavimentada

ESCALA: S/ ESCALA DATA: **OUTUBRO - 2021**

AUTOR DO PROJETO:



SPIN Soluções e Projetos Inteligentes Itda-epp Rua 02, nº 09, qd. 17, Jd. Universitario, Cuiabá/MT

Benedito A. O. Baraviera Eng. Civil - CREA 120004427-4

RESP. TÉCNICO:

Guilherme R. de Moura

AV 25

SERVIÇO	UND.	QUA NTIDA DE	MA TERIA L	CONSUMO TON/UND.	PESO (TON.)	DISTÂNCIA (KM)	MOMENTO (TONxKM) ou (M3XKM)
IMPRIMAÇÃO	M2	11.703,050	CM-30	0,0012	14,043	1,250	17,55
TSD	M2	11.703,050	RR-2C	0,0030	35,109	1,250	43,89
CAPA SELANTE	МЗ	11.703,050	RR-2C	0,0010	11,703	1,250	14,63
TOTAL					60,855		76,07

Origem do Material: Canteiro de Obras Destino do Material: Pista a ser Pavimentada

RESUMO

CM-30	14,043 ton.
RR-2C	46,812 ton.
TOTAL	60,855 ton.

PROPRIETÁRIO:

Prefeitura Municipal de Cáceres - MT



Implantação de Infraestrutura Urbana Projeto de Pavimentação

ENDEREÇO DO EMPREENDIMENTO:

Rua da Membeca localizada na zona urbana do município de Cáceres - MT.

CONSTRUÇÃO:

Notas de Serviço - Transporte Local dos Materiais Betuminosos

ESCALA: S/ ESCALA DATA: OUTUBRO - 2021

AUTOR DO PROJETO:

Observação:



SPIN Soluções e Projetos Inteligentes Itda-epp Rua 02, nº 09, qd. 17, Jd. Universitario, Cuiabá/MT

RESP. TÉCNICO:



Guilherme R. de Moura

AV 26

SERVIÇO	UND.	QUA NTIDA DE	MA TERIA L	CONSUMO TOWUND.	PESO (TON.)	DISTÂNCIA (KM)	MOMENTO (TONx KM) ou (M3XKM)
IMPRIMAÇÃO	M2	11.703,050	CM-30	0,0012	14,043	233,000	3.272,02
TSD	M2	11.703,050	RR-2C	0,0030	35,109	233,000	8.180,40
CAPA SELANTE	M3	11.703,050	RR-2C	0,0010	11,703	233,000	2.726,80
TOTAL					60,855		14.179,22

Origem do Material: Distrito Industrial de Cuiabá/MT

Destino do Material: Canteiro de Obras (considerado ao lado da Prefeitura de Cáceres)

CM-30	14,043 ton.
RR-2C	46,812 ton.
TOTAL	60.855 ton.

PROPRIETÁRIO:

Prefeitura Municipal de Cáceres - MT

ENDEREÇO DO EMPREENDIMENTO:



Rua da Membeca localizada na zona urbana do município de Cáceres - MT.

Implantação de Infraestrutura Urbana Projeto de Pavimentação

CONSTRUÇÃO:

Notas de Serviço - Transporte Comercial dos Materiais Betuminosos

ESCALA: S/ ESCALA DATA: **OUTUBRO - 2021**

AUTOR DO PROJETO:



SPIN Soluções e Projetos Inteligentes Itda-epp Rua 02, nº 09, qd. 17, Jd. Universitario, Cuiabá/MT

RESP. TÉCNICO:





Guilherme R. de Moura

27

A\


₽

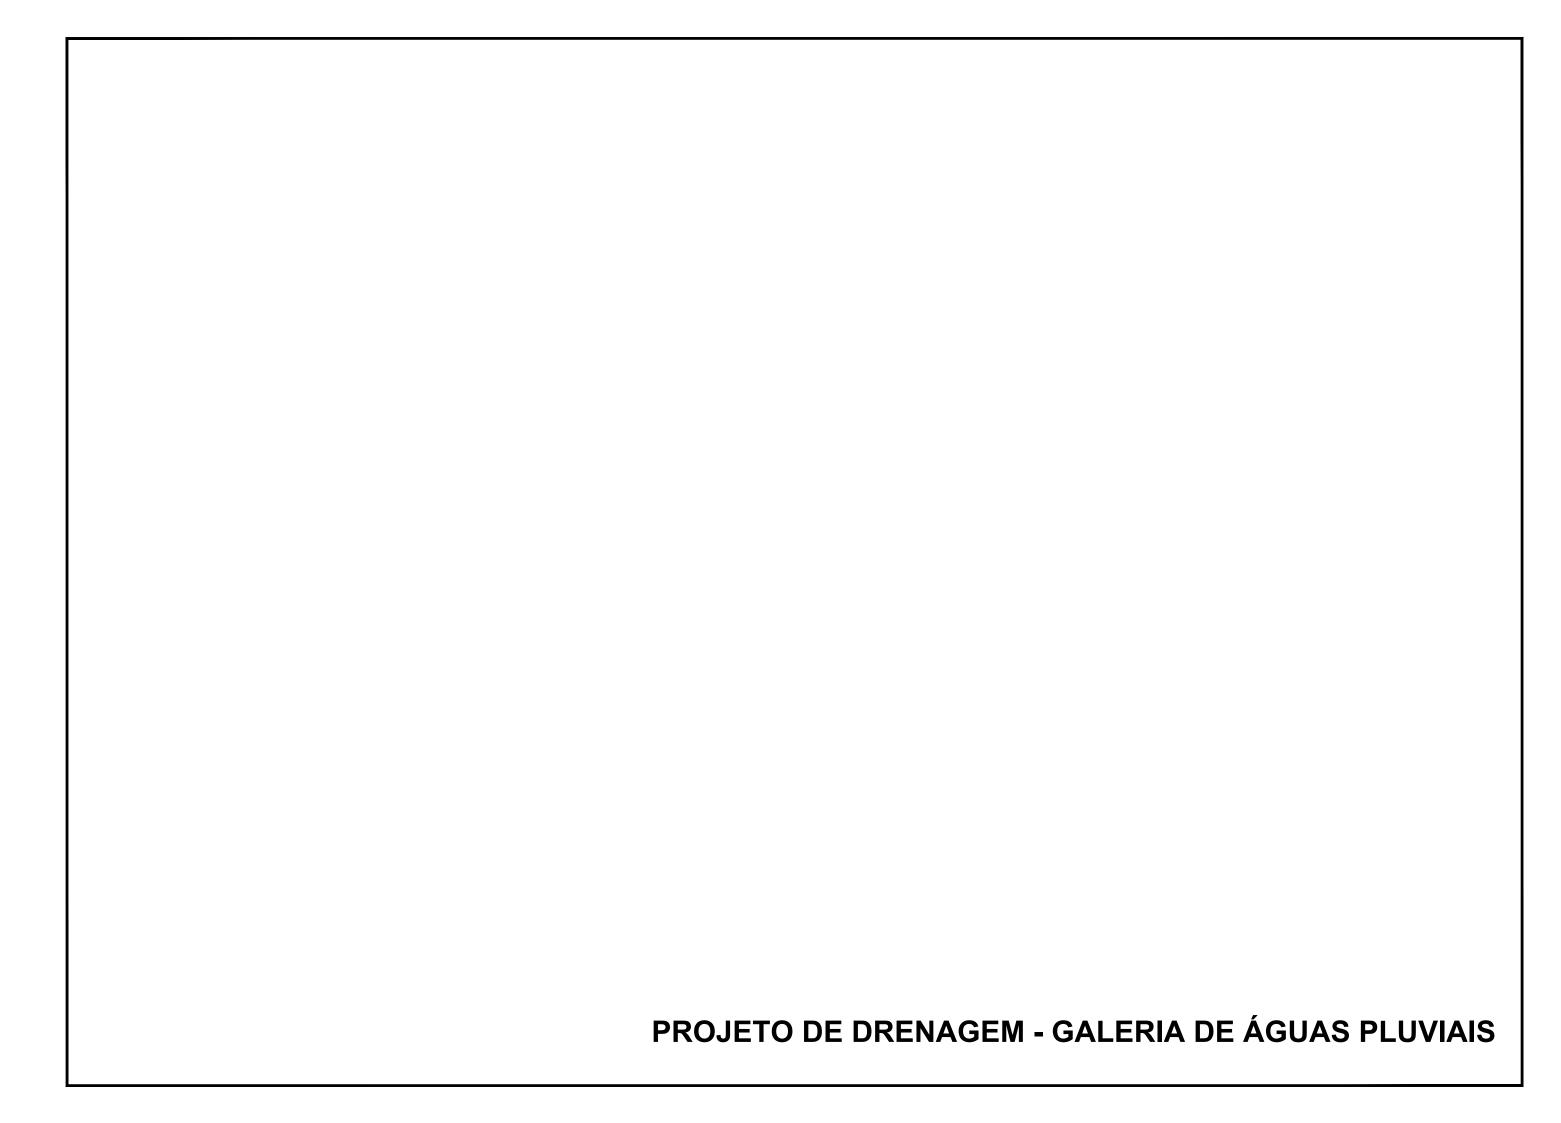

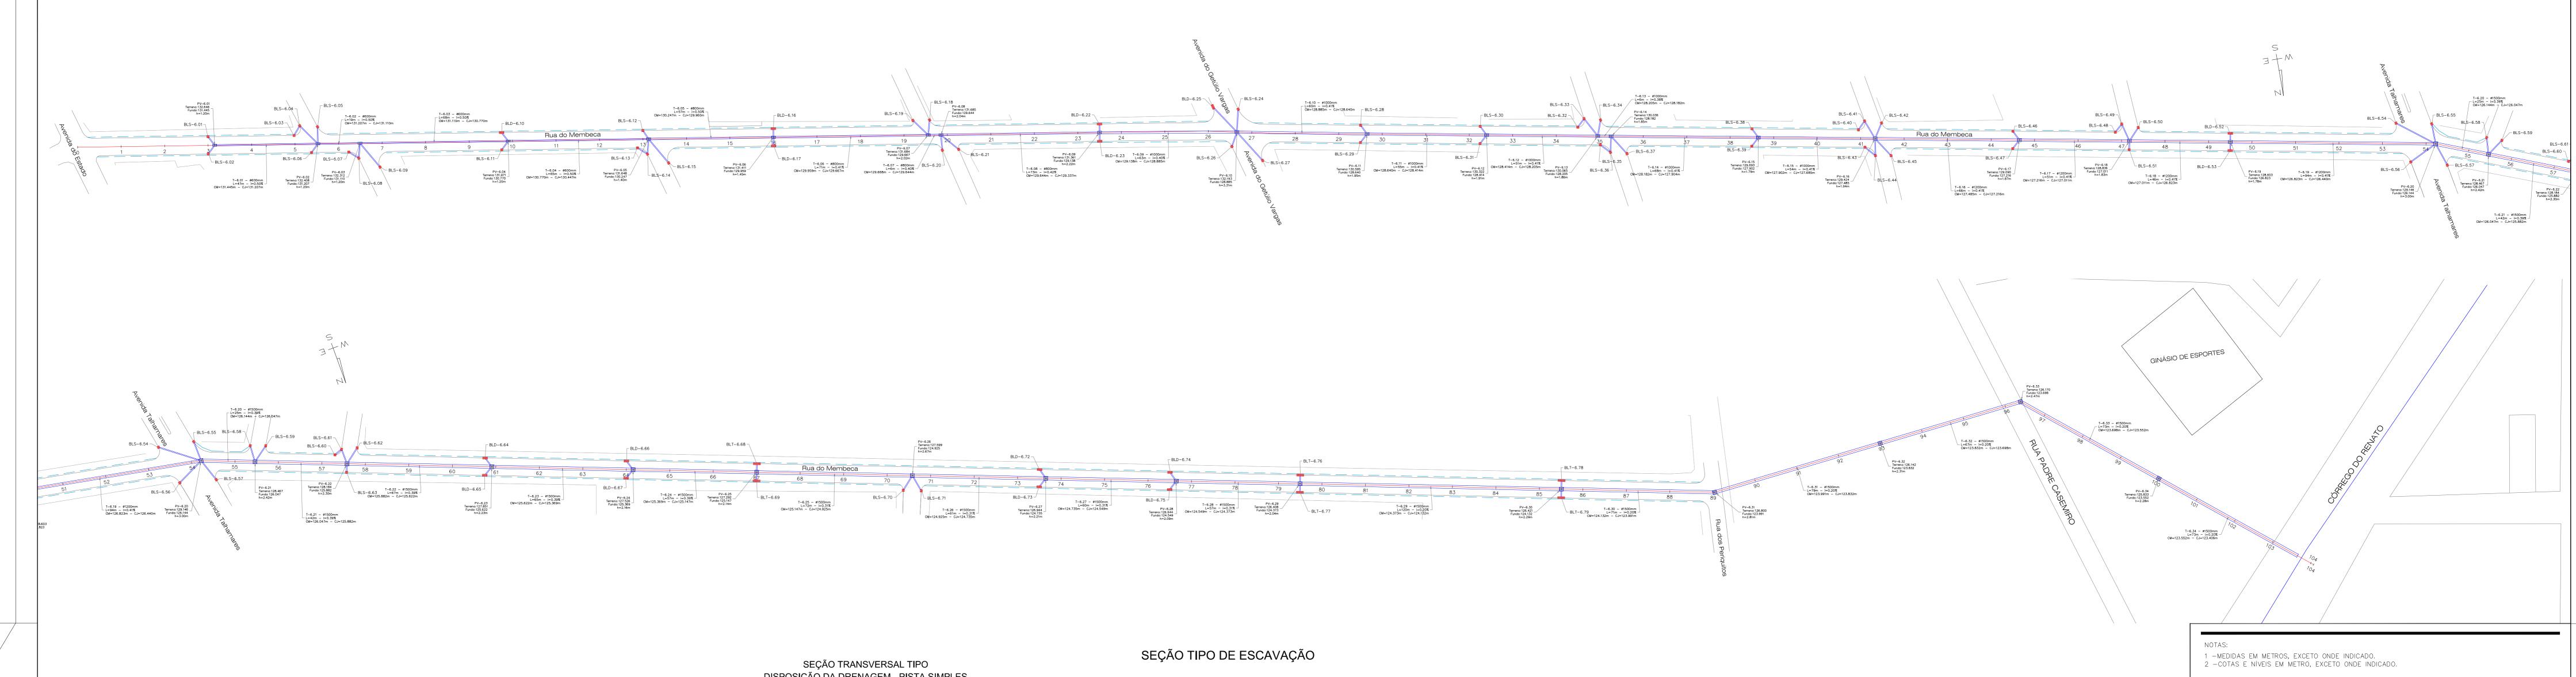



Planta Baixa: Esc. 1:1000

LEGENDA	
PV-16 Terreno: 156.816 Fundo: 152.407 h=4.41m	DISPOSITIVO, COTA DE TERRENO, COTA DO FUNDO E PROFUNDIDADE
T-07 - Ø600mm L=60m - i=4.00% CM=153.889m - CJ=153.387m	IDENTIFICAÇÃO DO TRECHO, DIÂMETRO, COMPRIMENTO, DECLIVIDADE, CM-COTA A MONTANTE, CJ-COTA A JUSANTE
0	PV - POÇO DE VISITA DE DRENAGEM
	CP - CAIXA DE PASSAGEM DE DRENAGEM
	DI - BOCA + DISSIPADOR DE ENERGIA
	TUBO DE DRENAGEM COM SENTIDO DO FLUXO
-	SENTIDO DO FLUXO NAS GUIAS E SARJETAS
	BLS - BOCA DE LOBO SIMPLES
	BLD - BOCA DE LOBO DUPLA
	BLT - BOCA DE LOBO TRIPLA
	DRENO LONGITUDINAL PROFUNDO
	CANALETA DE CONCRETO

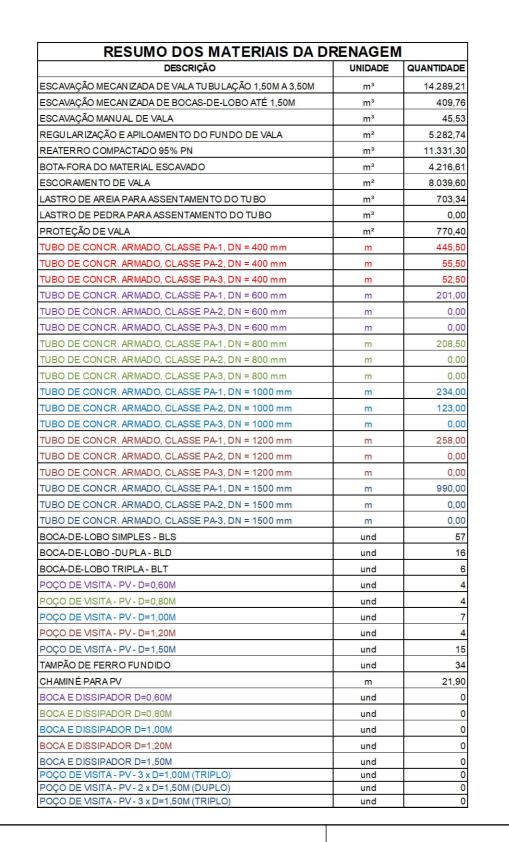



DISPOSIÇÃO DA DRENAGEM - PISTA SIMPLES esc. 1:100

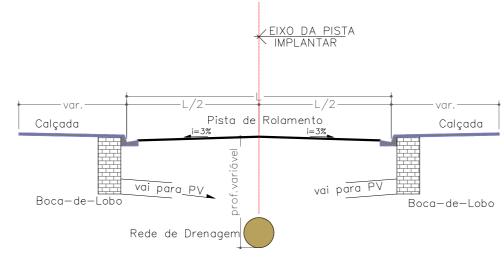

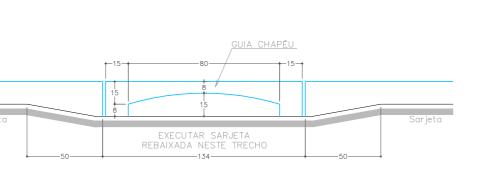

DETALHE DA GUIA-CHAPÉU

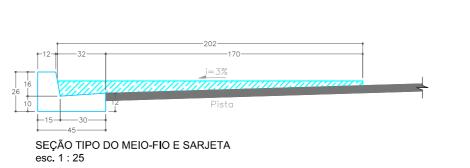

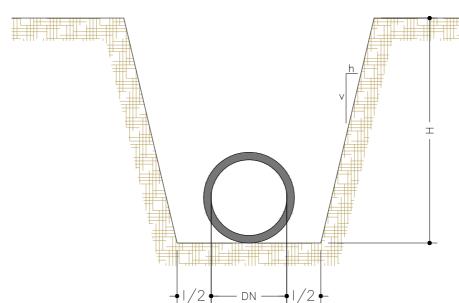

- DN Diâmetro Nominal do Tubo
- I Largura Livre de Trabalho
- H Profundidade de Escavação da Vala
- v:h Inclinação do talude da Escavação

Informações para Movimentação de Solo													
Diâmetro (mm)	ø400	ø600	ø800	ø1000	ø1200	ø1500							
Largura Livre de Trabalho (m)	0,60	0,80	0,90	0,90	1,00	1,00							
Inclinação do talude - v:h	1:0,20	1:0,30	1:0,35	1:0,40	1:0,45	1:0,50							
Espessura da regularização fundo (m)	0,08	0,10	0,12	0,14	0,15	0,15							

	TAI	BELA CLA	SSE DOS	TUBOS		
PROFUNDIDADE ATÉ	ø400mm	ø600mm	ø800mm	ø1000mm	ø1200mm	ø1500mm
1,50	PA1	PA1	PA1	PA1	PA1	PA1
2,00	PA2	PA2	PA2	PA2	PA2	PA2
2,50	PA3	PA2	PA2	PA2	PA2	PA2
3,00	PA3	PA3	PA3	PA3	PA3	PA2
3,50	PA3	PA3	PA3	PA3	PA3	PA3
4,00	PA4	PA4	PA4	PA4	PA3	PA3

PLANILHAS DE DIMENSIONAMENTO DA DRENAGEM

										NAIVIENT									
				nento superf		0,70					Vazão de P	-							
		coefficiente		ade de Man de de chuva		0,012 120,21					Q = C * i * / Vazão de F	٠ Projeto = 0,;	2337 x ∆ (r	n³/s)					
DEN	IOMINAÇÃO		michigae		OMETRIA	,	AÇÃO					BUIÇÃO/DES		1173)	DIME	ENSIONAM	ENTO DA TUE	BULAÇÃO	
TRECHO		EXTENSÃO	COTA TI	ERRENO		GALERIA		URA DEGRAU I galeria			Área Contrib	ouição (ha)	VAZÃO				Velocidade	Classe	
(N°)	TRECHO	(m)	MONT.	JUS.	MONT.	JUS.	MONT.	JUS.	(m)	(%)	trecho	acumulada	(m³/s)	Calculado	Linhas	Adotado	y/D y (m)	(m/s)	Tubos
T-6.01	PV6.01 - PV6.02	47,49	132,646	132,408	131,445	131,207	1,20	1,20	0	0,50%	0,000	0,328	0,08	304,2	1	600	0,27 0,162	1,22	PA1
T-6.02	PV6.02 - PV6.03	19,33	132,408	132,312	131,207	131,110	1,20	1,20	0	0,50%	0,000	0,829	0,19	430,3	1	600	0,44 0,264	1,57	PA1
T-6.03	PV6.03 - PV6.04	68,18	132,312	131,971	131,110	130,770	1,20	1,20	0	0,50%	0,000	1,103	0,26	479,5	1	600	0,52 0,312	1,69	PA1
T-6.04	PV6.04 - PV6.05	64,59	131,971	131,648	130,770	130,447	1,20	1,20	0	0,50%	0,000	1,427	0,33	527,9	1	600	0,62 0,372	1,80	PA1
T-6.05	PV6.05 - PV6.06	57,41	131,648	131,411	130,247	129,960	1,40	1,45	0	0,50%	0,000	1,913	0,45	589,2	1	800	0,46 0,368	1,94	PA1
T-6.06	PV6.06 - PV6.07	71,20	131,411	131,684	129,959	129,667	1,45	2,02	0	0,41%	0,000	2,722	0,64	698,0	1	800	0,61 0,488	1,97	PA1
T-6.07	PV6.07 - PV6.08	5,83	131,684	131,685	129,668	129,644	2,02	2,04	0	0,41%	0,000	2,852	0,67	709,8	1	800	0,63 0,504	1,99	PA1
T-6.08	PV6.08 - PV6.09	72,97	131,685	131,361	129,644	129,337	2,04	2,02	0	0,42%	0,000	3,161	0,74	734,7	1	800	0,67 0,536	2,05	PA1
T-6.09	PV6.09 - PV6.10	63,13	131,361	132,193	129,138	128,885	2,22	3,31	0	0,40%	0,000	3,850	0,90	798,4	1	1000	0,52 0,52	2,13	PA2
T-6.10	PV6.10 - PV6.11	59,86	132,193	130,595	128,885	128,640	3,31	1,96	0	0,41%	0,000	4,591	1,07	849,4	1	1000	0,58 0,58	2,24	PA2
T-6.11	PV6.11 - PV6.12	55,00	130,595	130,322	128,640	128,414	1,96	1,91	0	0,41%	0,000	4,904	1,15	870,1	1	1000	0,61 0,61	2,29	PA1
T-6.12	PV6.12 - PV6.13	51,13	130,322	130,065	128,414	128,205	1,91	1,86	0	0,41%	0,000	5,308	1,24	897,2	1	1000	0,64 0,64	2,31	PA1
T-6.13	PV6.13 - PV6.14	6,12	130,065	130,036	128,205	128,182	1,86	1,85	0	0,38%	0,000	5,673	1,33	934,3	1	1000	0,69 0,69	2,26	PA1
T-6.14	PV6.14 - PV6.15	67,74	130,036	129,693	128,182	127,904	1,85	1,79	0	0,41%	0,000	5,895	1,38	932,5	1	1000	0,69 0,69	2,36	PA1
T-6.15	PV6.15 - PV6.16	53,67	129,693	129,424	127,902	127,685	1,79	1,74	0	0,40%	0,000	6,260	1,46	956,4	1	1000	0,73 0,73	2,37	PA1
T-6.16	PV6.16 - PV6.17	66,35	129,424	129,090	127,485	127,216	1,94	1,87	0	0,41%	0,000	7,045	1,65	999,2	1	1200	0,56 0,672	2,49	PA1
T-6.17	PV6.17 - PV6.18	50,62	129,090	128,836	127,216	127,011	1,87	1,83	0	0,40%	0,000	7,387	1,73	1.017,3	1	1200	0,58 0,696	2,52	PA1
T-6.18	PV6.18 - PV6.19	46,38	128,836	128,603	127,011	126,823	1,83	1,78	0	0,41%	0,000	8,188	1,91	1.057,2	1	1200	0,62 0,744	2,58	PA1
T-6.19	PV6.19 - PV6.20	94,46	128,603	129,146	126,823	126,440	1,78	2,71	0	0,41%	0,000	8,956	2,09	1.093,3	1	1200	0,66 0,792	2,63	PA1
T-6.20	PV6.20 - PV6.21	24,77	129,146	128,467	126,144	126,047	3,00	2,42	0	0,39%	0,000	10,031	2,34	1.148,2	1	1500	0,49 0,735	2,69	PA1
T-6.21	PV6.21 - PV6.22	42,33	128,467	128,184	126,047	125,882	2,42	2,30	0	0,39%	0,000	10,547	2,47	1.171,0	1	1500	0,51 0,765	2,73	PA1
T-6.22	PV6.22 - PV6.23	66,60	128,184	127,851	125,882	125,622	2,30	2,23	0	0,39%	0,000	11,204	2,62	1.197,6	1	1500	0,52 0,78	2,75	PA1
T-6.23	PV6.23 - PV6.24	65,00		127,526	125,622	125,369	2,23	2,16	0	0,39%	0,000	12,002	2,81	1.229,5		1500	0,55 0,825	2,81	PA1
T-6.24	PV6.24 - PV6.25	56,84		127,292	125,369	125,147	2,16	2,15	0	0,39%	0,000	12,933	3,02			1500	0,57 0,855	+	PA1
T-6.25	PV6.25 - PV6.26	71,60		127,599	125,147	124,925	2,15	2,67	0	0,31%	0,000	14,641	3,42			1500	0,67 1,005	2,67	PA1
T-6.26	PV6.26 - PV6.27	61,37		126,944	124,925	124,735	2,67	2,21	0	0,31%	0,000	15,102			1	1500	0,69 1,035	2,69	PA1
T-6.27	PV6.27 - PV6.28	60,00		126,644	124,735	124,549	2,21	2,10	0	0,31%	0,000	15,730	3,68			1500	0,71 1,065	2,71	PA1
T-6.28	PV6.28 - PV6.29	56,95		126,408	124,549	124,373	2,10	2,04	0	0,31%	0,000	16,407	3,84			1500	0,74 1,11	2,73	PA1
T-6.29	PV6.29 - PV6.30	120,20		126,421	124,373	124,132	2,04	2,29	0	0,31%	0,000	17,621	4,12			1500	0,79 1,185	2,75	PA1
T-6.30	PV6.30 - PV6.31	70,52		126,800	124,132	123,991	2,29	2,81	0	0,35%	0,000	18,927	4,42			1500	0,8 1,2	2,92	PA1
T-6.31	PV6.31 - PV6.32	79,37		126,142	123,991	123,832	2,81	2,31	0	0,35%	0,000	18,927	4,42	1		1500	0,8 1,2	2,92	PA1
T-6.32	PV6.32 - PV6.33	67,30		126,170	123,832	123,698	2,31	2,47	0	0,35%	0,000	18,927	4,42			1500	0,8 1,2	2,92	PA1
T-6.33	PV6.33 - PV6.34	72,70		125,833	123,698	123,552	2,47	2,28	0	0,35%	0,000	18,927	4,42	- 1		1500	0,8 1,2	2,92	PA1
T-6.34	PV6.34 - DI-DI-6	73,05	125,833	125,150	123,552	123,406	2,28	1,74	0	0,35%	0,000	18,927	4,42	1.487,9	1	1500	0,8 1,2	2,92	PA1

00 | EMISSÃO INICIAL REV. MODIFICAÇÃO DATA

OBJETO: Contratação de empresa especializada em engenharia e/ou arquitetura para prestação de serviços de Elaboração de Projetos Executivos de Pavimentação, Drenagem e Sinalização.

PROPRIETÁRIO:

03.214.145/0001-83 Prefeitura Municipal de Cáceres ENDEREÇO DO EMPREENDIMENTO: Ruas da Membeca localizada na zona urbana do município de Cáceres - MT.

Projeto de Drenagem Projeto Executivo

AUTOR DO PROJETO:

RESPONSÁVEL TÉCNICO:


CONSTRUÇÃO:


Implantação da Drenagem Planta Baixa, Quadro de Quantidades, Quadro de Dimensionamento, Detalhe de Guia-Chapéu e Sarjeta, Seção Tipo da Disposição da Drenagem


NOMENCLATURA: 10/10/2021 GAP-PE-001-INF-R00.DWG COORD. DE DISCIPLINA: DESENHO: ESCALA:

Guilherme Moura


FORMATO: Personalizado 1400mm x 594 mm

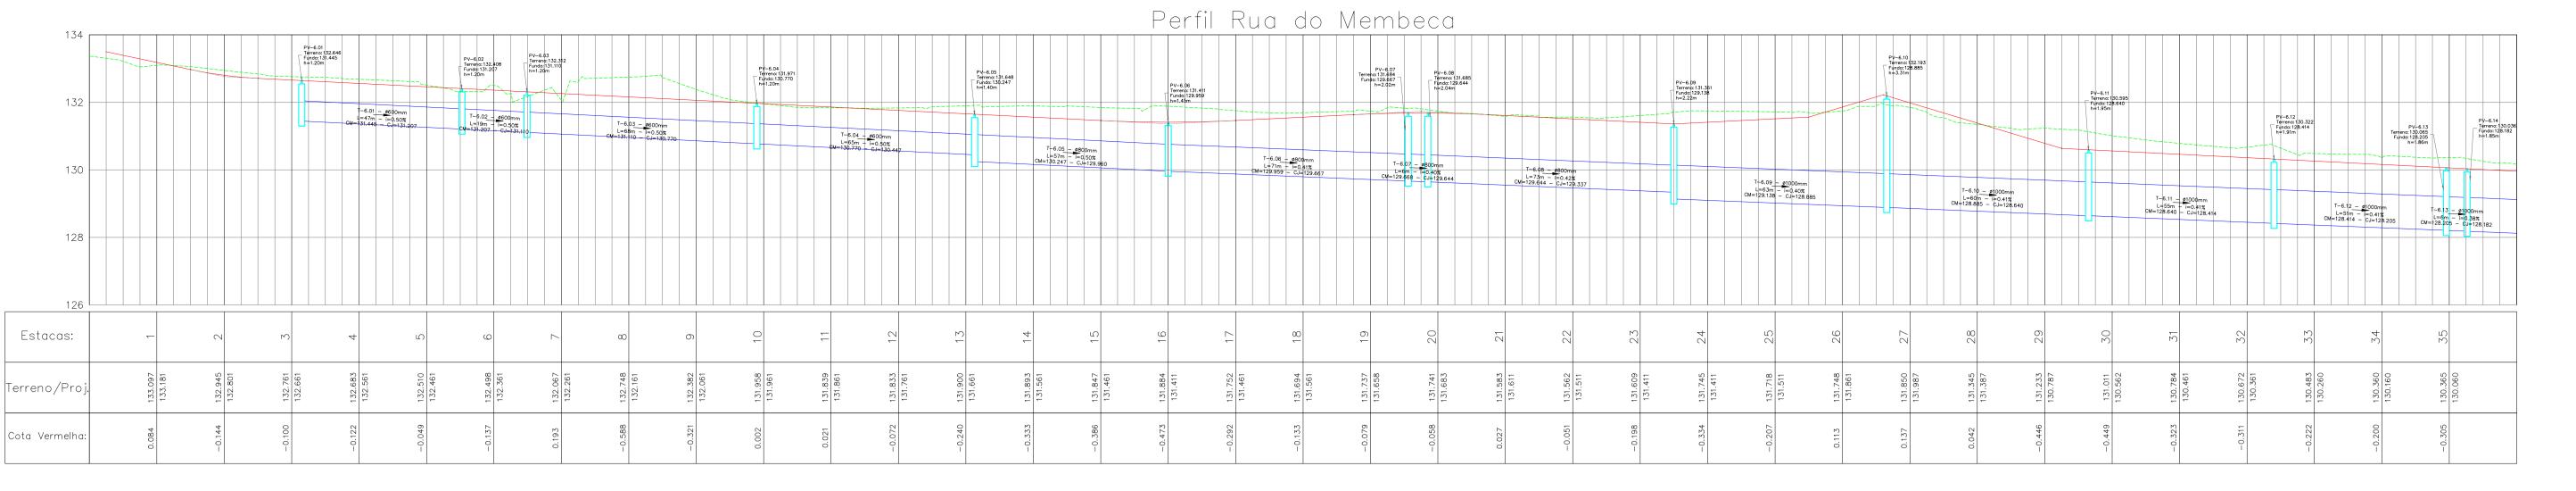

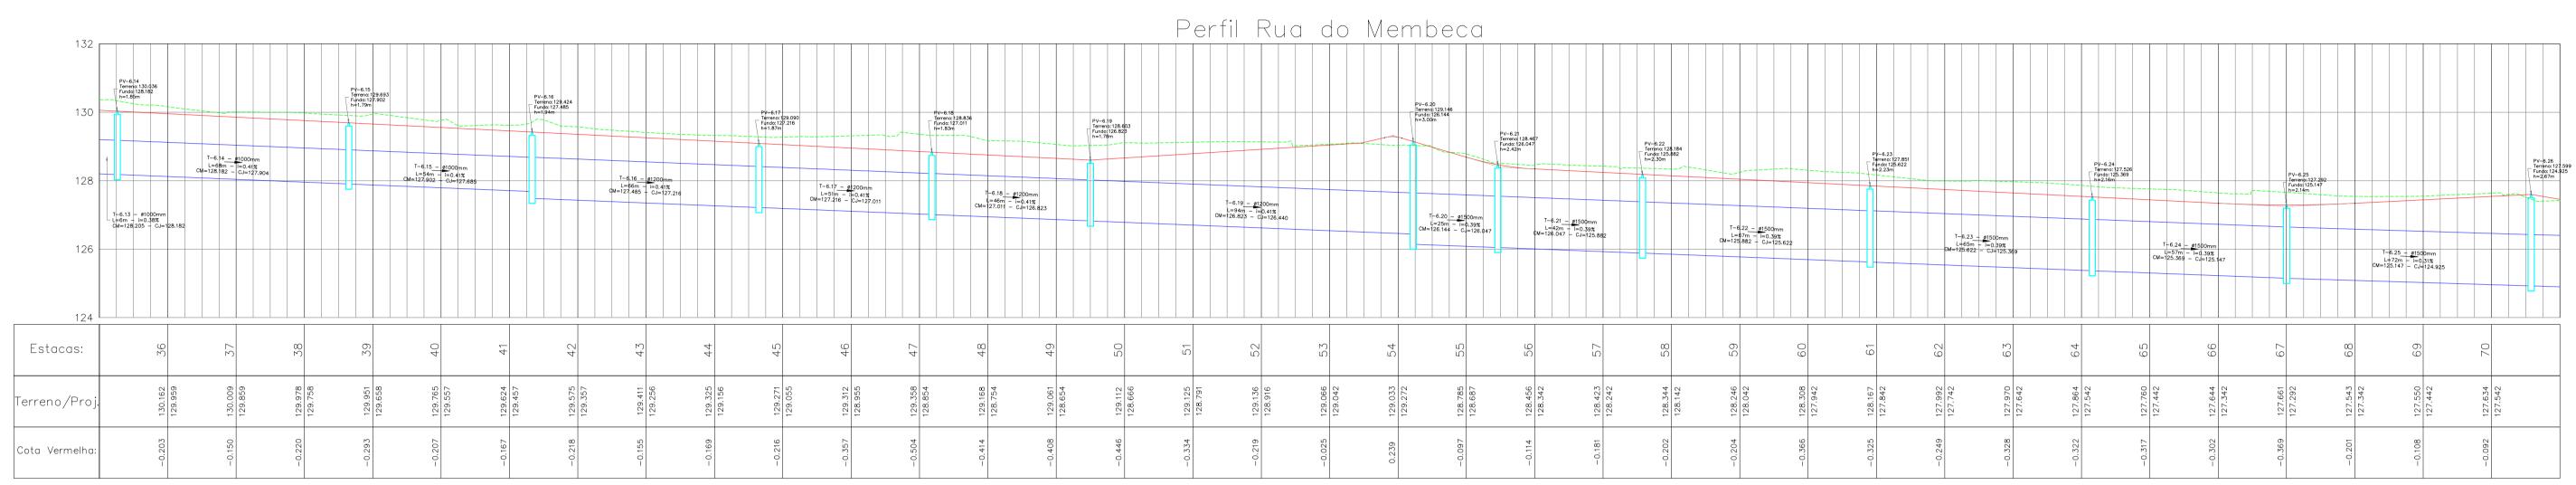

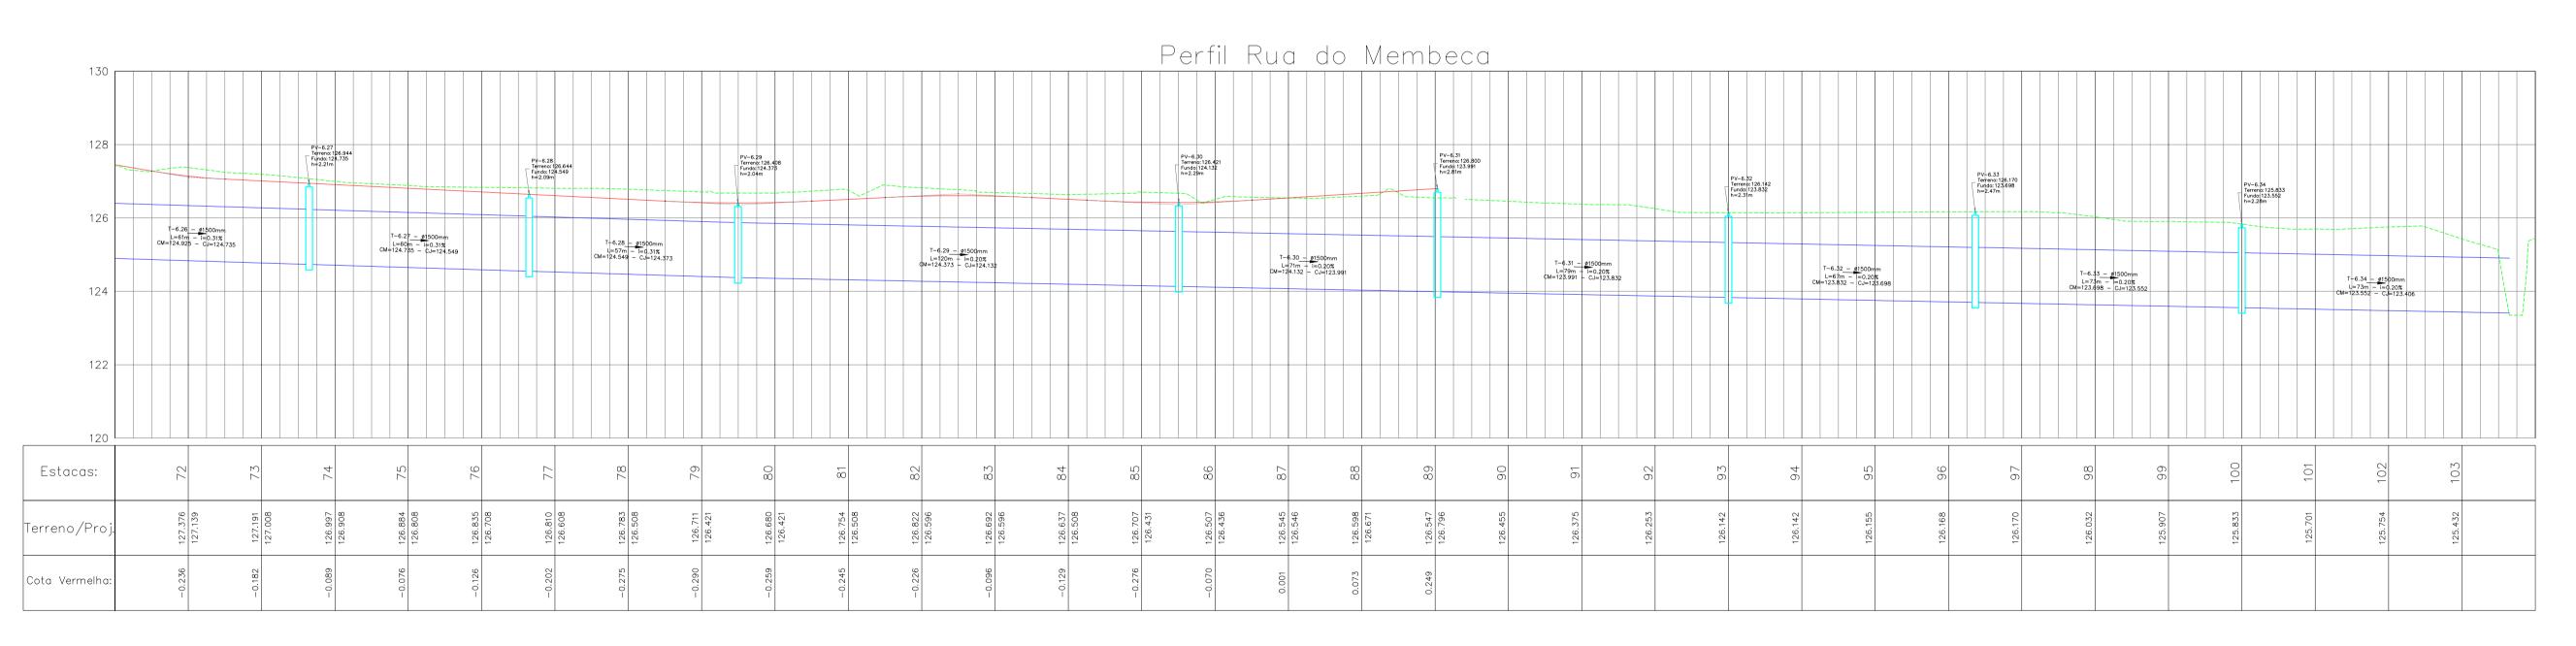

SEÇÃO TIPO DE ESCAVAÇÃO

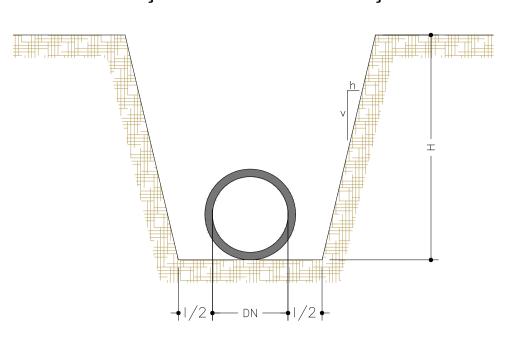

DN — Diâmetro Nominal do Tubo

I — Largura Livre de Trabalho

H — Profundidade de Escavação da Vala v:h — Inclinação do talude da Escavação

Informações para Movimentação de Solo									
Diâmetro (mm)	ø400	ø600	ø800	ø1000	ø1200	ø1500			
Largura Livre de Trabalho									

Inclinação do talude - v:h 1:0,20 1:0,30 1:0,35 1:0,40 1:0,45 1:0,50

0,08 0,10 0,12 0,14 0,15 0,15

LEGENDA

PV-01 Terreno: 156.816 Fundo: 152.407 h=4.41m	TIPO E IDENTIFICAÇÃO DO DISPOSITIVO, COTA DE TERRENO, COTA DO FUNDO E PROFUNDIDADE
T-07 - Ø600mm L=60m - i=4.00%	IDENTIFICAÇÃO DO TRECHO, DIÂMETRO, COMPRIMENTO, DECLIVIDADE
	LINHA DO GREIDE DO PAVIMENTO ACABADO
	LINHA DE ELEVAÇÃO DO TERRENO EXISTENTE
	POÇO DE VISITA COM LIGAÇÃO DE TUBOS A MONTANTE E A JUSANTE
	CAIXA DE PASSAGEM COM LIGAÇÃO DE TUBOS A MONTANTE E A JUSANTE

1 — MEDIDAS EM METROS, EXCETO ONDE INDICADO. 2 — COTAS E NÍVEIS EM METRO, EXCETO ONDE INDICADO.

00 | EMISSÃO INICIAL | 10/10/2021 REV. MODIFICAÇÃO DATA



овјето: Contratação de empresa especializada em engenharia e/ou arquitetura para prestação de serviços de Elaboração de Projetos Executivos de Pavimentação, Drenagem e Sinalização.

PROPRIETÁRIO: Prefeitura Municipal de Cáceres

03.214.145/0001-83

ENDEREÇO DO EMPREENDIMENTO: Ruas da Membeca localizada na zona urbana do município de Cáceres - MT.

Projeto de Drenagem

Projeto Executivo

FORMATO: Personalizado 1000mm x 594 mm

Implantação da Drenagem


Perfis:

AUTOR DO PROJETO: SPIN


Perfil Longitudinal, Seção Tipo de Escavação.


NOMENCLATURA: GAP-PE-002-INF-R00.DWG 10/10/2021 COORD. DE DISCIPLINA:


ESCALA: Guilherme Moura

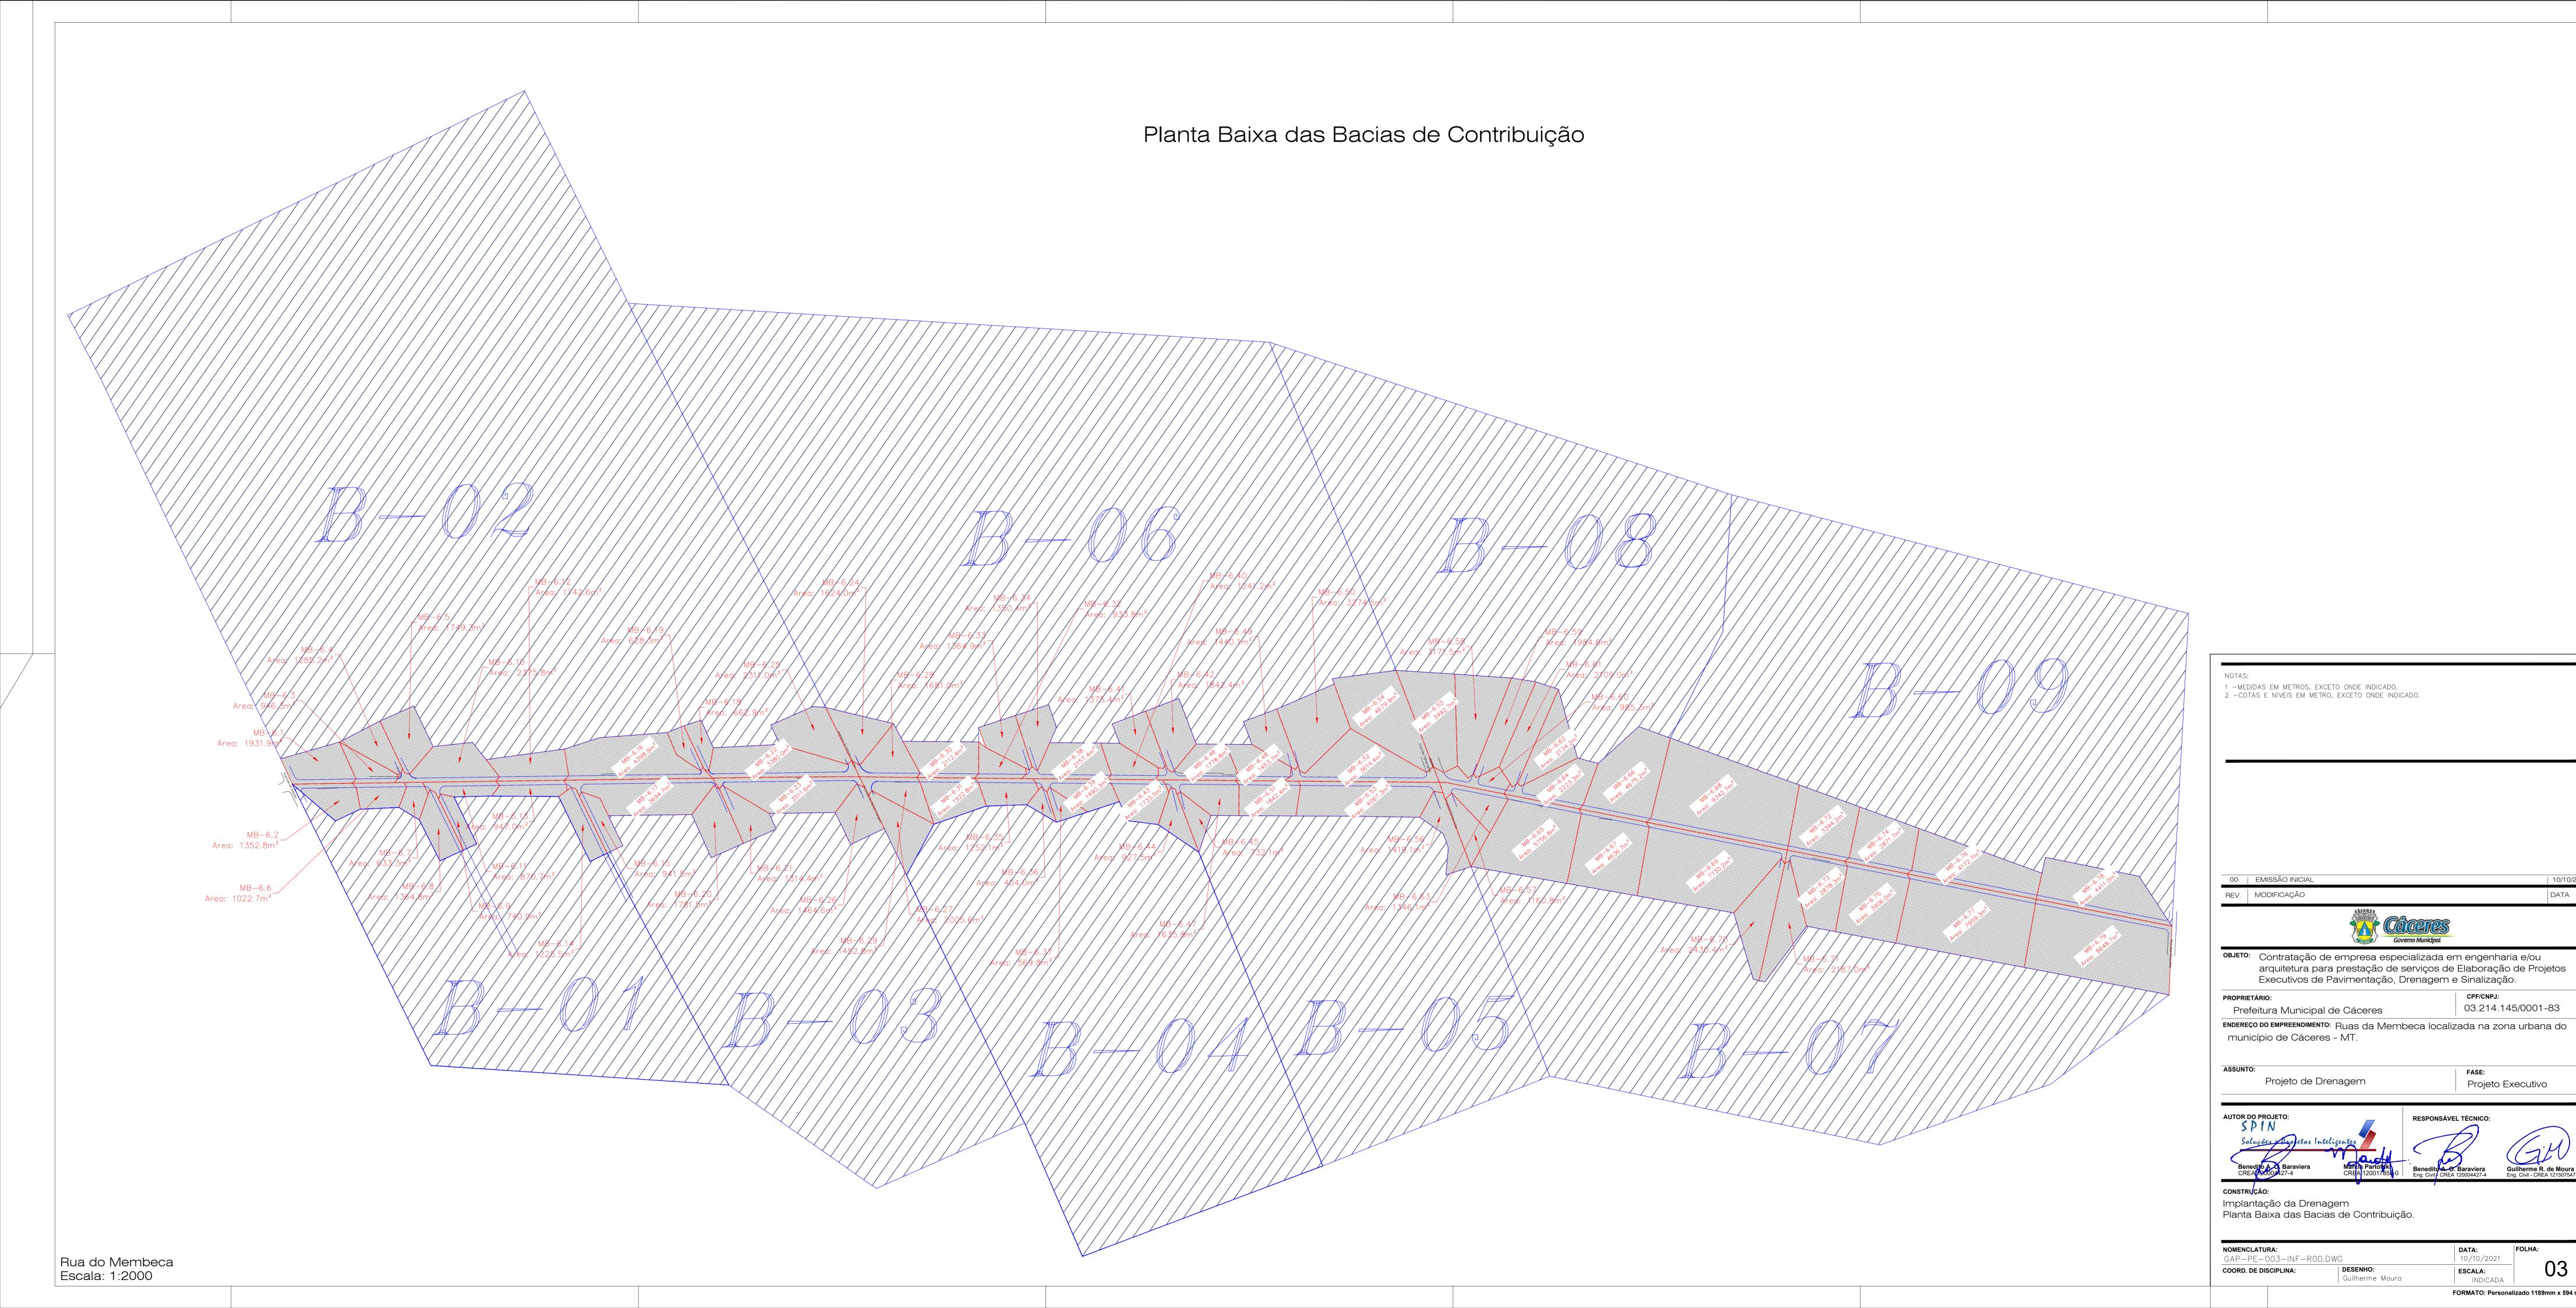



BOCA DE LOBO SIMPLES

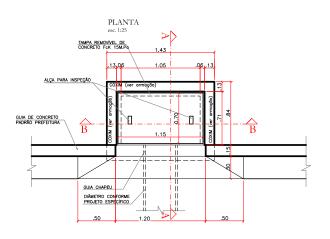


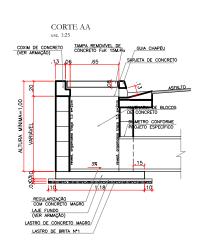


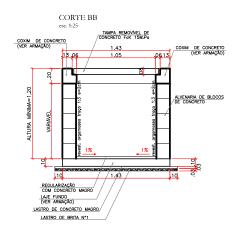

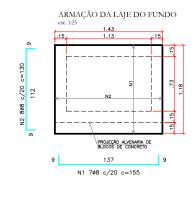


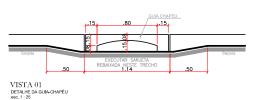

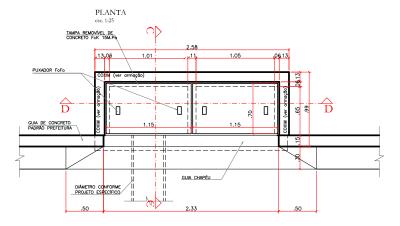


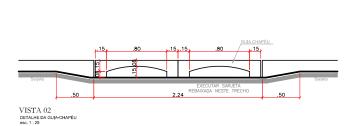


BOCA DE LOBO DUPLA

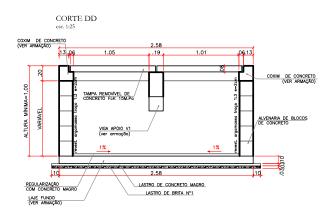



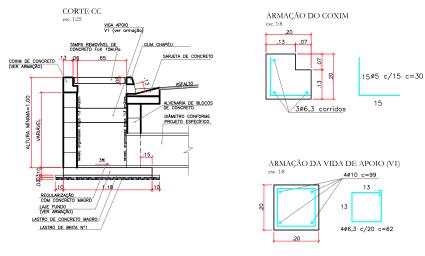

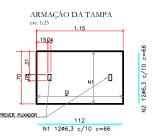

- 1 DIMENSÕES EM METROS, EXCETO DIAMETROS, INDICADOS EM MILIMETROS.
- 2 CONCRETO PARA SARJETA fck ≥ 20MPa CONCRETO ESTRUTURAL fck ≥ 20MPa CONCRETO MAGRO fck > 15MPa
- 3 CONSUMO ESTIMADO PARA H=1.20

DISCRIMINAÇÃO	UNID.	SIMPLES	DUPLA
ALVENARIA DE BLOCOS C/ REVEST. INTERNO	m2	4,40	6,88
CONCRETO fck > 20MPa (LAJE DO FUNDO, VIGA, TAMPA, COXINS E ENCHIMENTO DE FUNDO)	m3	0,43	0,85
GUIAS CHAPÉU	un.	1	2
CONCRETO MAGRO (LASTRO)	m3	0,07	0,12
BRITA (LASTRO)	m3	0,07	0,12
FORMA (LAJE DO FUNDO, TAMPA, COXINS E VIGA)	m2	3,08	5,82
CONCRETO fck>20MPa (REBAIX. DE SARJETA)	m3	0,09	0,19
FERRAGENS	kg	15,90	30,31
ESCAVAÇÃO	m3	6,96	10,28
REATERRO COMPACTADO	m3	4,88	6,52
REMOÇÃO DE MATERIAL ESCAVADO	m3	2,08	3,76

PROPRIETÁRIO:

Prefeitura Municipal de Cáceres - MT



ENDEREÇO DO EMPREENDIMENTO:

Rua da Membeca localizada na zona urbana do município de Cáceres - MT.

Implantação de Infraestrutura Urbana Projeto de Drenagem Pluvial

CONSTRUÇÃO:

Boca de Lobo Simples Boca de Lobo Dupla

ESCALA: 1:50 DATA: **OUTUBRO - 2021** AUTOR DO PROJETO:



SPIN Soluções e Projetos Inteligentes Itda-epp Rua 02, nº 09, qd. 17, Jd. Universitario, Cuiabá/MT Benedito A. O. Baraviera Eng. Civil CREA 120004427-4


RESP. TÉCNICO:



GAP 04

Guilherme R. de Moura Eng. Civil - CREA 121507547-2

CAIXA DE LIGAÇÃO DE ALVENARIA PARA REDE DE D=400mm

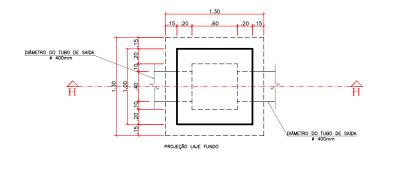


PLANTA FUNDO ESCALA 1:25

ARMAÇÃO LAJE TAMPA h=15cm

PLANTA TAMPA

ESCALA 1:25

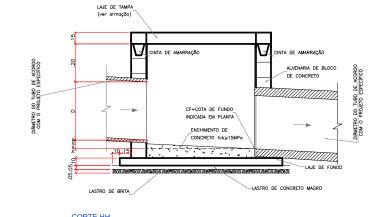


QUADRO RESUMO DA ARMAÇÃO - CX.PASSAGEM P/ Ø400mi 2 6.3 8 90 720 3 4.2 12 28 336


ESCALA 1:25

CONSUMO DE MATERIAIS / SERVIÇOS PARA CAIXA DE PASSAGEM - D=400mm					
DISCRIMINAÇÃO	UNID.	QUANTIDADE			
ALVENARIA DE BLOCOS C/ REVEST. INTERNO	m2	2,40			
CONCRETO fck > 20MPa (LAJE DO FUNDO, VIGA DE AMARRAÇÃO E TAMPA)	m3	0,27			
FERRAGENS	kg	6,75			
CONCRETO MAGRO (LASTRO)	m3	0,10			
BRITA (LASTRO)	m3	0,10			
FORMA (LAJE DO FUNDO, TAMPA E VIGA)	m2	2,22			

SEM ESCALA

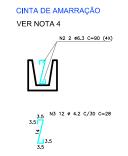

DRENO PROFUNDO

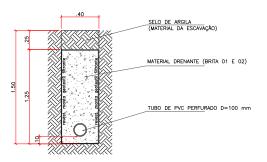

DETALHE DO DRENO PROFUNDO

ESCALA 1:25

CONSUMOS MÉDIOS	
ESCAVAÇÃO	0,60m3/m
MATERIAL DRENANTE	0,50m3/m
SELO DE ARGILA	0,10m3/m
TUBO PEAD CORRUGADO PERFURADO D=100 MM	1,00m/m
MANTA GEOTEXTIL (BIDIN)	3,50m2/m

PROPRIETÁRIO:

Prefeitura Municipal de Cáceres - MT



ENDEREÇO DO EMPREENDIMENTO:

Rua da Membeca localizada na zona urbana do município de Cáceres - MT.

Implantação de Infraestrutura Urbana Projeto de Drenagem Pluvial

CONSTRUÇÃO:

Caixa de Ligação de Alvenaria Dreno Profundo

ESCALA: 1:50

DATA: OUTUBRO - 2021

AUTOR DO PROJETO:

Observação:



SPIN Soluções e Projetos Inteligentes Itda-epp Rua 02, nº 09, qd. 17, Jd. Universitario, Cuiabá/MT

RESP. TÉCNICO:




Guilherme R. de Moura


05

AP


POÇO DE VISITA DE ALVENARIA DE 600mm

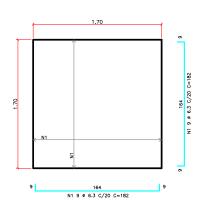



ARMAÇÃO LAJE FUNDO h=15cm ESCALA 1:25

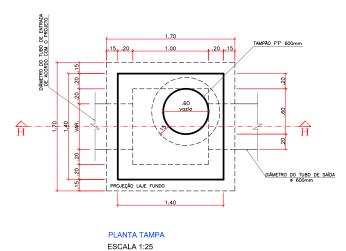


CINTA DE AMARRAÇÃO VER NOTA 4

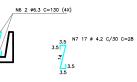

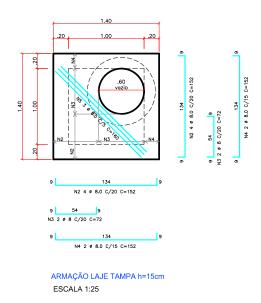

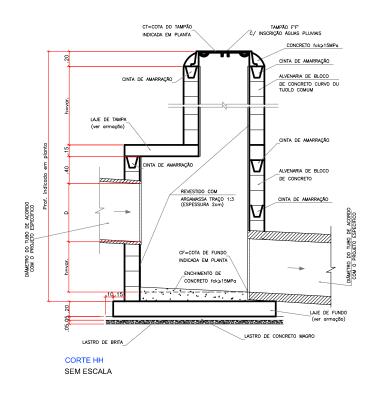

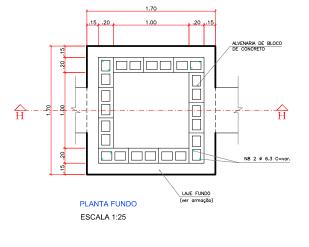

NOTAS:

- 2 OS CONSUMOS DA TABELA ESTÃO EXPRESSOS EM:
- JOGO DE LAJES POR UNIDADE PAREDES POR METRO DE ALTURA (hb) CHAMINÉ POR METRO DE ALTURA (hc) TAMPÃO POR UNIDADE
- 3 NOS CONSUMOS DAS PAREDES FORAM DESCONTAD AS ABERTURAS DOS TUBOS (VALORES MÉDIOS)

- 5 CONCRETO ESTRUTURAL fck > 15MPa CONCRETO MAGRO fck > 9MPa
- 6 DIMENSÕES EM METROS, DIÂMETROS DOS FERROS EM MIL'IMETROS, EXCETO INDICAÇÃO CONTRÁRIA.

POS	ø	_	COMPRIMENTOS		PESC
PUS.	٧	Q.	UNITÁRIO	TOTAL	KG
1	6.3	18	182	3276	8,19
2	8.0	10	152	1520	6,08
3	8.0	4	92	368	1,47
4	8.0	4	152	608	2,43
5	8.0	3	160	480	1,92
6	6.3	8	130	1040	2,60
7	4.2	17	28	476	0,66
8	6.3	8	120	960	2,40

CONSUMO DE MATERIAIS / SERVIÇOS PARA POÇO DE VISITA - D=600mm				
DISCRIMINAÇÃO	UNID.	QUANTIDAD		
ALVENARIA DE BLOCOS C/ REVEST. INTERNO	m2	6,72		
CONCRETO fck > 20MPa (LAJE DO FUNDO, VIGA DE AMARRAÇÃO E TAMPA)	m3	0,95		
FERRAGENS	kg	25,75		
CONCRETO MAGRO (LASTRO)	m3	0,18		
BRITA (LASTRO)	m3	0,18		
FORMA (LAJE DO FUNDO, TAMPA E VIGA)	m2	3,92		

PROPRIETÁRIO:

Prefeitura Municipal de Cáceres - MT



ENDEREÇO DO EMPREENDIMENTO:

Rua da Membeca localizada na zona urbana do município de Cáceres - MT.

Implantação de Infraestrutura Urbana Projeto de Drenagem Pluvial

CONSTRUÇÃO:

Projeto Tipo de Poço de Visita Redes de $\emptyset = 600 \text{ mm}$

ESCALA: 1:50 DATA: OUTUBRO - 2021

AUTOR DO PROJETO:



SPIN Soluções e Projetos Inteligentes Itda-epp Rua 02, nº 09, qd. 17, Jd. Universitario, Cuiabá/MT Benedito A. C. Baraviera

RESP. TÉCNICO:


Eng. Civil CREA 120004427-4


Guilherme R. de Moura


90

AP

POÇO DE VISITA DE ALVENARIA DE 800mm

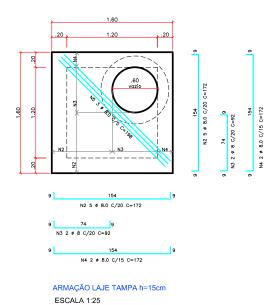

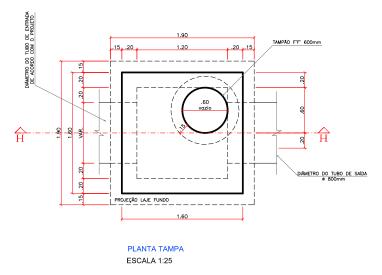

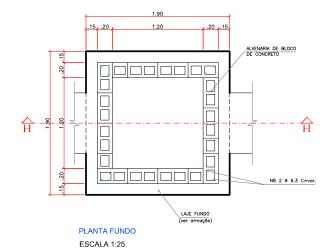

1 - JOGO DE LAJES = LAJE DE TAMPA + LAJE DE FUNDO

2 - OS CONSUMOS DA TABELA ESTÃO EXPRESSOS EM:


- JOGO DE LAJES - POR UNIDADE
- PAREDES - POR METRO DE ALTURA (hb)
- CHAMINÉ - POR METRO DE ALTURA (hc)
- TAMPÃO - POR UNIDADE

3 - NOS CONSUMOS DAS PAREDES FORAM DESCONTADAS AS ABERTURAS DOS TUBOS (VALORES MÉDIOS)

4 — EXECUTAR CINTAS DE AMARRAÇÃO NO BALÃO A CADA METRO DE ALTURA DE PAREDE.

5 - CONCRETO ESTRUTURAL fck > 15MPa CONCRETO MAGRO fck > 9MPa


6 - DIMENSÕES EM METROS, DIÂMETROS DOS FERROS EM MIL'IMETROS, EXCETO INDICAÇÃO CONTRÁRIA.

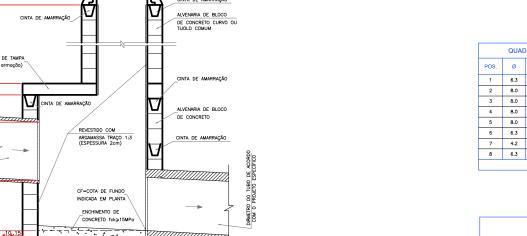

TAMPÃO F'F'
C/ INSCRIÇÃO ÁGUAS PLUVIAIS


POS.	ø	Q.	COMPR	PESO	
FU3.	v	Q.	UNITÁRIO	TOTAL	KG
1	6.3	18	202	3636	9,09
2	8.0	10	172	1720	6,88
3	8.0	4	92	368	1,47
4	8.0	4	172	688	2,75
5	8.0	3	198	594	2,37
6	6.3	8	150	1200	3,00
7	4.2	20	28	560	0,78
8	6.3	8	150	1200	3,00
			PESO DAS FERF	AGENS (KG)	29,34

CONSUMO DE MATERIAIS / SERVIÇOS PARA POÇO DE VISITA - D=800mm				
DISCRIMINAÇÃO	UNID.	QUANTIDADE		
ALVENARIA DE BLOCOS C/ REVEST. INTERNO	m2	9,60		
CONCRETO fck > 20MPa (LAJE DO FUNDO, VIGA DE AMARRAÇÃO E TAMPA)	m3	1,18		
FERRAGENS	kg	29,34		
CONCRETO MAGRO (LASTRO)	m3	0,22		
BRITA (LASTRO)	m3	0,22		
FORMA (LAJE DO FUNDO, TAMPA E VIGA)	m2	4,60		

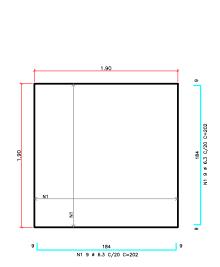

ARMAÇÃO LAJE FUNDO h=15cm

ESCALA 1:25

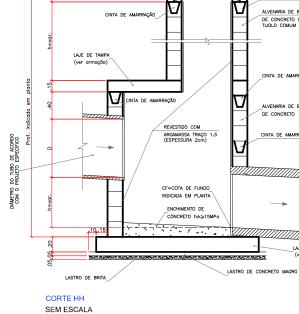

PROPRIETÁRIO:

Prefeitura Municipal de Cáceres - MT



ENDEREÇO DO EMPREENDIMENTO:

Rua da Membeca localizada na zona urbana do município de Cáceres - MT.

CINTA DE AMARRAÇÃO VER NOTA 4

3.5 N7 20 Ø 4.2 C/30 C=28

N6 2 Ø6.3 C=150 (4X)

Implantação de Infraestrutura Urbana Projeto de Drenagem Pluvial

CONSTRUÇÃO:

Projeto Tipo de Poço de Visita Redes de $\emptyset = 800 \text{ mm}$

ESCALA: 1:50 DATA: OUTUBRO - 2021

AUTOR DO PROJETO:



SPIN Soluções e Projetos Inteligentes Itda-epp Rua 02, nº 09, qd. 17, Jd. Universitario, Cuiabá/MT Benedito A. O. Baraviera


RESP. TÉCNICO:


Eng. Civil CREA 120004427-4


Guilherme R. de Moura



POÇO DE VISITA DE ALVENARIA DE 1000mm

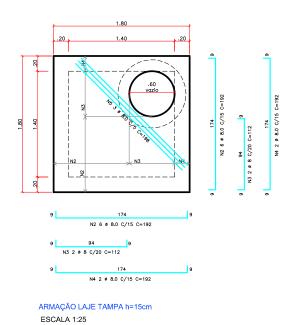

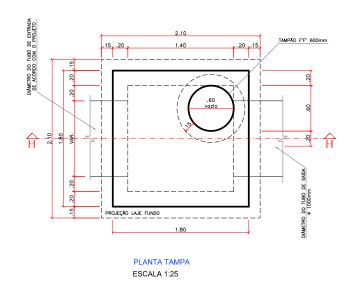

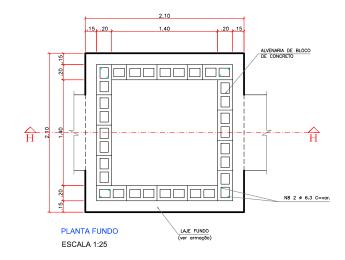

- 1 JOGO DE LAJES = LAJE DE TAMPA + LAJE DE FUNDO
- 2 OS CONSUMOS DA TABELA ESTÃO EXPRESSOS EM:


- JOGO DE LAJES POR UNIDADE PAREDES POR METRO DE ALTURA (hb) CHAMINÉ POR METRO DE ALTURA (hc) TAMPÃO POR UNIDADE
- 3 NOS CONSUMOS DAS PAREDES FORAM DESCONTADAS AS ABERTURAS DOS TUBOS (VALORES MÉDIOS)
- 4 EXECUTAR CINTAS DE AMARRAÇÃO NO BALÃO A CADA METRO DE ALTURA DE PAREDE.
- DIMENSÕES EM METROS, DIÂMETROS DOS FERROS EM MIL'IMETROS, EXCETO INDICAÇÃO CONTRÁRIA.

	QUAD	RO RESU	MO DA ARMA	ÇÃO - PV Ø1000n	ım
POS.	ø	Q.	COMP	PRIMENTOS	PESC
FU3.	w .	Q.	UNITÁRIO	TOTAL	KG
1	6.3	22	222	4884	12,21
2	8.0	12	192	2304	9,22
3	8.0	4	112	448	1,79
4	8.0	4	192	768	3,07
5	8.0	3	198	594	2,37
6	6.3	8	170	1360	3,40
7	4.2	23	28	644	0,90
8	6.3	8	160	1280	3,20

CONSUMO DE MATERIAIS / SERVIÇOS PARA POÇO DE VISITA - D=1000mm					
DISCRIMINAÇÃO	UNID.	QUANTIDAD			
ALVENARIA DE BLOCOS C/ REVEST. INTERNO	m2	11,52			
CONCRETO fck > 20MPa (LAJE DO FUNDO, VIGA DE AMARRAÇÃO E TAMPA)	m3	1,43			
FERRAGENS	kg	36,16			
CONCRETO MAGRO (LASTRO)	m3	0,26			
BRITA (LASTRO)	m3	0,26			
FORMA (LAJE DO FUNDO, TAMPA E VIGA)	m2	5,22			

ARMAÇÃO LAJE FUNDO h=15cm

ESCALA 1:25

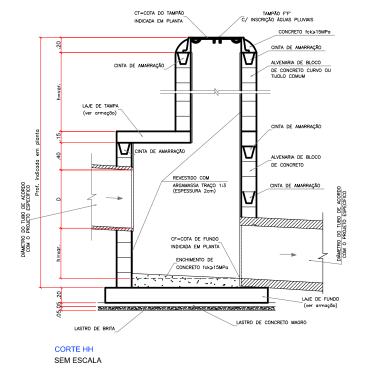

PROPRIETÁRIO:

Prefeitura Municipal de Cáceres - MT



ENDEREÇO DO EMPREENDIMENTO:

Rua da Membeca localizada na zona urbana do município de Cáceres - MT.

CINTA DE AMARRAÇÃO

N6 2 Ø6.3 C=170 (4X)

N7 23 ø 4.2 C/30 C=28

VER NOTA 4

Implantação de Infraestrutura Urbana Projeto de Drenagem Pluvial

CONSTRUÇÃO:

Projeto Tipo de Poço de Visita Redes de $\emptyset = 1000 \text{ mm}$

ESCALA: 1:50 DATA: OUTUBRO - 2021

AUTOR DO PROJETO:



SPIN Soluções e Projetos Inteligentes Itda-epp Rua 02, nº 09, qd. 17, Jd. Universitario, Cuiabá/MT

RESP. TÉCNICO:


Benedito A. C. Baraviera Eng. Civil CREA 120004427-4 Guilherme R. de Moura

Formato: A3 - dim. 420mm x 297mm


98

AP

POÇO DE VISITA DE ALVENARIA DE 1200mm

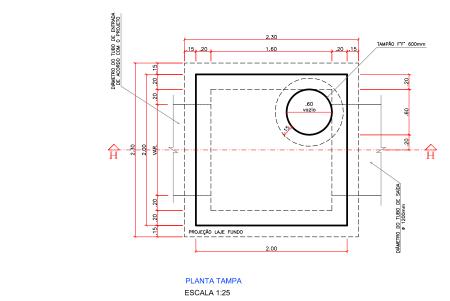

CINTA DE AMARRAÇÃO

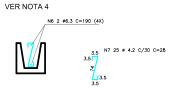

N2 7 Ø 8.0 C/15 C=212


N4 2 ø 8.0 C/15 C=212

114

ARMAÇÃO LAJE TAMPA h=15cm

ESCALA 1:25

ARMAÇÃO LAJE FUNDO h=15cm ESCALA 1:25

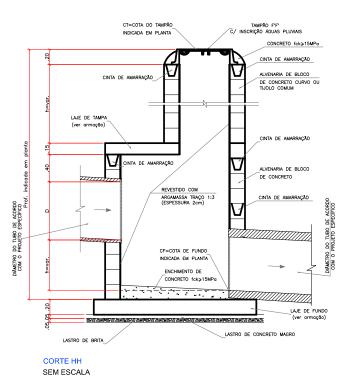

ALVENARIA DE BLOCO DE CONCRETO N8 2 Ø 6.3 C=var. PLANTA FUNDO

ESCALA 1:25

NOTAS:

- 1 JOGO DE LAJES = LAJE DE TAMPA + LAJE DE FUNDO
- 2 OS CONSUMOS DA TABELA ESTÃO EXPRESSOS EM:

- JOGO DE LAJES POR UNIDADE PAREDES POR METRO DE ALTURA (hb) CHAMINÉ POR METRO DE ALTURA (hc) TAMPÃO POR UNIDADE
- 3 NOS CONSUMOS DAS PAREDES FORAM DESCONTADAS AS ABERTURAS DOS TUBOS (VALORES MÉDIOS)
- 4 EXECUTAR CINTAS DE AMARRAÇÃO NO BALÃO A CADA METRO DE ALTURA DE PAREDE.
- 5 CONCRETO ESTRUTURAL fck > 15MPa CONCRETO MAGRO fck > 9MPa
- 6 DIMENSÕES EM METROS, DIÂMETROS DOS FERROS EM MIL'IMETROS, EXCETO INDICAÇÃO CONTRÁRIA.

POS.	ø	Q.	COME	PRIMENTOS	PESC
PU3.		Q.	UNITÁRIO	TOTAL	KG
1	6.3	24	242	5808	14,52
2	8.0	14	212	2968	11,87
3	8.0	4	132	528	2,11
4	8.0	4	212	848	3,39
5	8.0	3	198	594	2,37
6	6.3	8	190	1520	3,80
7	4.2	25	28	700	0,98
8	6.3	8	180	1440	3,60

CONSUMO DE MATERIAIS / SER PARA POÇO DE VISITA - D=120		
DISCRIMINAÇÃO	UNID.	QUANTIDAD
ALVENARIA DE BLOCOS C/ REVEST. INTERNO	m2	14,40
CONCRETO fck > 20MPa (LAJE DO FUNDO, VIGA DE AMARRAÇÃO E TAMPA)	m3	1,71
FERRAGENS	kg	42,64
CONCRETO MAGRO (LASTRO)	m3	0,31
BRITA (LASTRO)	m3	0,31
FORMA (LAJE DO FUNDO, TAMPA E VIGA)	m2	5,78

PROPRIETÁRIO:

Prefeitura Municipal de Cáceres - MT



ENDEREÇO DO EMPREENDIMENTO:

Rua da Membeca localizada na zona urbana do município de Cáceres - MT.

Implantação de Infraestrutura Urbana Projeto de Drenagem Pluvial

CONSTRUÇÃO:

Projeto Tipo de Poço de Visita Redes de \emptyset = 1200 mm

ESCALA: 1:50 DATA: OUTUBRO - 2021

AUTOR DO PROJETO:



SPIN Soluções e Projetos Inteligentes Itda-epp Rua 02, nº 09, qd. 17, Jd. Universitario, Cuiabá/MT

Benedito A. C. Baraviera Eng. Civil CREA 120004427-4


RESP. TÉCNICO:

Guilherme R. de Moura

60

AP


POÇO DE VISITA DE ALVENARIA DE 1500mm

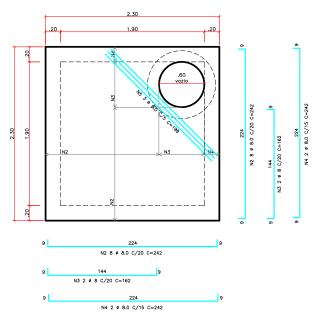

.20 .15 DIÂMETRO DO TUBO DE ENTRADA DE ACORDO COM O PROJETO DIÂMETRO DO TUBO DE SAÍDA ø 1500mm


PLANTA TAMPA ESCALA 1:25

ARMAÇÃO LAJE TAMPA h=15cm ESCALA 1:25

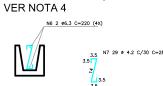



CINTA DE AMARRAÇÃO



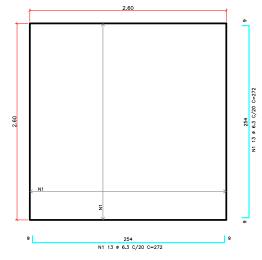

ARMAÇÃO LAJE FUNDO h=15cm ESCALA 1:25

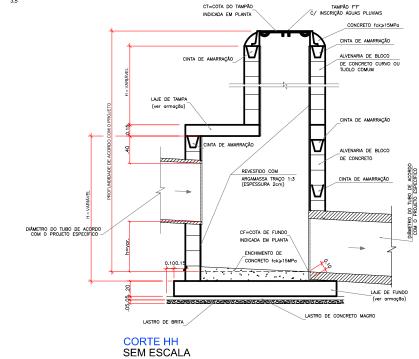

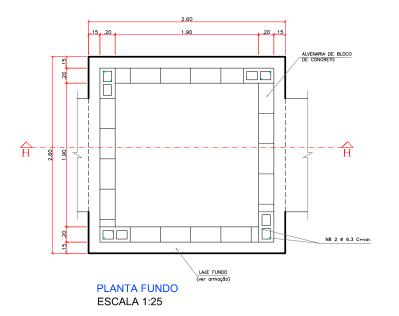

- 1 JOGO DE LAJES = LAJE DE TAMPA + LAJE DE FUNDO
- 2 OS CONSUMOS DA TABELA ESTÃO EXPRESSOS EM
- JOGO DE LAJES POR UNIDADE
 PAREDES POR METRO DE ALTURA (hb)
 CHAMINÉ POR METRO DE ALTURA (hc)
 TAMPÃO POR UNIDADE
- 3 NOS CONSUMOS DAS PAREDES FORAM DESCONTADAS AS ABERTURAS DOS TUBOS (VALORES MÉDIOS)
- 4 EXECUTAR CINTAS DE AMARRAÇÃO NO BALÃO A CADA METRO DE ALTURA DE PAREDE.
- 5 CONCRETO ESTRUTURAL fck > 15MPa CONCRETO MAGRO fck > 9MPa
- 6 DIMENSÕES EM METROS, DIÂMETROS DOS FERROS EM MIL'IMETROS, EXCETO INDICAÇÃO CONTRARIA.
- QUADRO RESUMO DA ARMAÇÃO PV Ø1500mr 1 6.3 26 272 5 8.0 3 198 6 6.3 8 220 7 4.2 29 28 812 8 6.3 8 210 1680

CONSUMO DE MATERIAIS / SER PARA POÇO DE VISITA - D=150		
DISCRIMINAÇÃO	UNID.	QUANTIDAD
ALVENARIA DE BLOCOS C/ REVEST. INTERNO	m2	19,32
CONCRETO fck > 20MPa (LAJE DO FUNDO, VIGA DE AMARRAÇÃO E TAMPA)	m3	2,17
FERRAGENS	kg	54,96
CONCRETO MAGRO (LASTRO)	m3	0,39
BRITA (LASTRO)	m3	0,39
FORMA (LAJE DO FUNDO, TAMPA E VIGA)	m2	6,62

PROPRIETÁRIO:

Prefeitura Municipal de Cáceres - MT



ENDEREÇO DO EMPREENDIMENTO:

Rua da Membeca localizada na zona urbana do município de Cáceres - MT.

Implantação de Infraestrutura Urbana Projeto de Drenagem Pluvial

CONSTRUÇÃO:

Projeto Tipo de Poço de Visita Redes de \emptyset = 1500 mm

ESCALA: 1:50 DATA: OUTUBRO - 2021

AUTOR DO PROJETO:



SPIN Soluções e Projetos Inteligentes Itda-epp Rua 02, nº 09, qd. 17, Jd. Universitario, Cuiabá/MT

Benedito A. C. Baraviera Eng. Civil CREA 120004427-4


RESP. TÉCNICO:

Guilherme R. de Moura



10

AP

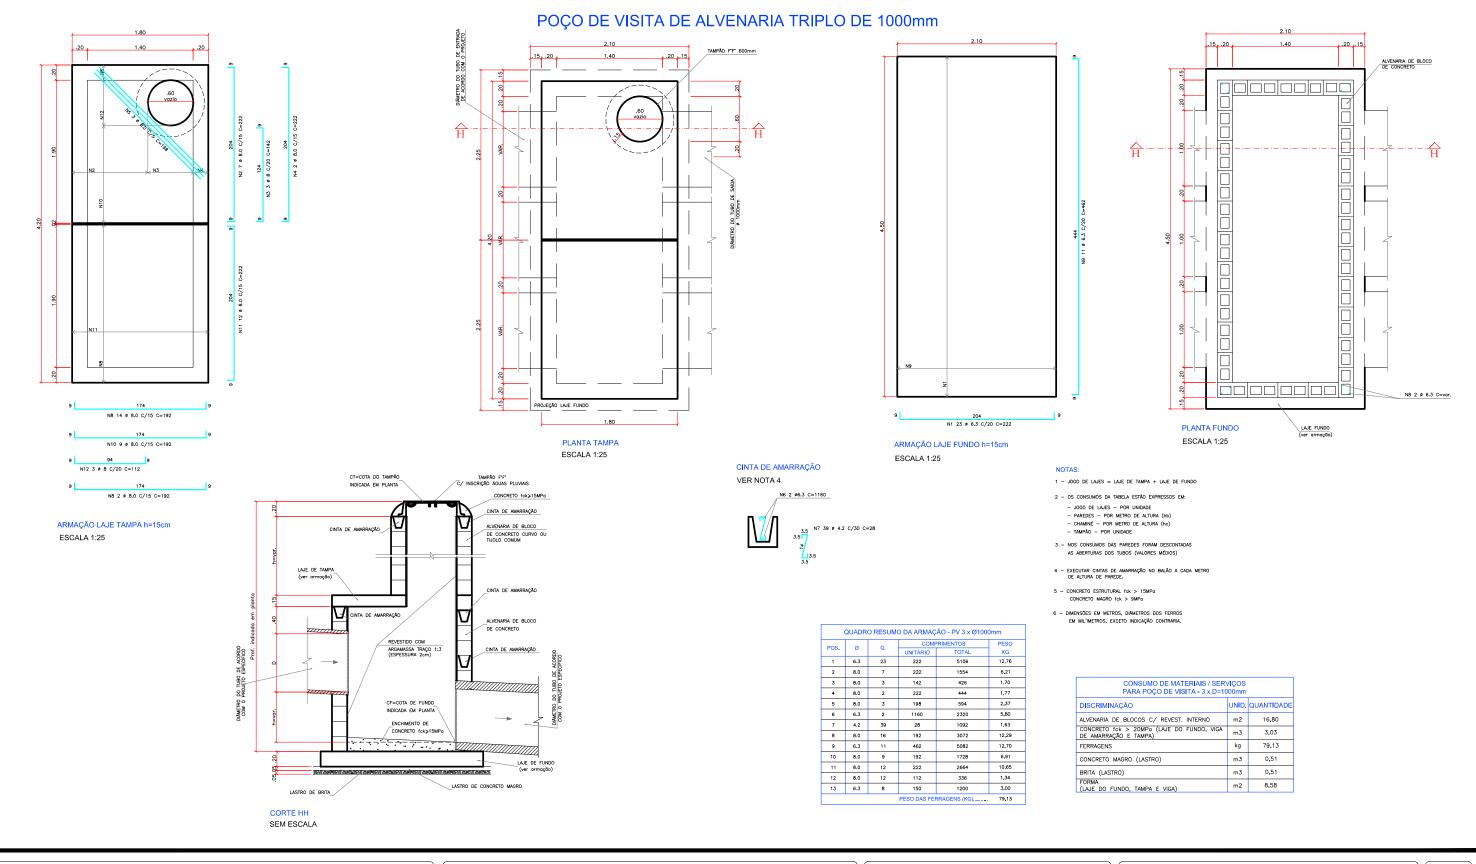



Prefeitura Municipal de Cáceres - MT



ENDEREÇO DO EMPREENDIMENTO:

Rua da Membeca localizada na zona urbana do município de Cáceres - MT.

Implantação de Infraestrutura Urbana Projeto de Drenagem Pluvial

CONSTRUÇÃO:

Projeto Tipo de Poço de Visita Redes de $\emptyset = 3 \times 1000 \text{ mm}$

ESCALA: 1:50 DATA: OUTUBRO - 2021

AUTOR DO PROJETO:




SPIN Soluções e Projetos Inteligentes Itda-epp Rua 02, nº 09, qd. 17, Jd. Universitario, Cuiabá/MT Benedito A. C. Baraviera

RESP. TÉCNICO:

Eng. Civil CREA 120004427-4

Guilherme R. de Moura

_ AP G

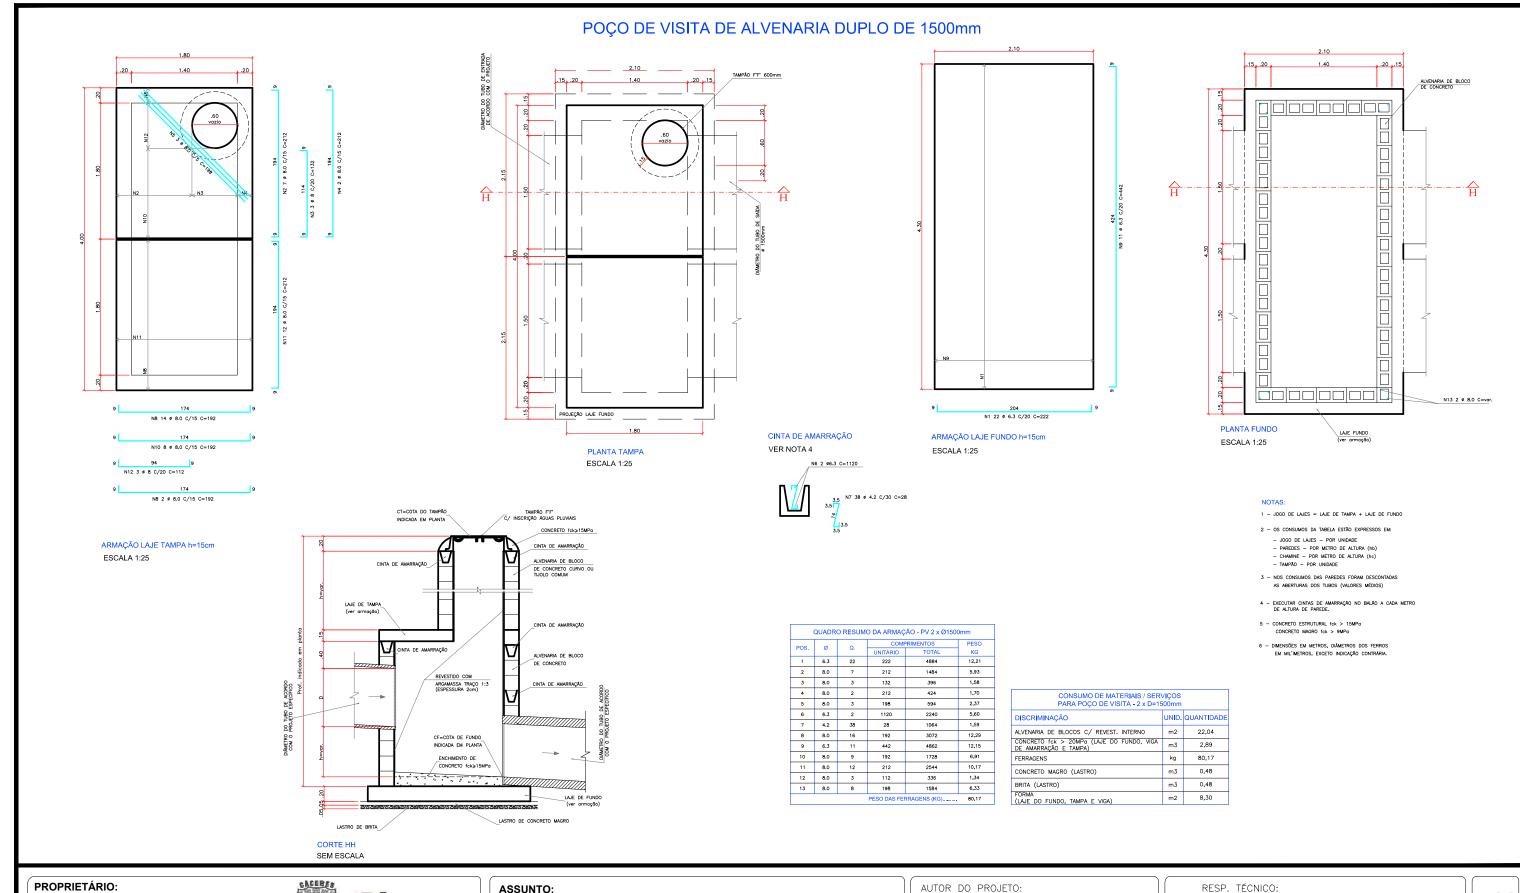



Prefeitura Municipal de Cáceres - MT



ENDEREÇO DO EMPREENDIMENTO:

Rua da Membeca localizada na zona urbana do município de Cáceres - MT.

Implantação de Infraestrutura Urbana Projeto de Drenagem Pluvial

CONSTRUÇÃO:

Projeto Tipo de Poço de Visita Redes de $\emptyset = 2 \times 1500 \text{ mm}$

ESCALA: 1:50 DATA: OUTUBRO - 2021

AUTOR DO PROJETO:



SPIN Soluções e Projetos Inteligentes Itda-epp Rua 02, nº 09, qd. 17, Jd. Universitario, Cuiabá/MT


Benedito A. C. Baraviera Eng. Civil CREA 120004427-4 Guilherme R. de Moura

2

_

AP

G

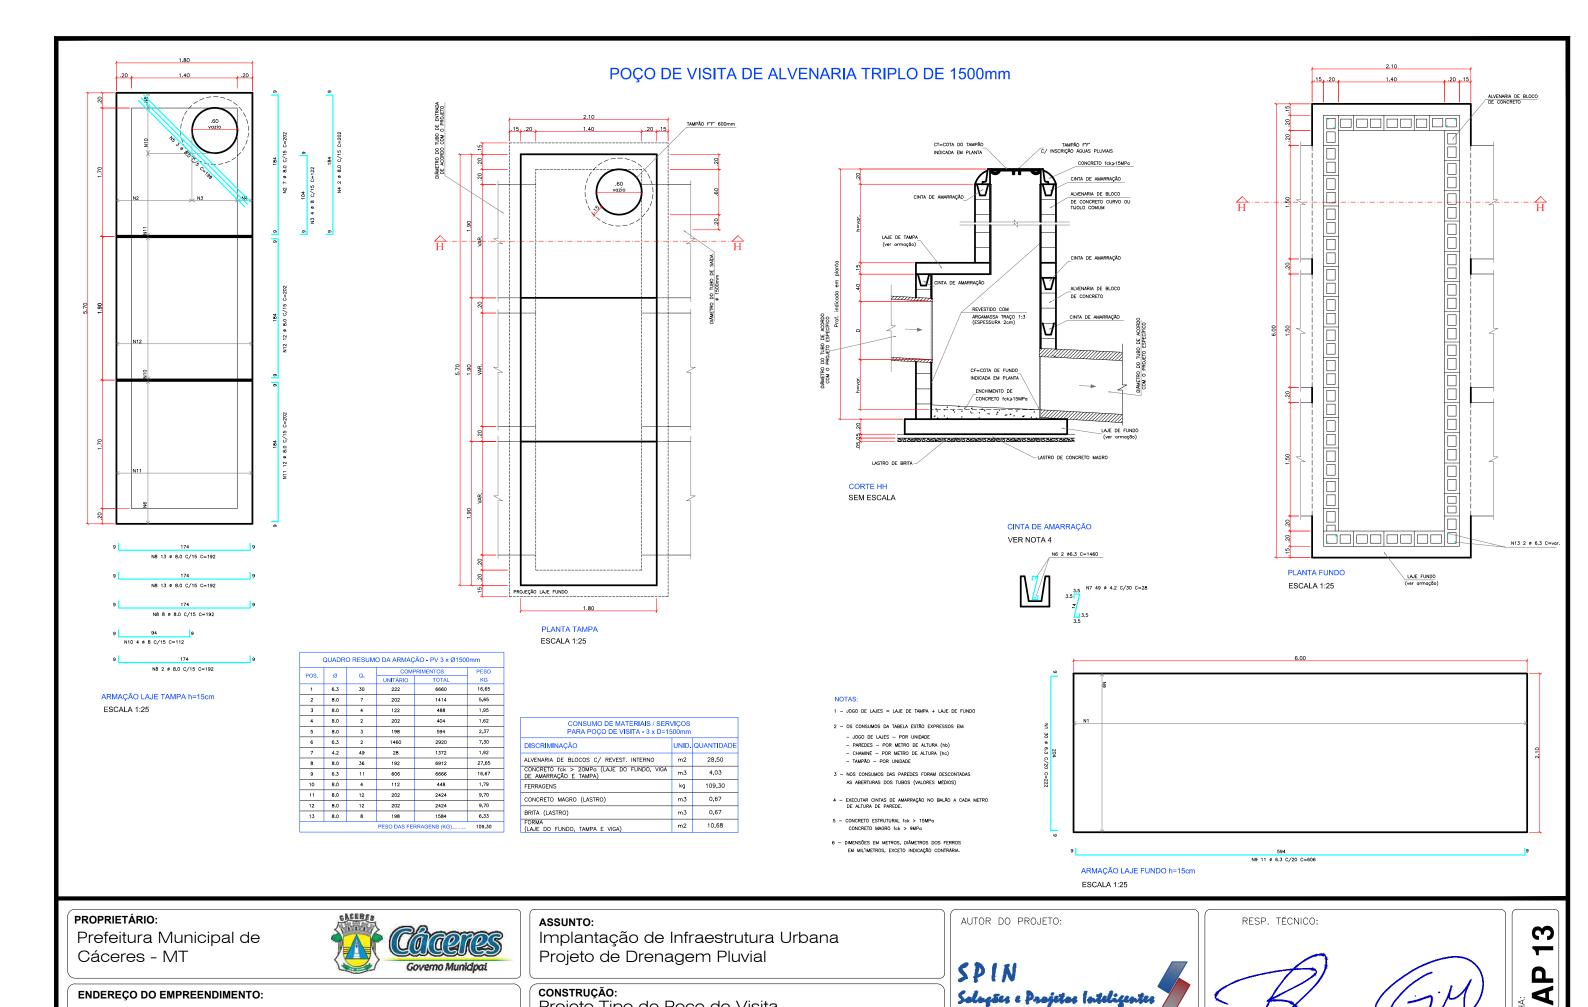

DATA: OUTUBRO - 2021

Projeto Tipo de Poço de Visita

Redes de $\emptyset = 3 \times 1500 \text{ mm}$

1:50

ESCALA:

Rua da Membeca localizada na zona urbana do município de

Cáceres - MT.

Benedito A. C. Baraviera

Eng. Civil CREA 120004427-4


SPIN Soluções e Projetos Inteligentes Itda-epp


Rua 02, nº 09, qd. 17, Jd. Universitario, Cuiabá/MT

G


Guilherme R. de Moura


DETALHE DA BOCA DE BSTC D=1,00 m

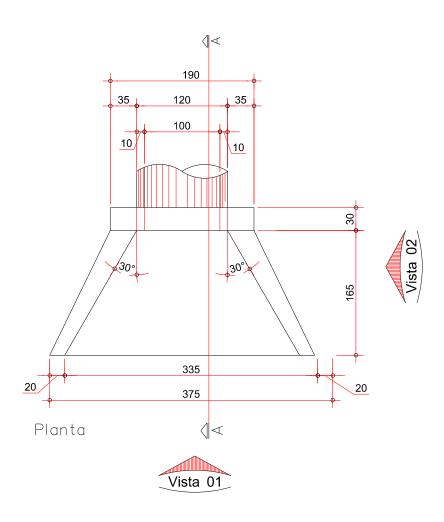

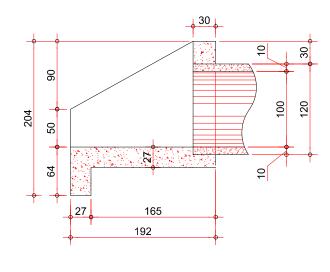

Corte AA

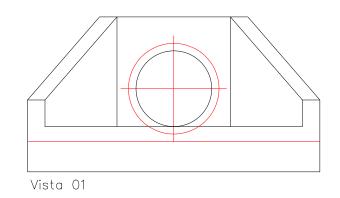

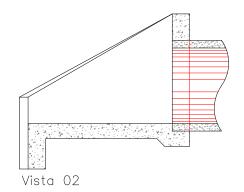



Prefeitura Municipal de Cáceres - MT

ENDEREÇO DO EMPREENDIMENTO:



Rua da Membeca localizada na zona urbana do município de Cáceres - MT.

Implantação de Infraestrutura Urbana Projeto de Drenagem Pluvial

CONSTRUÇÃO:

Boca de BSTC Ø 1000 mm

AUTOR DO PROJETO:

Observação:



SPIN Soluções e Projetos Inteligentes Itda-epp Rua 02, nº 09, qd. 17, Jd. Universitario, Cuiabá/MT

Benedito A. O. Baraviera Eng. Civil CREA 120004427-4

RESP. TÉCNICO:

Guilherme R. de Moura


14


AP


G


ESCALA: 1:50 DATA: OUTUBRO - 2021

DETALHE DA BOCA DE BSTC D=1,20 m

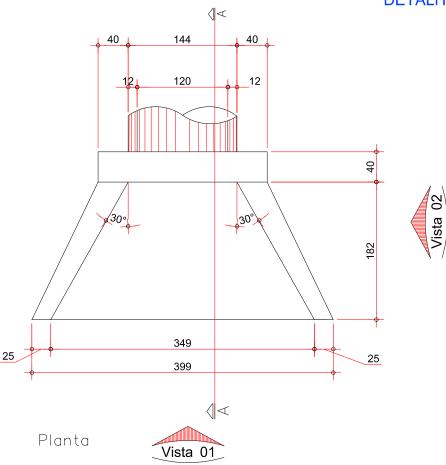

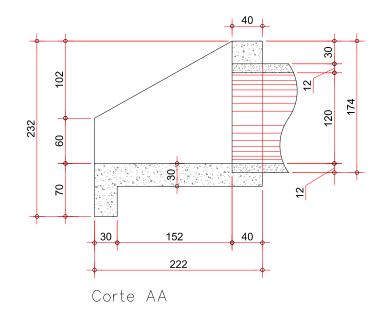

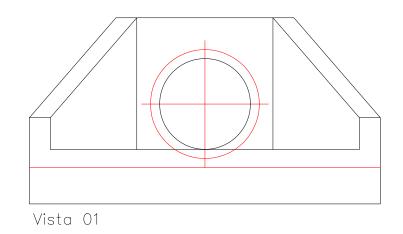

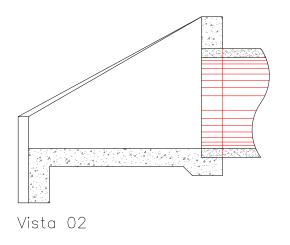

PROPRIETÁRIO:

Prefeitura Municipal de Cáceres - MT



ENDEREÇO DO EMPREENDIMENTO:

Rua da Membeca localizada na zona urbana do município de Cáceres - MT.

Implantação de Infraestrutura Urbana Projeto de Drenagem Pluvial

CONSTRUÇÃO:

ESCALA:

Boca de BSTC Ø 1200 mm

AUTOR DO PROJETO:



SPIN Soluções e Projetos Inteligentes Itda-epp Rua 02, nº 09, qd. 17, Jd. Universitario, Cuiabá/MT

Benedito A. O. Baraviera Eng. Civil CREA 120004427-4

RESP. TÉCNICO:


Guilherme R. de Moura

15

AP

G

1:50 DATA: OUTUBRO - 2021 Observação:

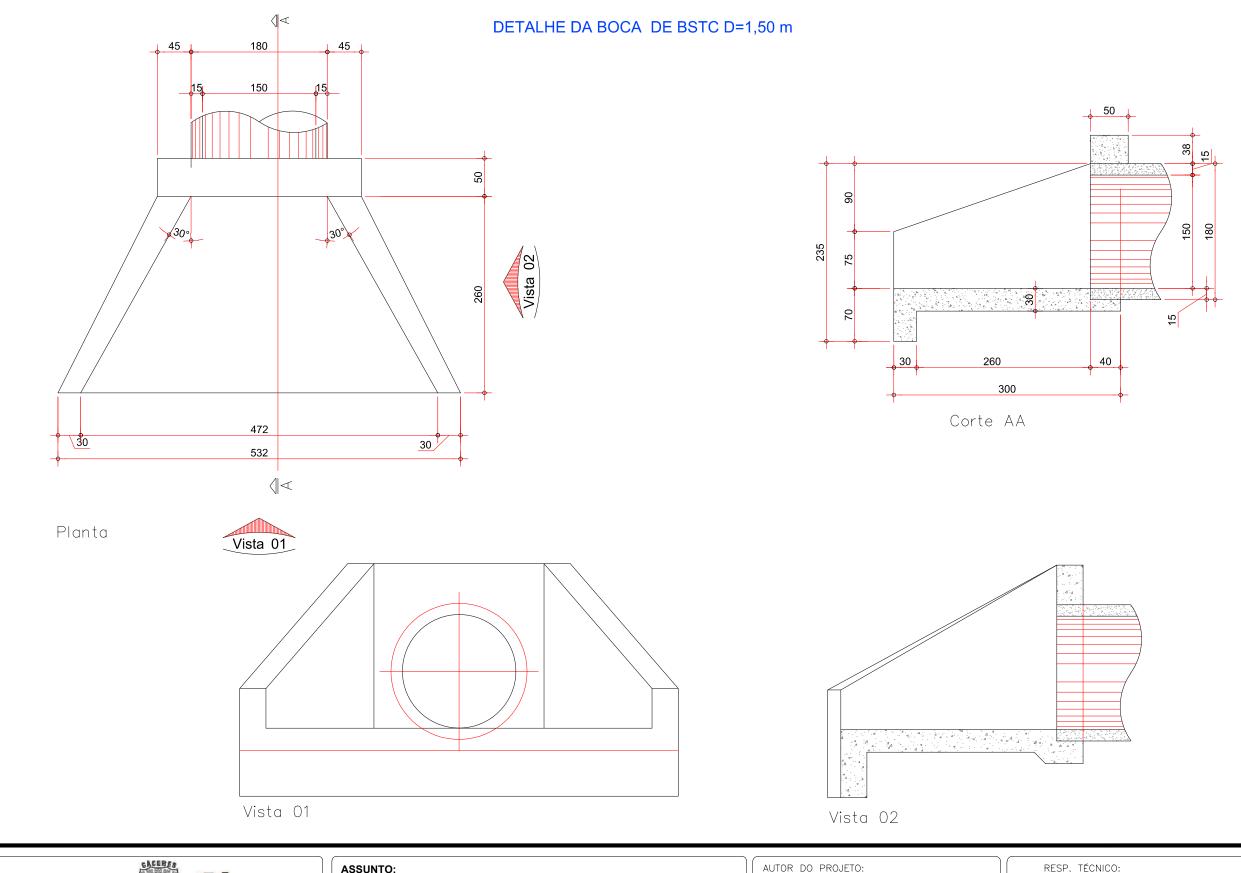

DATA: OUTUBRO - 2021



Prefeitura Municipal de

PROPRIETÁRIO:

Cáceres - MT

Rua da Membeca localizada na zona urbana do município de Cáceres - MT.

ESCALA:

Implantação de Infraestrutura Urbana Projeto de Drenagem Pluvial

CONSTRUÇÃO:

Boca de BSTC Ø 1500 mm

1:50

Sologões e Projetos loteligentes

SPIN Soluções e Projetos Inteligentes Itda-epp Rua 02, nº 09, qd. 17, Jd. Universitario, Cuiabá/MT

Observação:

Benedito A. O. Baraviera Eng. Civil CREA 120004427-4

Guilherme R. de Moura

AP G

16

LOCALIZAÇÃO			ESTA	CAS			LADO	PROJETO	EXTENSÃO	OBSERVAÇÕES
LOGRADOURO	1	NIC	IAL		FIN	AL	LABO	TIPO	(M)	OBOLIVAÇÕES
Rua do Membeca	0	+	5,500	6	+	6,000	D	MFC-01	120,50	Av. dos Estados a Av. Getúlio Vargas
Rua do Membeca	0	+	5,500	5	+	6,550	Е	MFC-01	101,05	Av. dos Estados a Av. Getúlio Vargas
Rua do Membeca	6	+	13,700	12	+	18,700	D	MFC-01	125,00	Av. dos Estados a Av. Getúlio Vargas
Rua do Membeca	5	+	14,400	19	+	7,300	Е	MFC-01	272,90	Av. dos Estados a Av. Getúlio Vargas
Rua do Membeca	13	+	6,300	19	+	14,600	D	MFC-01	128,30	Av. dos Estados a Av. Getúlio Vargas
Rua do Membeca	20	+	2,200	26	+	7,600	D	MFC-01	125,40	Av. dos Estados a Av. Getúlio Vargas
Rua do Membeca	19	+	15,000	26	+	7,600	E	MFC-01	132,60	Av. dos Estados a Av. Getúlio Vargas
Rua do Membeca	26	+	18,800	35	+	2,500	D	MFC-01	163,70	Av. Getúlio Vargas a Av. Talhamares
Rua do Membeca	26	+	18,800	34	+	15,450	E	MFC-01	156,65	Av. Getúlio Vargas a Av. Talhamares
Rua do Membeca	35	+	9,900	41	+	4,900	D	MFC-01	115,00	Av. Getúlio Vargas a Av. Talhamares
Rua do Membeca	35	+	2,500	41	+	4,900	E	MFC-01	122,40	Av. Getúlio Vargas a Av. Talhamares
Rua do Membeca	41	+	12,100	47	+	2,000	E	MFC-01	109,90	Av. Getúlio Vargas a Av. Talhamares
Rua do Membeca	41	+	12,100	53	+	9,900	D	MFC-01	237,80	Av. Getúlio Vargas a Av. Talhamares
Rua do Membeca	47	+	9,200	53	+	9,900	Е	MFC-01	120,70	Av. Getúlio Vargas a Av. Talhamares
Rua do Membeca	54	+	6,150	55	+	5,600	E	MFC-01	19,45	Av. Talhamares a Rua dos Periquitos
Rua do Membeca	55	+	12,800	57	+	8,000	E	MFC-01	35,20	Av. Talhamares a Rua dos Periquitos
Rua do Membeca	54	+	6,150	70	+	7,500	D	MFC-01	321,35	Av. Talhamares a Rua dos Periquitos
Rua do Membeca	70	+	16,000	88	+	17,000	D	MFC-01	361,00	Av. Talhamares a Rua dos Periquitos
Rua do Membeca	57	+	15,100	88	+	17,000	E	MFC-01	621,90	Av. Talhamares a Rua dos Periquitos
LIMPA RODAS										
Travessa D	0	+	0,000	0	+	15,600	E/D	MFC-01	31,20	
Rua 02	0	+	0,000	0	+	15,600	E/D	MFC-01	31,20	
Rua 03	0	+	0,000	0	+	15,600	E/D	MFC-01	31,20	
Rua 04 (lado direito)	0	+	0,000	0	+	15,600	E/D	MFC-01	31,20	
Rua 04 (lado esquerdo)	0	+	0,000	0	+	15,600	E/D	MFC-01	31,20	
Rua dos Mutuns (lado direito)	0	+	0,000	0	+	15,600	E/D	MFC-01	31,20	
Rua dos Mutuns (lado esquerdo)	0	+	0,000	0	+	15,600	E/D	MFC-01	31,20	
Rua dos Tucanos (lado direito)	0	+	0,000	0	+	15,600	E/D	MFC-01	31,20	
Rua dos Tucanos (lado esquerdo)	0	+	0,000	0	+	15,600	E/D	MFC-01	31,20	
Rua das Gralhas	0	+	0,000	0	+	15,600	E/D	MFC-01	31,20	
Rua São Damião	0	+	0,000	0	+	15,600	E/D	MFC-01	31,20	
Rua São Carlos	0	+	0,000	0	+	15,600	E/D	MFC-01	31,20	
Travessa dos Pardais	0	+	0,000	0	+	15,600	E/D	MFC-01	31,20	
Rua dos Periquitos (lado direito)	0	+	0,000	0	+	15,600	E/D	MFC-01	31,20	
Rua dos Periquitos (lado esquerdo)	0	+	0,000	0	+	15,600	E/D	MFC-01	31,20	
OBS.:										
TAXA DE ESCAVAÇÃO MANUAL PAR	RA:									ESCAVAÇÃO (M3)
MFC-01 - 0,075 M3/M							IL.	MFC-01	3.858,80	289,41
MFC-03 - 0,040 M3/M							TOTAL	MFC-03	0,00	0
MFC-05 - 0,025 M3/M								MFC-05	0,00	0

PROPRIETÁRIO:

Prefeitura Municipal de Cáceres - MT



ENDEREÇO DO EMPREENDIMENTO:

Rua da Membeca localizada na zona urbana do município de Cáceres - MT.

Implantação de Infraestrutura Urbana Projeto de Drenagem

S/ ESCALA

CONSTRUÇÃO:

ESCALA:

Notas de Serviço - Meio-Fio de Concreto

AUTOR DO PROJETO:



SPIN Soluções e Projetos Inteligentes Itda-epp Rua 02, nº 09, qd. 17, Jd. Universitario, Cuiabá/MT

RESP. TÉCNICO:

Benedito A. C. Baraviera Eng. Civil CREA 120004427-4

Guilherme R. de Moura

AP

DATA: **OUTUBRO - 2021**

SERVIÇO QUE O MATERIAL SERÁ APLICADO	ORIGEM	DESTINO	MATERIAL	QUANTIDA DE DE SERVIÇO	TAXA DE APLICAÇÃO (TON/QTD.)	PESO (Ton.)	DISTÂNCIA (KM)	MOMENTO (ton x KM)
Meio Fio (MFC-01) - (m)	USINA CONCRETO	PISTA	CONCRETO	3.858,800	0,1680	648,278	1,250	810,35
Meio Fio (MFC-03) - (m)	USINA CONCRETO	PISTA	CONCRETO	0,000	0,1008	1=		-
Meio Fio (MFC-05) - (m)	USINA CONCRETO	PISTA	CONCRETO	0,000	0,0816	-		-
TOTAL						648,28		810,35

PROPRIETÁRIO:

Prefeitura Municipal de Cáceres - MT



ENDEREÇO DO EMPREENDIMENTO:

Rua da Membeca localizada na zona urbana do município de Cáceres - MT.

Implantação de Infraestrutura Urbana Projeto de Drenagem

CONSTRUÇÃO:

Notas de Serviço - Transporte de Concreto com Caminhão Betoneira

ESCALA: S/ ESCALA DATA: OUTUBRO - 2021

AUTOR DO PROJETO:



SPIN Soluções e Projetos Inteligentes Itda-epp Rua 02, nº 09, qd. 17, Jd. Universitario, Cuiabá/MT

RESP. TÉCNICO:

Benedito A. C. Baraviera Eng. Civil - CREA 120004427-4

Guilherme R. de Moura

18

AP

RUA	RUA		LADO	PROJETO	EXTENSÃO		AVAÇÃO É 1,50 M		A GEOTEXTIL (BIDIM)		DRENANTE
	INICIAL	FINAL		TIPO	(M)	INDICE (M3/M)	VOLUME (M3)	INDICE (M2/M)	ÁREA (M2)	INDICE (M3/M)	VOLUME (M3)
Rua do Membeca	0 + 10	5 + 0	Е	DPS-07	90,00	0,60	54,00	3,50	315,00	0,50	45,00
Rua do Membeca	0 + 10	6 + 5	D	DPS-07	115,00	0,60	69,00	3,50	402,50	0,50	57,50
Rua do Membeca	5 + 14	19 + 5	Е	DPS-07	271,00	0,60	162,60	3,50	948,50	0,50	135,50
Rua do Membeca	7 + 1	12 + 18	D	DPS-07	117,00	0,60	70,20	3,50	409,50	0,50	58,50
Rua do Membeca	13 + 13	19 + 15	D	DPS-07	122,00	0,60	73,20	3,50	427,00	0,50	61,00
Rua do Membeca	19 + 14	26 + 0	Е	DPS-07	126,00	0,60	75,60	3,50	441,00	0,50	63,00
Rua do Membeca	20 + 4	26 + 8	D	DPS-07	124,00	0,60	74,40	3,50	434,00	0,50	62,00
Rua do Membeca	27 + 0	34 + 10,5	Е	DPS-07	150,50	0,60	90,30	3,50	526,75	0,50	75,25
Rua do Membeca	27 + 7	35 + 1	D	DPS-07	154,00	0,60	92,40	3,50	539,00	0,50	77,00
Rua do Membeca	35 + 2	41 + 0	E	DPS-07	118,00	0,60	70,80	3,50	413,00	0,50	59,00
Rua do Membeca	35 + 12,5	41 + 2	D	DPS-07	109,50	0,60	65,70	3,50	383,25	0,50	54,75
Rua do Membeca	41 + 12	46 + 17,5	E	DPS-07	105,50	0,60	63,30	3,50	369,25	0,50	52,75
Rua do Membeca	41 + 14,5	53 + 9,5	D	DPS-07	235,00	0,60	141,00	3,50	822,50	0,50	117,50
Rua do Membeca	47 + 9	53 + 5	Е	DPS-07	116,00	0,60	69,60	3,50	406,00	0,50	58,00
Rua do Membeca	54 + 4	55 + 6,5	E	DPS-07	22,50	0,60	13,50	3,50	78,75	0,50	11,25
Rua do Membeca	55 + 16	57 + 6	Е	DPS-07	30,00	0,60	18,00	3,50	105,00	0,50	15,00
Rua do Membeca	57 + 17	88 + 15	E	DPS-07	618,00	0,60	370,80	3,50	2.163,00	0,50	309,00
Rua do Membeca	54 + 13	70 + 6	D	DPS-07	313,00	0,60	187,80	3,50	1.095,50	0,50	156,50
Rua do Membeca	70 + 17	88 + 16	D	DPS-07	359,00	0,60	215,40	3,50	1.256,50	0,50	179,50
OBS + OS INDICES DE	TOTAL				3.296,000	0.000	1.977,600		11.536,000		1.648,000

OBS.: OS INDICES DE CONSUMO DE MATERIAIS FORAM RETIRADOS DO DETALHE TIPO DPS-07 EXPOSTO NO PROJETO DE EXECUÇÃO.

RESUMO DAS QUANTIDADES DO DRENO									
DESCRIÇÃO	UNID	QTD.							
ESCAVAÇÃO ATÉ 1,50M	Мз	1.977,600							
BOTA-FORA MAT. ESCAVADO	Мз	1.977,600							
TUBO CORRUGADO PERFURADO	Мз	3.296,000							
MANTA GEOTEXTIL (BIDIM)	M ²	11.536,000							
BRITA	Мз	1.648,000							

PROPRIETÁRIO:

Prefeitura Municipal de Cáceres - MT

ENDEREÇO DO EMPREENDIMENTO:



Implantação de Infraestrutura Urbana Projeto de Drenagem

CONSTRUÇÃO:

Notas de Serviço - Dreno Longitudinal Profundo

AUTOR DO PROJETO:



SPIN Soluções e Projetos Inteligentes Itda-epp Rua 02, nº 09, qd. 17, Jd. Universitario, Cuiabá/MT B

RESP. TÉCNICO:

Benedito A. O. Baraviera
Eng. Civil - CREA 120004427-4

Eng. Civil - CREA 121507547-

Oura 07547-2

Rua da Membeca localizada na zona urbana do município de Cáceres - MT.

ESCALA: S/ ESCALA

DATA: **OUTUBRO - 2021**

Observação:

DESCRIÇÃO DO SERVIÇO	ORIGEM	DESTINO	MATERIAL	VOLUME (m3)	PESO ESPECÍFICO DO SOLO NA TURAL (γ) em t/m³	PESO (T)	DISTÂNCIA (KM)	M OM ENTO (T x KM)
Bota-fora da drenagem (tubulação)	PISTA	BOTA FORA	SOLO 1ª CAT	4.216,608	1,600	6.746,573	1,250	8.433,22
Bota-fora do dreno profundo (DPS-07)	PISTA	BOTA FORA	SOLO 1ª CAT	1.977,600	1,600	3.164,160	1,250	3.955,20
Lastro para rede de drenagem	A-1	PISTA	AREIA	703,339	1,500	1.758,347	3,800	6.681,72
Poço de visita - PVI 02 AC/BC	PEDREIRA	PISTA	BRITA	0,720	1,500	1,800	22,000	39,60
Poço de visita - PVI 03 AC/BC	PEDREIRA	PISTA	BRITA	0,880	1,500	2,200	22,000	48,40
Poço de visita - PVI 04 AC/BC	PEDREIRA	PISTA	BRITA	1,820	1,500	4,550	22,000	100,10
Poço de visita - PVI 05 AC/BC	PEDREIRA	PISTA	BRITA	1,240	1,500	3,100	22,000	68,20
Poço de visita - PVI 06 AC/BC	PEDREIRA	PISTA	BRITA	5,850	1,500	14,625	22,000	321,75
Boca de Iobo Simples	PEDREIRA	PISTA	BRITA	3,990	1,500	9,975	22,000	219,45
Boca de Iobo Dupla	PEDREIRA	PISTA	BRITA	1,920	1,500	4,800	22,000	105,60
Cx Passagem p rede D=400mm	PEDREIRA	PISTA	BRITA	0,000	1,500	-	22,000	-
Dreno profundo (DPS-07)	PEDREIRA	PISTA	BRITA	1.648,000	1,500	4.120,000	22,000	90.640,00
TOTAL						15.830,13		110.613,23

PROPRIETÁRIO:

Prefeitura Municipal de Cáceres - MT



Implantação de Infraestrutura Urbana Projeto de Drenagem

ENDEREÇO DO EMPREENDIMENTO:

Rua da Membeca localizada na zona urbana do município de Cáceres - MT.

CONSTRUÇÃO:

Notas de Serviço - Transporte Local para Execução de Dispositivos de Drenagem

ESCALA: S/ ESCALA DATA: **OUTUBRO - 2021**

AUTOR DO PROJETO:

Observação:



SPIN Soluções e Projetos Inteligentes Itda-epp Rua 02, nº 09, qd. 17, Jd. Universitario, Cuiabá/MT

RESP. TÉCNICO:

Benedito A. C. Baraviera Eng. Civil CREA 120004427-4

Guilherme R. de Moura

AP 20

LOCALIZAÇÃO			ESTA	CAS				EXTENSÃO	LARGURA	ÁREA	ESPESSURA	VOLUME
LOGRADOURO	I	NIC	IAL		FIN	AL	LADO	(M)	(M)	(M²)	(M)	(M³)
Rua do Membeca	0	+	5,5	6	+	6	D	120,50	2,50	301,25	0,07	21,087
Rua do Membeca	0	+	5,5	5	+	6,55	Е	101,05	2,50	252,62	0,07	17,683
Rua do Membeca	6	+	13,7	12	+	18,7	D	125,00	2,50	312,50	0,07	21,875
Rua do Membeca	5	+	14,4	19	+	7,3	Е	272,90	2,50	682,25	0,07	47,757
Rua do Membeca	13	+	6,3	19	+	14,6	D	128,30	2,50	320,75	0,07	22,452
Rua do Membeca	20	+	2,2	26	+	7,6	D	125,40	2,50	313,50	0,07	21,945
Rua do Membeca	19	+	15	26	+	7,6	Е	132,60	2,50	331,50	0,07	23,205
Rua do Membeca	26	+	18,8	35	+	2,5	D	163,70	2,50	409,25	0,07	28,647
Rua do Membeca	26	+	18,8	34	+	15,45	Е	156,65	2,50	391,62	0,07	27,413
Rua do Membeca	35	+	9,9	41	+	4,9	D	115,00	2,50	287,50	0,07	20,125
Rua do Membeca	35	+	2,5	41	+	4,9	Е	122,40	2,50	306,00	0,07	21,420
Rua do Membeca	41	+	12,1	47	+	2	Е	109,90	2,50	274,75	0,07	19,232
Rua do Membeca	41	+	12,1	53	+	9,9	D	237,80	2,50	594,50	0,07	41,615
Rua do Membeca	47	+	9,2	53	+	9,9	Е	120,70	2,50	301,75	0,07	21,122
Rua do Membeca	54	+	6,15	55	+	5,6	Е	19,45	2,50	48,62	0,07	3,403
Rua do Membeca	55	+	12,8	57	+	8	Е	35,20	2,50	88,00	0,07	6,160
Rua do Membeca	54	+	6,15	70	+	7,5	D	321,35	2,50	803,37	0,07	56,235
Rua do Membeca	70	+	16	88	+	17	D	361,00	2,50	902,50	0,07	63,175
Rua do Membeca	57	+	15,1	88	+	17	Е	621,90	2,50	1.554,75	0,07	108,832
LIMPA RODAS												
Travessa D	0	+	0	0	+	15,6	E/D	31,20	1,50	46,80	0,07	3,276
Rua 02	0	+	0	0	+	15,6	E/D	31,20	1,50	46,80	0,07	3,276
Rua 03	0	+	0	0	+	15,6	E/D	31,20	1,50	46,80	0,07	3,276
Rua 04 (lado direito)	0	+	0	0	+	15,6	E/D	31,20	1,50	46,80	0,07	3,276
Rua 04 (lado esquerdo)	0	+	0	0	+	15,6	E/D	31,20	1,50	46,80	0,07	3,276
Rua dos Mutuns (lado direito)	0	+	0	0	+	15,6	E/D	31,20	1,50	46,80	0,07	3,276
Rua dos Mutuns (lado esquerdo)	0	+	0	0	+	15,6	E/D	31,20	1,50	46,80	0,07	3,276
Rua dos Tucanos (lado direito)	0	+	0	0	+	15,6	E/D	31,20	1,50	46,80	0,07	3,276
Rua dos Tucanos (lado esquerdo)	0	+	0	0	+	15,6	E/D	31,20	1,50	46,80	0,07	3,276
Rua das Gralhas	0	+	0	0	+	15,6	E/D	31,20	1,50	46,80	0,07	3,276
Rua São Damião	0	+	0	0	+	15,6	E/D	31,20	1,50	46,80	0,07	3,276
Rua São Carlos	0	+	0	0	+	15,6	E/D	31,20	1,50	46,80	0,07	3,276
Travessa dos Pardais	0	+	0	0	+	15,6	E/D	31,20	1,50	46,80	0,07	3,276
Rua dos Periquitos (lado direito)	0	+	0	0	+	15,6	E/D	31,20	1,50	46,80	0,07	3,276
Rua dos Periquitos (lado esquerdo)	0	+	0	0	+	15,6	E/D	31,20	1,50	46,80	0,07	3,276
TOTAL		Ш			Ш					9.178,98		642,523

PROPRIETÁRIO:

Prefeitura Municipal de Cáceres - MT



ENDEREÇO DO EMPREENDIMENTO:

Rua da Membeca localizada na zona urbana do município de Cáceres - MT.

Implantação de Infraestrutura Urbana Projeto de Drenagem

CONSTRUÇÃO:

Notas de Serviço - Calçada em Concreto

AUTOR DO PROJETO:

Observação:



SPIN Soluções e Projetos Inteligentes Itda-epp Rua 02, nº 09, qd. 17, Jd. Universitario, Cuiabá/MT

RESP. TÉCNICO:

Benedito A. C. Baraviera Eng. Civil - CREA 120004427-4

Guilherme R. de Moura

21

AP

ESCALA: S/ ESCALA DATA: **OUTUBRO - 2021**

SERVIÇO	ORIGEM	DESTINO	MATERIAL	QUANTIDADE DE SERVIÇO	TAXA DE APLICAÇÃO (TON/QTD.)	PESO (Ton.)	DISTÂNCIA (KM)	M OM ENTO (ton x KM)
CALÇADA EM CONCRETO E=7 cm	CANTEIRO	PISTA	CONCRETO	9.178,980	0,1730	1.587,963	3,550	5.637,27
TOTAL						1.587,963		5.637,268

PROPRIETÁRIO:

Prefeitura Municipal de Cáceres - MT

ENDEREÇO DO EMPREENDIMENTO:



Rua da Membeca localizada na zona urbana do município de Cáceres - MT.

Implantação de Infraestrutura Urbana Projeto de Drenagem

CONSTRUÇÃO:

Notas de Serviço - Transporte de Concreto para Execução da Calçada.

ESCALA: S/ ESCALA DATA: **OUTUBRO - 2021**

AUTOR DO PROJETO:



SPIN Soluções e Projetos Inteligentes Itda-epp Rua 02, nº 09, qd. 17, Jd. Universitario, Cuiabá/MT


RESP. TÉCNICO:




Guilherme R. de Moura

22

AP

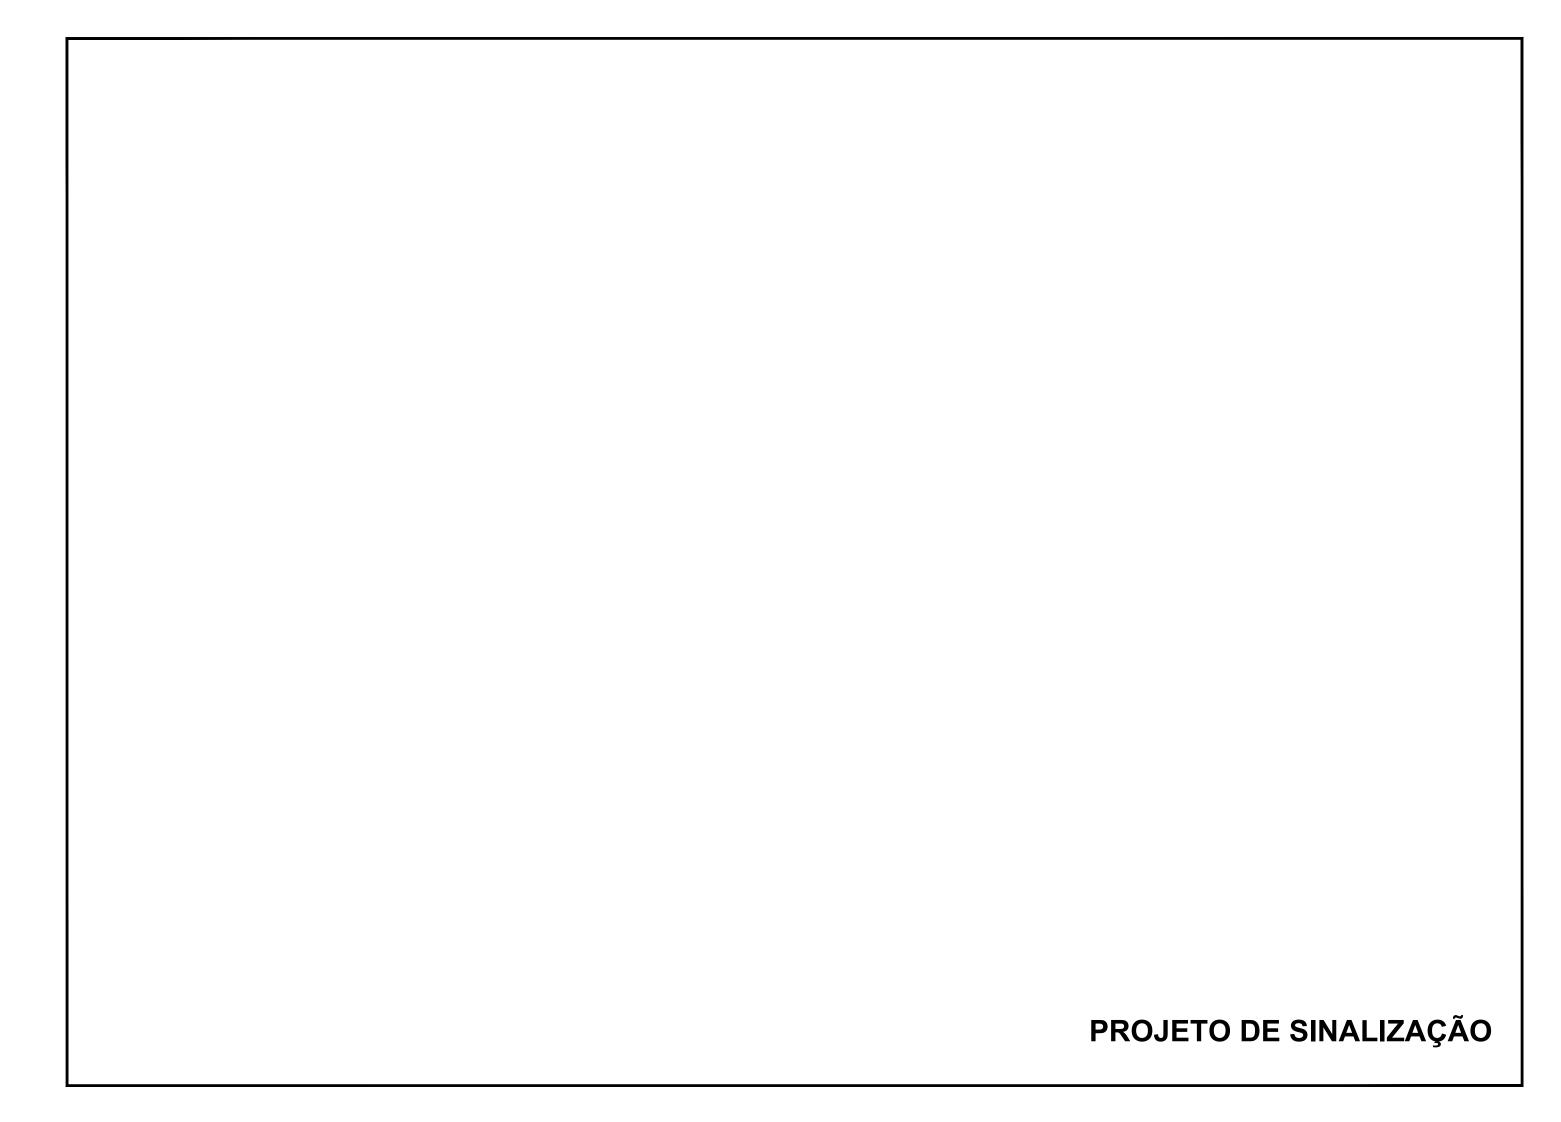

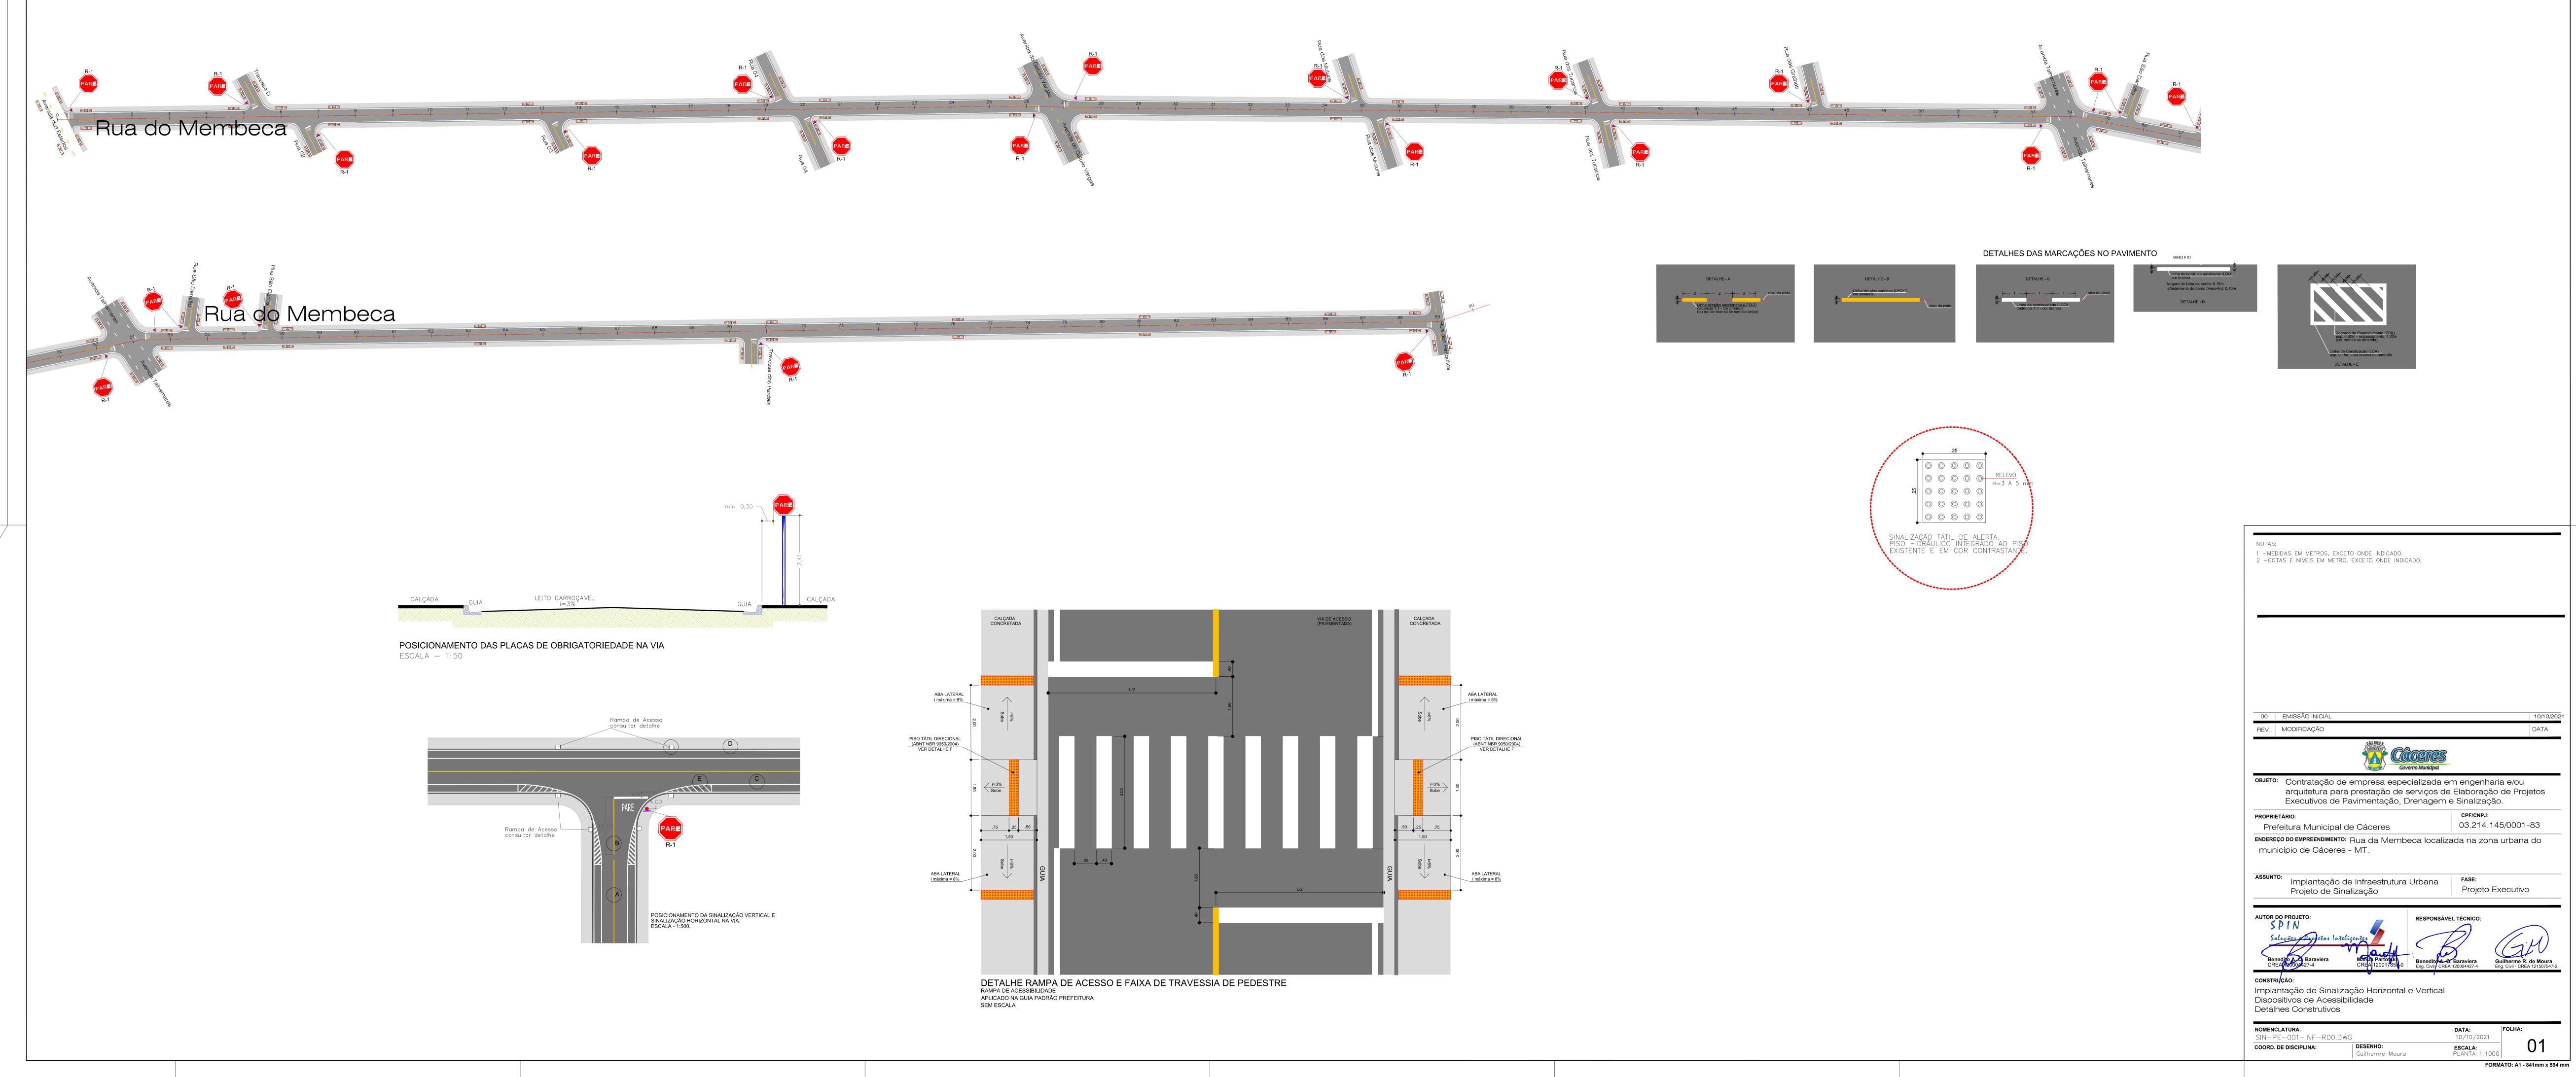

LOCAL	IZAÇÃO	EXTENÇÃO	CADÊNCIA	ESPES- SURA	CÓDIGO	TRAÇO t	ESPAÇ.	COR DA	ÁREA DE PINTURA	LOCAL	OBSERVAÇÃO
EST. INICIAL	EST. FINAL	(m)	07.152.151.71	(m)	552.55	(M)	(M)	FAIXA	(M2)	NA PISTA	020211119110
RUA DO MEM	BECA										
0+6	1+1	15,00	CONTÍNUA	0,15	LFO-1	0	0	AMARELA	2,25	EX	
1 + 1	25 + 11,6	490,60	1 x 2	0,15	LFO-2	2	4	AMARELA	24,53	EX	
25 + 11,6	26 + 6,6	15,00	CONTÍNUA	0,15	LFO-1	0	0	AMARELA	2,25	EX	
27 + 0	27 + 15	15,00	CONTÍNUA	0,15	LFO-1	0	0	AMARELA	2,25	EX	
27 + 15	52 + 14,5	499,50	1 x 2	0,15	LFO-2	2	4	AMARELA	24,98	EX	
52 + 14,5	53 + 9,5	15,00	CONTÍNUA	0,15	LFO-1	0	0	AMARELA	2,25	EX	
54 + 6,8	55 + 1,8	15,00	CONTÍNUA	0,15	LFO-1	0	0	AMARELA	2,25	EX	
55 + 1,8	88 + 1,6	659,80	1 x 2	0,15	LFO-2	2	4	AMARELA	32,99	EX	
88 + 1,6	88 + 16,6	15,00	CONTÍNUA	0,15	LFO-1	0	0	AMARELA	2,25	EX	
0 + 4,1	5 + 2,15	98,05	CONTÍNUA	0,15	LBO	0	0	BRANCA	14,71	LE	
0 + 8,6	6 + 7,3	118,70	CONTÍNUA	0,15	LBO	0	0	BRANCA	17,81	LD	
5 + 13	19 + 4,1	271,10	CONTÍNUA	0,15	LBO	0	0	BRANCA	40,67		
6 + 19	13 + 0	121,00	CONTÍNUA	0,15	LBO	0	0	BRANCA	18,15		
13 + 11,9	19 + 15,7	123,80	CONTÍNUA	0,15	LBO	0	0	BRANCA	18,57		
19 + 13,7	26 + 2	128,30	CONTÍNUA	0,15	LBO	0	0	BRANCA	19,25		
20 + 5,2	26 + 9,2	124,00	CONTÍNUA	0,15	LBO	0	0	BRANCA	18,60		
26 + 17,8	34 + 12,3	154,50	CONTÍNUA	0,15	LBO	0	0	BRANCA	23,18		
27 + 5,5	35 + 3,2	157,70	CONTÍNUA	0,15	LBO	0	0	BRANCA	23,66		
35 + 2,1	41 + 1,4	119,30	CONTÍNUA	0,15	LBO	0	0	BRANCA	17,90		
35 + 13	41 + 5	112,00	CONTÍNUA	0,15	LBO	0	0	BRANCA	16.80		
41 + 11,4	46 + 19,5	108,10	CONTÍNUA	0,15	LBO	0	0	BRANCA	16,22		
41 + 14,6	53 + 10,6	236,00	CONTÍNUA	0,15	LBO	0	0	BRANCA	35,40		
47 + 8,7	53 + 6,1	117,40	CONTÍNUA	0,15	LBO	0	0	BRANCA	17.61		
54 + 4,4	55 + 5,5	21,10	CONTÍNUA	0,15	LBO	0	0	BRANCA	3,17		
55 + 14,7	57 + 7,9	33,20	CONTÍNUA	0,15	LBO	0	0	BRANCA	4,98		
57 + 16,8	88 + 15	618,20	CONTÍNUA	0,15	LBO	0	0	BRANCA	92,73		
54 + 11,5	70 + 6,7	315,20	CONTÍNUA	0,15	LBO	0	0	BRANCA	47.28		
70 + 16,7	88 + 16,8	360,10	CONTÍNUA	0,15	LBO	0	0	BRANCA	54,02		
LIMPA RODA		360,10	CONTINUA	0,13	LBO	0	0	DIVANCA	34,02	LU	
AV. DOS ESTA		30,00	1 x 2	0,15	LFO-2	2	4	AMARELA	1,50	EX	
AV. DOS ESTA		30,00	CONTÍNUA	0,15	LBO	0	0	BRANCA	4,50		
AV. DOS ESTA					LBO	0	0				
	4005	30,00	CONTÍNUA	0,15				BRANCA	4,50		
TRAVESSA D		15,00	CONTÍNUA	0,15	LFO-1	0	0	AMARELA	2,25		
TRAVESSA D		18,00		0,15	LBO	0	0	BRANCA	2,70		
TRAVESSA D		13,00	CONTÍNUA	0,15	LBO	0	0	BRANCA	1,95		
RUA 02		15,00	CONTÍNUA	0,15	LFO-1	0	0	AMARELA	2,25		
RUA 02		18,00	CONTÍNUA	0,15	LBO	0	0	BRANCA	2,70		
RUA 02		13,00	CONTÍNUA	0,15	LBO	0	0	BRANCA	1,95		
RUA 03		15,00	CONTÍNUA	0,15	LFO-1	0	0	AMARELA	2,25		
RUA 03		18,00	CONTÍNUA	0,15	LBO	0	0	BRANCA	2,70		
RUA 03		13,00	CONTÍNUA	0,15	LBO	0	0	BRANCA	1,95		
RUA 04 (lado		15,00	CONTÍNUA	0,15	LFO-1	0	0	AMARELA	2,25		
RUA 04 (lado		18,00	CONTÍNUA	0,15	LBO	0	0	BRANCA	2,70		
RUA 04 (lado		13,00	CONTÍNUA	0,15	LBO	0	0	BRANCA	1,95		
RUA 04 (lado	dir.)	15,00	CONTÍNUA	0,15	LFO-1	0	0	AMARELA	2,25		
RUA 04 (lado		18,00	CONTÍNUA	0,15	LBO	0	0	BRANCA	2,70		
RUA 04 (lado	dir.)	13,00	CONTÍNUA	0,15	LBO	0	0	BRANCA	1,95	LD	

LIMPA RODAS AV. GET. VA RGA AV. GET. V	AS (lado esq. AS (lado esq. AS (lado dir.) AS (lado dir.) NS (lado esq. NS (lado esq. NS (lado esq. NS (lado dir.) NS (lado dir.) NS (lado dir.) NS (lado esq.	50,00 18,00 13,00 13,00 15,00 15,00 15,00 15,00 15,00 15,00 15,00	1 x 2 CONTÍNUA	0,15 0,15 0,15 0,15 0,15 0,15 0,15 0,15	LFO-2 LBO LBO LBO LBO LFO-1 LBO LBO LFO-1	2 0 0 0 0 0	e (M) 4 0 0 0 0 0 0 0 0	FAIXA AMARELA BRANCA BRANCA BRANCA BRANCA BRANCA BRANCA BRANCA	2,50 2,70 1,95 2,70 1,95 2,25 2,70	LE LD LE LD	OBSERVAÇÃO
AV. GET. VARGA AV. GE	AS (lado esq. AS (lado esq. AS (lado dir.) AS (lado dir.) NS (lado esq. NS (lado esq. NS (lado esq. NS (lado dir.) NS (lado dir.) NS (lado dir.) NS (lado esq.	18,00 13,00 18,00 13,00 15,00 18,00 15,00 18,00 13,00 15,00 18,00	CONTÍNUA	0,15 0,15 0,15 0,15 0,15 0,15 0,15 0,15	LBO LBO LBO LBO LFO-1 LBO LBO LFO-1	0 0 0 0 0	0 0 0 0	BRANCA BRANCA BRANCA BRANCA AMARELA	2,70 1,95 2,70 1,95 2,25	LE LD LE LD	
AV. GET. VARGA RUA DOS MUTUN RUA DOS MUTUN RUA DOS MUTUN RUA DOS TUCAN	AS (lado esq. AS (lado esq. AS (lado dir.) AS (lado dir.) NS (lado esq. NS (lado esq. NS (lado esq. NS (lado dir.) NS (lado dir.) NS (lado dir.) NS (lado esq.	18,00 13,00 18,00 13,00 15,00 18,00 15,00 18,00 13,00 15,00 18,00	CONTÍNUA	0,15 0,15 0,15 0,15 0,15 0,15 0,15 0,15	LBO LBO LBO LBO LFO-1 LBO LBO LFO-1	0 0 0 0 0	0 0 0 0	BRANCA BRANCA BRANCA BRANCA AMARELA	2,70 1,95 2,70 1,95 2,25	LE LD LE LD	
AV. GET. VARGA AV. GET. VARGA AV. GET. VARGA AV. GET. VARGA RUA DOS MUTUN RUA DOS TUCAN	AS (lado esq. AS (lado dir.) AS (lado dir.) AS (lado esq. NS (lado esq. NS (lado esq. NS (lado dir.) NS (lado dir.) NS (lado dir.) NS (lado dir.) NS (lado esq.	13,00 18,00 13,00 15,00 18,00 15,00 18,00 13,00 15,00	CONTÍNUA CONTÍNUA CONTÍNUA CONTÍNUA CONTÍNUA CONTÍNUA CONTÍNUA CONTÍNUA CONTÍNUA	0.15 0.15 0.15 0.15 0.15 0.15 0.15 0.15	LBO LBO LFO-1 LBO LBO LFO-1	0 0 0 0	0 0 0	BRANCA BRANCA BRANCA AMARELA	1,95 2,70 1,95 2,25	LD LE LD	
AV. GET. VARGA AV. GET. VARGA RUA DOS MUTUN RUA DOS TUCAN	AS (lado dir.) AS (lado dir.) NS (lado esq. NS (lado esq. NS (lado esq. NS (lado dir.) NS (lado dir.) NS (lado dir.) NS (lado dir.) NS (lado esq. NS (lado esq. NS (lado esq. NS (lado esq. NOS (lado esq.	18,00 13,00 15,00 18,00 13,00 15,00 18,00 15,00 18,00	CONTÍNUA CONTÍNUA CONTÍNUA CONTÍNUA CONTÍNUA CONTÍNUA CONTÍNUA CONTÍNUA	0,15 0,15 0,15 0,15 0,15 0,15 0,15	LBO LFO-1 LBO LBO LFO-1	0 0 0	0 0 0	BRANCA BRANCA AMARELA	2,70 1,95 2,25	LE LD EX	
AV. GET. VARGA RUA DOS MUTUN RUA DOS TUCAN	AS (lado dir.) NS (lado esq. NS (lado esq. NS (lado esq. NS (lado dir.) NS (lado dir.) NS (lado dir.) NS (lado dir.) NOS (lado esq.	13,00 15,00 18,00 13,00 15,00 18,00 15,00 15,00	CONTÍNUA CONTÍNUA CONTÍNUA CONTÍNUA CONTÍNUA CONTÍNUA CONTÍNUA	0,15 0,15 0,15 0,15 0,15 0,15	LBO LFO-1 LBO LBO LFO-1	0 0 0	0	BRANCA AMARELA	1,95 2,25	LD EX	
RUA DOS MUTUN RUA DOS TUCAN	NS (lado esq. NS (lado esq. NS (lado esq. NS (lado dir.) NS (lado dir.) NS (lado dir.) NOS (lado esq.	15,00 18,00 13,00 15,00 18,00 13,00 15,00	CONTÍNUA CONTÍNUA CONTÍNUA CONTÍNUA CONTÍNUA CONTÍNUA	0,15 0,15 0,15 0,15 0,15	LFO-1 LBO LBO LFO-1	0	0	A MA RELA	2,25	EX	
RUA DOS MUTUN RUA DOS MUTUN RUA DOS MUTUN RUA DOS MUTUN RUA DOS TUCAN	NS (lado esq. NS (lado esq. NS (lado dir.) NS (lado dir.) NS (lado dir.) NOS (lado esq.	18,00 13,00 15,00 18,00 13,00 15,00	CONTÍNUA CONTÍNUA CONTÍNUA CONTÍNUA CONTÍNUA	0,15 0,15 0,15 0,15	LBO LBO LFO-1	0					
RUA DOS MUTUN RUA DOS MUTUN RUA DOS MUTUN RUA DOS TUCAN	NS (lado esq. NS (lado dir.) NS (lado dir.) NS (lado dir.) NS (lado dir.) NOS (lado ese NOS (lado ese NOS (lado ese NOS (lado ese NOS (lado dir.)	13,00 15,00 18,00 13,00 15,00	CONTÍNUA CONTÍNUA CONTÍNUA	0,15 0,15 0,15	LBO LFO-1		0	BRANCA	2 70	15	
RUA DOS MUTUN RUA DOS MUTUN RUA DOS MUTUN RUA DOS TUCAN	NS (lado dir.) NS (lado dir.) NS (lado dir.) NS (lado dir.) NOS (lado ese NOS (lado ese NOS (lado ese NOS (lado ese	15,00 18,00 13,00 15,00 18,00	CONTÍNUA CONTÍNUA CONTÍNUA	0,15 0,15	LFO-1	0			2,,0		
RUA DOS MUTUN RUA DOS MUTUN RUA DOS TUCAN RUA DOS TUCAN RUA DOS TUCAN RUA DOS TUCAN RUA DOS TUCAN	NS (lado dir.) NS (lado dir.) NOS (lado est	18,00 13,00 15,00 18,00	CONTÍNUA CONTÍNUA	0,15			0	BRANCA	1,95	LD	
RUA DOS MUTUN RUA DOS TUCAN RUA DOS TUCAN RUA DOS TUCAN RUA DOS TUCAN RUA DOS TUCAN	NS (lado dir.) NOS (lado ese NOS (lado ese NOS (lado ese NOS (lado ese NOS (lado dir.	13,00 15,00 18,00	CONTÍNUA		100	0	0	A MA RELA	2,25	EX	
RUA DOS TUCAN RUA DOS TUCAN RUA DOS TUCAN RUA DOS TUCAN RUA DOS TUCAN	NOS (lado eso NOS (lado eso NOS (lado eso NOS (lado dir.	15,00 18,00		0,15	LBO	0	0	BRANCA	2,70	LE	
RUA DOS TUCAN RUA DOS TUCAN RUA DOS TUCAN RUA DOS TUCAN	NOS (lado eso NOS (lado eso NOS (lado dir	18,00	CONTÍNUA		LBO	0	0	BRANCA	1,95	LD	
RUA DOS TUCAN RUA DOS TUCAN RUA DOS TUCAN	NOS (lado eso			0,15	LFO-1	0	0	A MA RELA	2,25	EX	
RUA DOS TUCAN RUA DOS TUCAN	NOS (lado dir	13,00	CONTÍNUA	0,15	LBO	0	0	BRANCA	2,70	LE	
RUA DOS TUCAN			CONTÍNUA	0,15	LBO	0	0	BRANCA	1,95	LD	
	NOS (lado dir.	15,00	CONTÍNUA	0,15	LFO-1	0	0	A MA RELA	2,25	EX	
		18,00	CONTÍNUA	0,15	LBO	0	0	BRANCA	2,70	LE	
RUA DOS TUCAN	NOS (lado dir.	13,00	CONTÍNUA	0,15	LBO	0	0	BRANCA	1,95	LD	
RUA DAS GRALH	HAS	15,00	CONTÍNUA	0,15	LFO-1	0	0	A MA RELA	2,25	EX	
RUA DAS GRALH	HAS	18,00	CONTÍNUA	0,15	LBO	0	0	BRANCA	2,70	LE	
RUA DAS GRALH	HAS	13,00	CONTÍNUA	0,15	LBO	0	0	BRANCA	1,95	LD	
V. TALHAMARE	ES (pista esq	50,00	1 x 2	0,15	LMS-2	2	4	BRANCA	2,50	EX	
V. TALHAMARE	ES (pista dir.)	50,00	1 x 2	0,15	LMS-2	2	4	BRANCA	2,50	EX	
V. TALHAMARE	ES (lado esq.	18,00	CONTÍNUA	0,15	LBO	0	0	BRANCA	2,70	LE	
V. TALHAMARE	ES (lado esq.	13,00	CONTÍNUA	0,15	LBO	0	0	BRANCA	1,95	LD	
V. TALHAMARE	ES (lado dir.)	18,00	CONTÍNUA	0,15	LBO	0	0	BRANCA	2,70	LE	
V. TALHAMARE	ES (lado dir.)	13,00	CONTÍNUA	0,15	LBO	0	0	BRANCA	1,95	LD	
RUA SÃO DAMIÃO	O	15,00	CONTÍNUA	0,15	LFO-1	0	0	A MA RELA	2,25	EX	
RUA SÃO DAMIÃO	O	18,00	CONTÍNUA	0,15	LBO	0	0	BRANCA	2,70	LE	
RUA SÃO DAMIÃO	NO.	13,00	CONTÍNUA	0,15	LBO	0	0	BRANCA	1,95	LD	
RUA SÃO CARLO	os	15,00	CONTÍNUA	0,15	LFO-1	0	0	A MA RELA	2,25	EX	
RUA SÃO CARLO	os	18,00	CONTÍNUA	0,15	LBO	0	0	BRANCA	2,70	LE	
RUA SÃO CARLO	os	13,00	CONTÍNUA	0,15	LBO	0	0	BRANCA	1,95	LD	
TRAVESSA DOS	PARDAIS	15,00	CONTÍNUA	0,15	LFO-1	0	0	A MA RELA	2,25	EX	
TRAVESSA DOS	PARDAIS	18,00	CONTÍNUA	0,15	LBO	0	0	BRANCA	2,70	LE	
TRAVESSA DOS	PARDAIS	13,00	CONTÍNUA	0,15	LBO	0	0	BRANCA	1,95	LD	
R. PERIQUITOS		40,00	1 x 2	0,15	LFO-2	2	4	AMARELA	2,00	EX	
R. PERIQUITOS (la	lado esq.)	20,00	CONTÍNUA	0,15	LBO	0	0	BRANCA	3,00	LE	
R. PERIQUITOS (la	lado esq.)	13,00	CONTÍNUA	0,15	LBO	0	0	BRANCA	1,95	LD	
R. PERIQUITOS (la	lado dir.)	20,00	CONTÍNUA	0,15	LBO	0	0	BRANCA	3,00	LD	
R. PERIQUITOS (la	lado dir.)	13,00	CONTÍNUA	0,15	LBO	0	0	BRANCA	1,95	LE	
						RESIII	MO DAS FA				
					TOT	AL DE FAIXA	TIO DAJ FA	BRANCA	603,61		
					TOTAL DE FAIXA AMARELA			131,25			
						AL DE FAIXA		VERMELHA	0,00		
					101	TOTAL GER			0,00		

PROPRIETÁRIO:

Prefeitura Municipal de Cáceres - MT



ENDEREÇO DO EMPREENDIMENTO:

Rua da Membeca localizada na zona urbana do município de Cáceres - MT.

Implantação de Infraestrutura Urbana Projeto de Sinalização

CONSTRUÇÃO:

Notas de Serviço - Sinalização Horizontal Marcação Longitudinal de Faixas Delimitadoras

ESCALA: S/ ESCALA DATA: **OUTUBRO - 2021**

AUTOR DO PROJETO:



SPIN Soluções e Projetos Inteligentes Itda-epp Rua 02, nº 09, qd. 17, Jd. Universitario, Cuiabá/MT

RESP. TÉCNICO:

Benedito A. C. Baraviera Eng. Civil - CREA 120004427-4

Guilherme R. de Moura

SIN 02

LOCALIZAÇÃ	ο	LOCAL	COMPRIMENTO	ESPESSURA	ÁREA	TAXA DE	ÁREA	COR DA		_
Nome da Rua	Estaca	NA PISTA	(M)	(M)	(M2)	PINTURA (INDICE/M2)	PINTADA (M2)	FAIXA	CÓDIGO	OBSERVAÇÃO
Rua do Membeca	0+6,10	LE	3,20	0,40	1,28	1,000	1,280	В	LRE	linha de retenção
Rua do Membeca	0+7,7	LE	-	ī.	5,94	1,000	5,940	В	PARE	inscrição da legenda PARE
Rua do Membeca	26+6,60	LD	3,20	0,40	1,28	1,000	1,280	В	LRE	linha de retenção
Rua do Membeca	26+5,00	LD	-	1-	5,94	1,000	5,940	В	PARE	inscrição da legenda PARE
Rua do Membeca	27+0,30	LE	3,20	0,40	1,28	1,000	1,280	В	LRE	linha de retenção
Rua do Membeca	27+1,90	LE	-	[4]	5,94	1,000	5,940	В	PARE	inscrição da legenda PARE
Rua do Membeca	53+9,40	LD	3,20	0,40	1,28	1,000	1,280	В	LRE	linha de retenção
Rua do Membeca	53+7,8	LD	-		5,94	1,000	5,940	В	PARE	inscrição da legenda PARE
Rua do Membeca	54+6,90	LE	3,20	0,40	1,28	1,000	1,280	В	LRE	linha de retenção
Rua do Membeca	54+8,5	LE	-		5,94	1,000	5,940	В	PARE	inscrição da legenda PARE
Rua do Membeca	88+16,50	LD	3,20	0,40	1,28	1,000	1,280	В	LRE	linha de retenção
Rua do Membeca	88+14,9	LD	-		5,94	1,000	5,940	В	PARE	inscrição da legenda PARE
LIMPA RODA'S										
Travessa D	vide projeto	LD	3,60	0,40	1,44	1,000	1,440	В	LRE	linha de retenção
Travessa D	vide projeto	LD	-	1-	5,94	1,000	5,940	В	PARE	inscrição da legenda PARE
Rua 02	vide projeto	LD	3,60	0,40	1,44	1,000	1,440	В	LRE	linha de retenção
Rua 02	vide projeto	LD	-	T _E	5,94	1,000	5,940	В	PARE	inscrição da legenda PARE
Rua 03	vide projeto	LD	3,60	0,40	1,44	1,000	1,440	В	LRE	linha de retenção
Rua 03	vide projeto	LD	-	(-	5,94	1,000	5,940	В	PARE	inscrição da legenda PARE
Rua 04 (lado esq.)	vide projeto	LD	3,60	0,40	1,44	1,000	1,440	В	LRE	linha de retenção
Rua 04 (lado esq.)	vide projeto	LD	-	.=	5,94	1,000	5,940	В	PARE	inscrição da legenda PARE
Rua 04 (lado dir.)	vide projeto	LD	3,60	0,40	1,44	1,000	1,440	В	LRE	linha de retenção
Rua 04 (lado dir.)	vide projeto	LD	-		5,94	1,000	5,940	В	PARE	inscrição da legenda PARE
Rua Mutuns (lado esq.)	vide projeto	LD	3,60	0,40	1,44	1,000	1,440	В	LRE	linha de retenção
Rua Mutuns (lado esq.)	vide projeto	LD	-		5,94	1,000	5,940	В	PARE	inscrição da legenda PARE
Rua Mutuns (lado dir.)	vide projeto	LD	3,60	0,40	1,44	1,000	1,440	В	LRE	linha de retenção
Rua Mutuns (lado dir.)	vide projeto	LD	-	i-	5,94	1,000	5,940	В	PARE	inscrição da legenda PARE
Rua dos Tucanos (lado esq.)	vide projeto	LD	3,60	0,40	1,44	1,000	1,440	В	LRE	linha de retenção
Rua dos Tucanos (lado esq.)	vide projeto	LD	-	19	5,94	1,000	5,940	В	PARE	inscrição da legenda PARE
Rua dos Tucanos (lado dir.)	vide projeto	LD	3,60	0,40	1,44	1,000	1,440	В	LRE	linha de retenção
Rua dos Tucanos (lado dir.)	vide projeto	LD	-	1-1	5,94	1,000	5,940	В	PARE	inscrição da legenda PARE
Rua das Gralhas	vide projeto	LD	3,60	0,40	1,44	1,000	1,440	В	LRE	linha de retenção
Rua das Gralhas	vide projeto	LD	-		5,94	1,000	5,940	В	PARE	inscrição da legenda PARE
Rua São Damião	vide projeto	LD	3,20	0,40	1,28	1,000	1,280	В	LRE	linha de retenção
Rua São Damião	vide projeto	LD	-	1.5	5,94	1,000	5,940	В	PARE	inscrição da legenda PARE
Rua São Carlos	vide projeto	LD	3,20	0,40	1,28	1,000	1,280	В	LRE	linha de retenção
Rua São Carlos	vide projeto	LD	-	<u>u</u>	5,94	1,000	5,940	В	PARE	inscrição da legenda PARE
Travessa dos Pardais	vide projeto	LD	3,20	0,40	1,28	1,000	1,280	В	LRE	linha de retenção
Travessa dos Pardais	vide projeto	LD	-	Til	5,94	1,000	5,940	В	PARE	inscrição da legenda PARE
							138,78	m²		

PROPRIETÁRIO:

Prefeitura Municipal de Cáceres - MT



ENDEREÇO DO EMPREENDIMENTO:

Rua da Membeca localizada na zona urbana do município de Cáceres - MT.

Implantação de Infraestrutura Urbana Projeto de Sinalização

CONSTRUÇÃO:

Notas de Serviço - Marcas Transversais e Inscrições no Pavimento

ESCALA: S/ ESCALA DATA: **OUTUBRO - 2021**

AUTOR DO PROJETO:



SPIN Soluções e Projetos Inteligentes Itda-epp Rua 02, nº 09, qd. 17, Jd. Universitario, Cuiabá/MT

RESP. TÉCNICO:

Benedito A. C. Baraviera Eng. Civil CREA 120004427-4

Guilherme R. de Moura

SIN 03

LOCALIZAÇÃO			CÓDIGO	DESCRIÇÃO/DIZERES	DIMENSÃO	ÁREA	opoppiya o ž o
Nome da Rua	Estaca	Lado	CODIGO	DESCRIÇAO/DIZERES	DIMENSAU	(M2)	OBSERVAÇÃO
Rua do Membeca	0+8,00	LE	R-1	Parada obrigatória / PARE	Ø0,50	0,20	
Rua do Membeca	26+3,00	LD	R-1	Parada obrigatória / PARE	Ø0,50	0,20	
Rua do Membeca	27+6,00	LE	R-1	Parada obrigatória / PARE	Ø0,50	0,20	
Rua do Membeca	53+4,00	LD	R-1	Parada obrigatória / PARE	Ø0,50	0,20	
Rua do Membeca	54+12,00	LE	R-1	Parada obrigatória / PARE	Ø0,50	0,20	
Rua do Membeca	88+12,00	LD	R-1	Parada obrigatória / PARE	Ø0,50	0,20	
			R-1	Parada obrigatória / PARE	Ø0,50	0,20	
LIMPA RODAS			R-1	Parada obrigatória / PARE	Ø0,50	0,20	
Travessa D	vide projeto	LD	R-1	Parada obrigatória / PARE	Ø0,50	0,20	
Rua 02	vide projeto	LD	R-1	Parada obrigatória / PARE	Ø0,50	0,20	
Rua 03	vide projeto	LD	R-1	Parada obrigatória / PARE	Ø0,50	0,20	
Rua 04 (lado esq.)	vide projeto	LD	R-1	Parada obrigatória / PARE	Ø0,50	0,20	
Rua 04 (lado dir.)	vide projeto	LD	R-1	Parada obrigatória / PARE	Ø0,50	0,20	
Rua Mutuns (lado esq.)	vide projeto	LD	R-1	Parada obrigatória / PARE	Ø0,50	0,20	
Rua Mutuns (lado dir.)	vide projeto	LD	R-1	Parada obrigatória / PARE	Ø0,50	0,20	
Rua dos Tucanos (lado esq.)	vide projeto	LD	R-1	Parada obrigatória / PARE	Ø0,50	0,20	
Rua dos Tucanos (lado dir.)	vide projeto	LD	R-1	Parada obrigatória / PARE	Ø0,50	0,20	
Rua das Gralhas	vide projeto	LD	R-1	Parada obrigatória / PARE	Ø0,50	0,20	
Rua São Damião	vide projeto	LD	R-1	Parada obrigatória / PARE	Ø0,50	0,20	
Rua São Carlos	vide projeto	LD	R-1	Parada obrigatória / PARE	Ø0,50	0,20	
Travessa dos Pardais	vide projeto	LD	R-1	Parada obrigatória / PARE	Ø0,50	0,20	
				TOTAL DE PLACAS		4,20	M2
				PLACAS	R-1 21 unidades		1 unidades

PROPRIETÁRIO:

Prefeitura Municipal de Cáceres - MT



ENDEREÇO DO EMPREENDIMENTO:

Rua da Membeca localizada na zona urbana do município de Cáceres - MT.

Implantação de Infraestrutura Urbana Projeto de Sinalização

CONSTRUÇÃO:

Notas de Serviço - Sinalização Vertical Placas de Sinalização

S/ ESCALA ESCALA:

DATA: **OUTUBRO - 2021**

AUTOR DO PROJETO:



SPIN Soluções e Projetos Inteligentes Itda-epp Rua 02, nº 09, qd. 17, Jd. Universitario, Cuiabá/MT

RESP. TÉCNICO:



Guilherme R. de Moura

SIN 04

LOCA (cruzamento en	QTD	UNDIDADE		
RUA DO MEMBECA	X	AV. DOS ESTADOS	1	UN.
RUA DO MEMBECA	X	TRAVESSA D	1	UN.
RUA DO MEMBECA	X	RUA 02	1	UN.
RUA DO MEMBECA	X	RUA 03	1	UN.
RUA DO MEMBECA	X	RUA 04	1	UN.
RUA DO MEMBECA	X	AV. GETÚLIO VARGAS	1	UN.
RUA DO MEMBECA	X	RUA DOS MUTUNS	1	UN.
RUA DO MEMBECA	X	RUA DOS TUCANOS	1	UN.
RUA DO MEMBECA	X	RUA DAS GRALHAS	1	UN.
RUA DO MEMBECA	X	AV. TALHAMARES	1	UN.
RUA DO MEMBECA	X	RUA SÃO DAMIÃO	1	UN.
RUA DO MEMBECA	X	RUA SÃO CARLOS	1	UN.
RUA DO MEMBECA	X	TRAVESSA DOS PARDAIS	1	UN.
RUA DO MEMBECA	X	RUA DOS PERIQUITOS	1	UN.
TOTAL DE PLACAS DE IDEN	14	UN.		

Rua do Membeca

	AÇÃO cadas com Piso Tátil)	QTD	UNDIDADE	OBSERVAÇÃO	
RUA DO MEMBECA	X	AV. DOS ESTADOS	6	UN.	
RUA DO MEMBECA	X	TRAVESSA D	6	UN.	
RUA DO MEMBECA	X	RUA 02	4	UN.	
RUA DO MEMBECA	X	RUA 03	6	UN.	
RUA DO MEMBECA	X	RUA 04	8	UN.	
RUA DO MEMBECA	X	AV. GETÚLIO VARGAS	8	UN.	
RUA DO MEMBECA	X	RUA DOS MUTUNS	8	UN.	
RUA DO MEMBECA	X	RUA DOS TUCANOS	8	UN.	
RUA DO MEMBECA	X	RUA DAS GRALHAS	6	UN.	
RUA DO MEMBECA	X	AV. TALHAMARES	8	UN.	
RUA DO MEMBECA	X	RUA SÃO DAMIÃO	2	UN.	
RUA DO MEMBECA			2	UN.	EST. 56+10,00
RUA DO MEMBECA	X	RUA SÃO CARLOS	4	UN.	
RUA DO MEMBECA			2	UN.	EST. 63+10,00
RUA DO MEMBECA	X	TRAVESSA DOS PARDAIS	6	UN.	
RUA DO MEMBECA			2	UN.	EST. 76+10,00
RUA DO MEMBECA			2	UN.	EST. 81+10,00
RUA DO MEMBECA			2	UN.	EST. 86+10,00
RUA DO MEMBECA	X	RUA DOS PERIQUITOS	6	UN.	
TOTAL DE PLACAS DE IDE	CAÇÃO DE RUAS	96	UN.		

PROPRIETÁRIO:

Prefeitura Municipal de Cáceres - MT



ENDEREÇO DO EMPREENDIMENTO:

Rua da Membeca localizada na zona urbana do município de Cáceres - MT.

Implantação de Infraestrutura Urbana Projeto de Sinalização

CONSTRUÇÃO: Notas de Serviço - Placas de Sinalização Identificação das Ruas e Rebaixamentos de Calçadas com Piso Tátil

ESCALA: S/ ESCALA

DATA: OUTUBRO - 2021

AUTOR DO PROJETO:



SPIN Soluções e Projetos Inteligentes Itda-epp Rua 02, nº 09, qd. 17, Jd. Universitario, Cuiabá/MT

RESP. TÉCNICO:



Guilherme R. de Moura

SIN 05